

NOTAS

- EXECUTAR ESTE PROJETO JUNTAMENTE COM O PROJETO ESTRUTURAL;

- ANTES DA CONCRETAGEMPREVERPASSAGEM PARA AS TUBULAÇÕES, DENTRO DOS LIMITESESTABELECIDOS PELA NBR 6118:2014;

- PARA ALTURA DOS PONTOS HIDRÁULICOS VERIFICAR REFERÊNCIA NO MEMORIAL DESCRITIVO;

- ALTERAÇÕESNESTE PROJETO SOMENTE COM AUTORIZAÇÃO EXPRESSA DO FNDE;

REFERÊNCIAS:

- MEMORIAL DESCRITIVO E ESPECIFICAÇÕES TÉCNICAS

- PLANILHA DE QUANTITATIVOS.

02	JANEIRO/ 2017	Atendimento à NBR 9050/ 2015; Alteração: quadro de áreas, sanitários infantis 1 e 2, altura da platibanda, mobiliário e equipamento, altu da cerâmica nos sanitários, cor dos portões dos solários e altura da porta PA4; Acréscimo das duchas higiênicas e escaninhos pré-escola. Retirada da chapa de aço abixo da platibano
01	AGOSTO/ 2016	Alteração paredes - shaft para tubulação hidráulica e detalhamento; alteração da altura da platibanda.
N°	DATA	DESCRIÇÃO

CONTROLE DE REVISÕES




Ministério da **Educação**

PR	OJETO PADRÃ	O - FNDE	
PROPRIETÁRIO: :			
ENDEREÇO:			
MUNICÍPIO - UF:			
PROPRIETÁRIO			
RESP. TÉCNICO	CREA		
AUTOR DO PROJETO	CAU		
DLFO		RA	
OBSERVAÇÕES:			

PROGRAMA PROINFÂNCIA - PROJETO TIPO 2

PROJETO DE INSTALAÇÕES

TROUETO DE MOTALAÇÕEO				
COORDENAÇÃO CGEST - Coordenação Geral de Infraestrutura Educacional	REDE DE ÁGUA FRIA LANÇAMENTO DA REDE PLANTA BAIXA DO TÉRREO		HAG	
FORMATO (841x630)	REVISÃO R.00 R.01 R.02	ESCALA 1/75 DATA EMISSÃO JANEIRO/2017	PRANCHA 01/08	

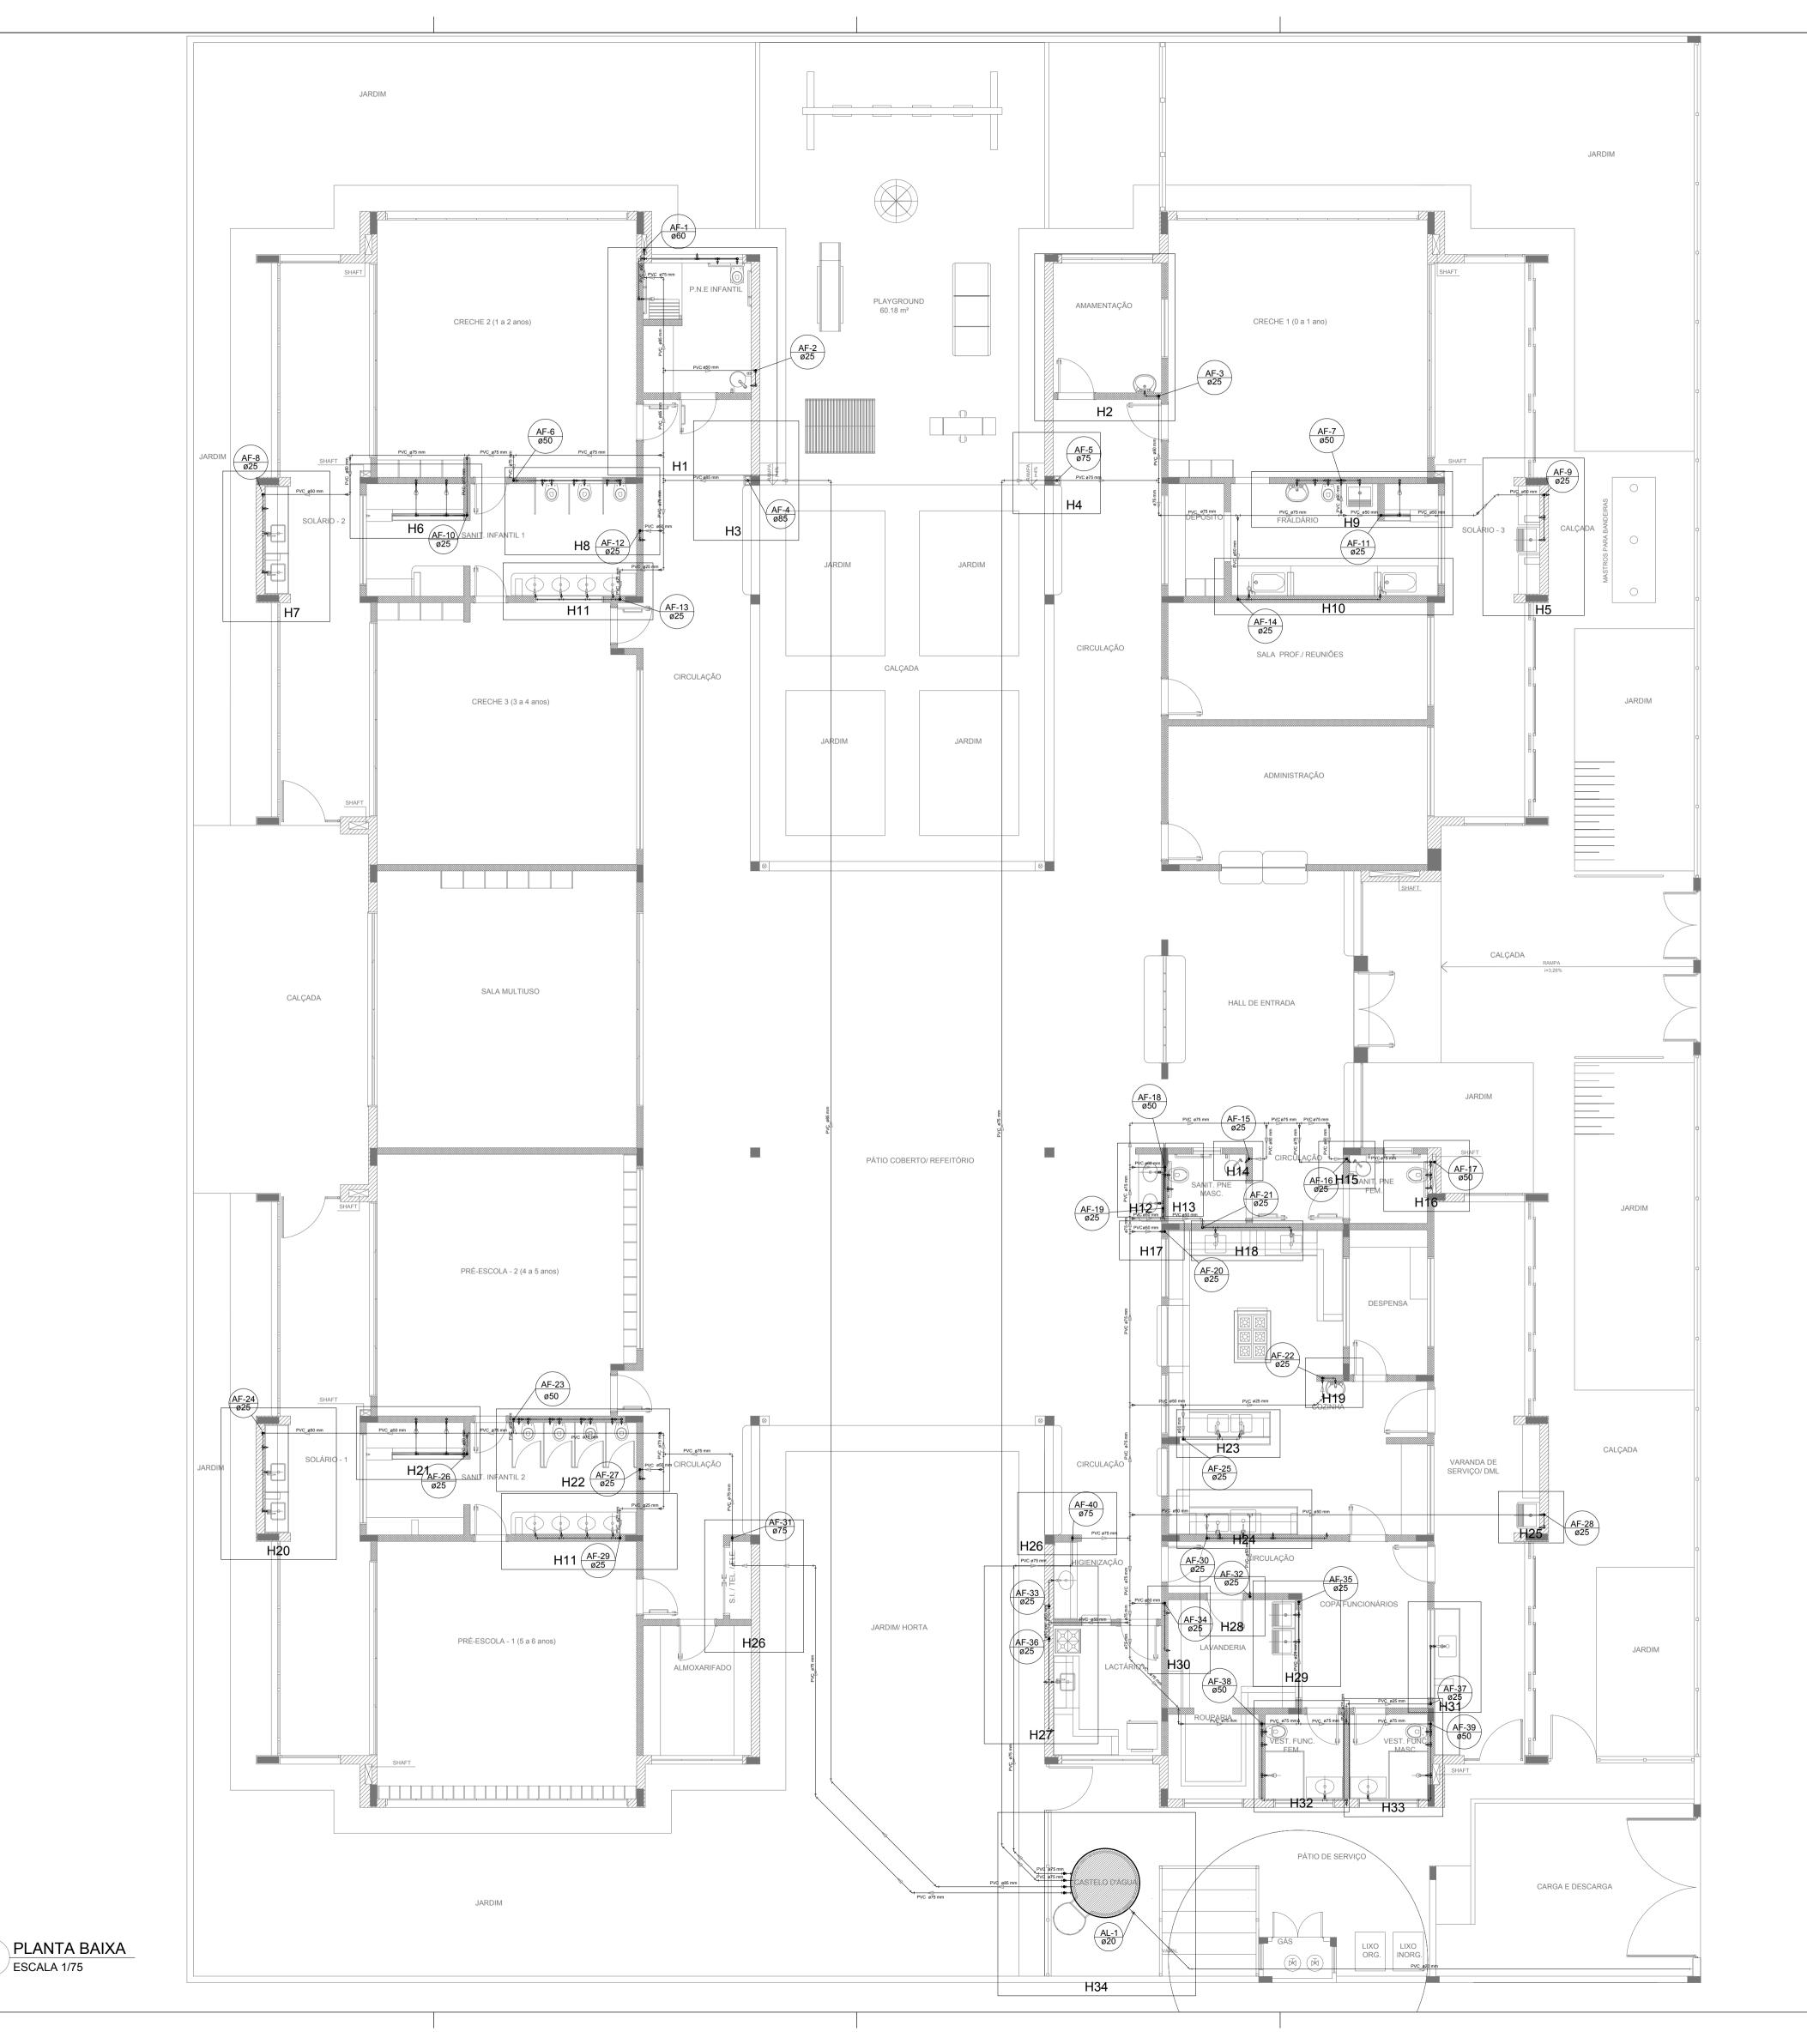

1 PLAND. ESCALA 1/75



- EXECUTAR ESTE PROJETO JUNTAMENTE COM O PROJETO ESTRUTURAL; - ANTES DA CONCRETAGEMPREVERPASSAGEM PARA AS TUBULAÇÕES, DENTRO DOS LIMITESESTABELECIDOS PELA NBR - PARA ALTURA DOS PONTOS HIDRÁULICOS VERIFICAR REFERÊNCIA NO MEMORIAL DESCRITIVO; - ALTERAÇÕESNESTE PROJETO SOMENTE COM AUTORIZAÇÃO EXPRESSA DO FNDE; - MEMORIAL DESCRITIVO E ESPECIFICAÇÕES TÉCNICAS - PLANILHA DE QUANTITATIVOS.

02	JANEIRO/ 2017	da cerâmica nos sanitários, cor dos portões dos solários e altura da porta PA4; Acréscimo das duchas higiênicas e escaninhos pré-escola. Retirada da chapa de aço abixo da platiban
01	AGOSTO/ 2016	Alteração paredes - shaft para tubulação hidráulica e detalhamento; alteração da altura da platibanda.
N°	DATA	DESCRIÇÃO

CONTROLE DE REVISÕES

PROPRIETÁRIO:

ENDEREÇO:



Ministério da **Educação**


PROJETO PADRÃO - FNDE


PROPRIETÁRIO		
THE PARTY		
RESP. TÉCNICO	CREA	
AUTOR DO PROJETO	CAU	
.FO		CREA
. •		S
		RA


OBSERVAÇÕES:


PROGRAMA PROINFÂNCIA - PROJETO TIPO 2


	PROJETO DE	INSTALAÇÕES	
COORDENAÇÃO CGEST - Coordenação Geral de Infraestrutura Educacional	REDE DE ÁGUA FRIA INDICAÇÃO DOS DETALHES ISOMÉTRICOS PLANTA BAIXA DO TÉRREO		HAG
FORMATO (841x630)	REVISÃO R.00 R.01 R.02	ESCALA 1/75 DATA EMISSÃO JANEIRO/2017	PRANCHA 02/08

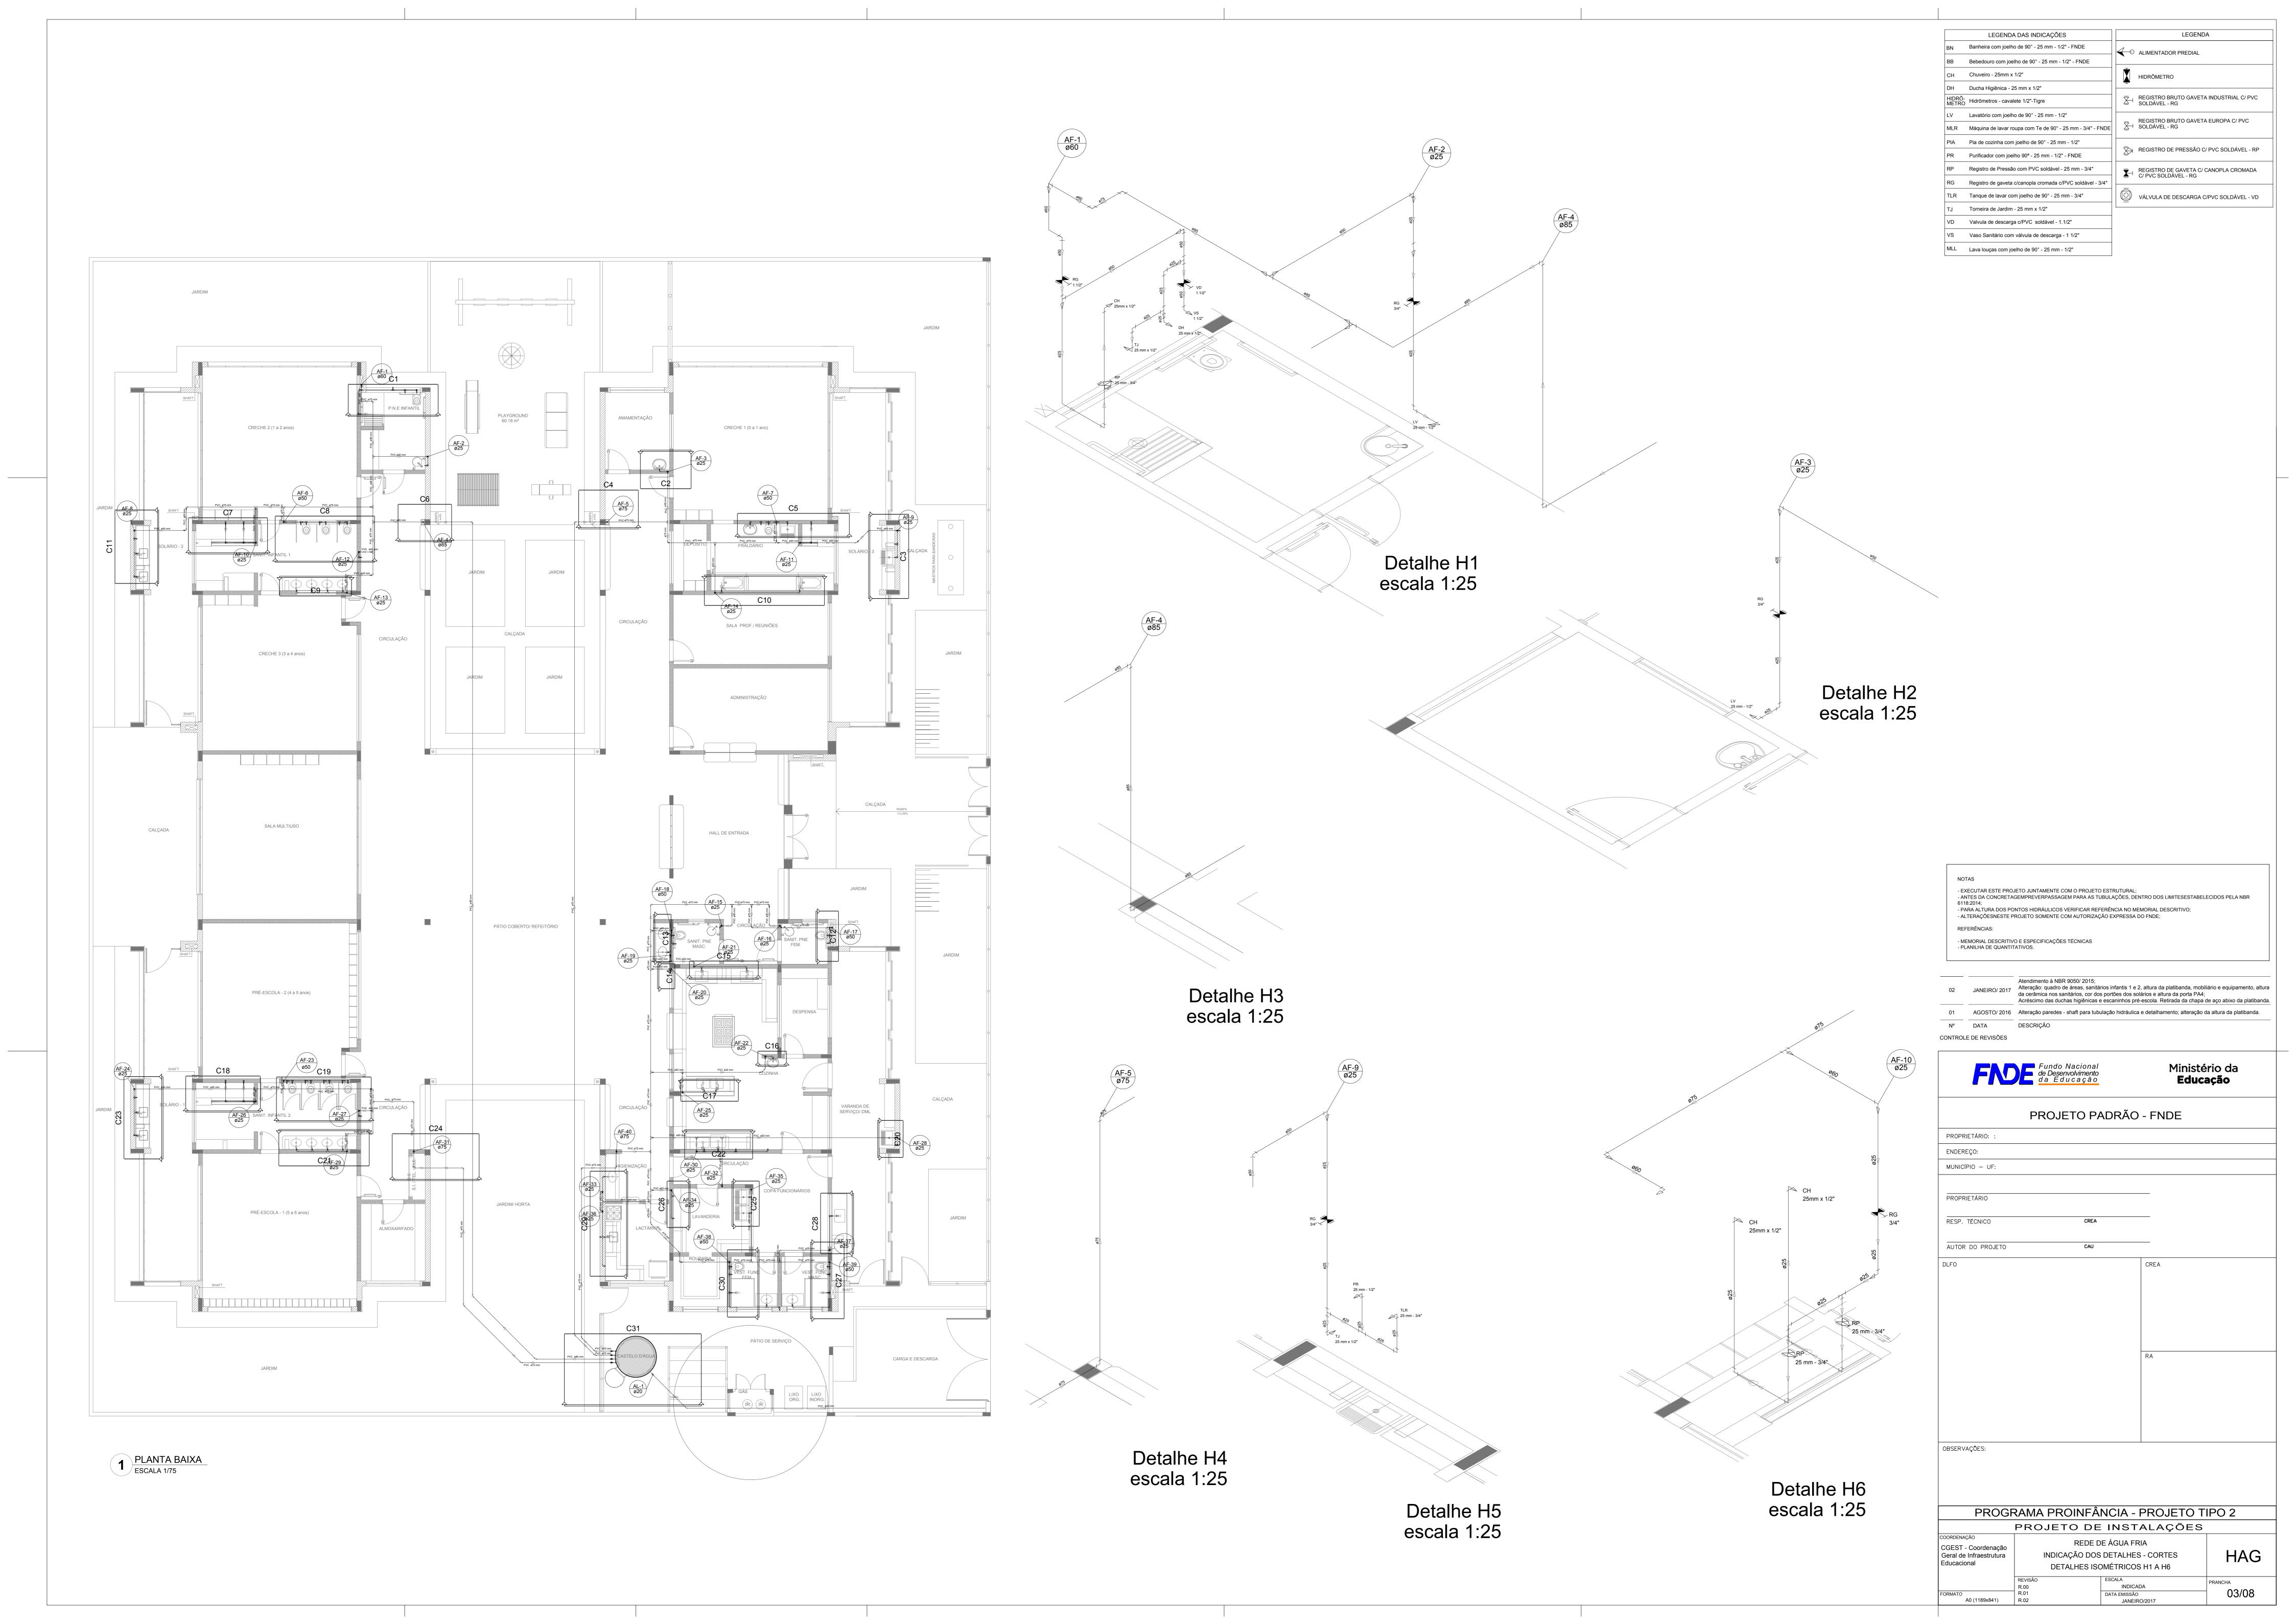


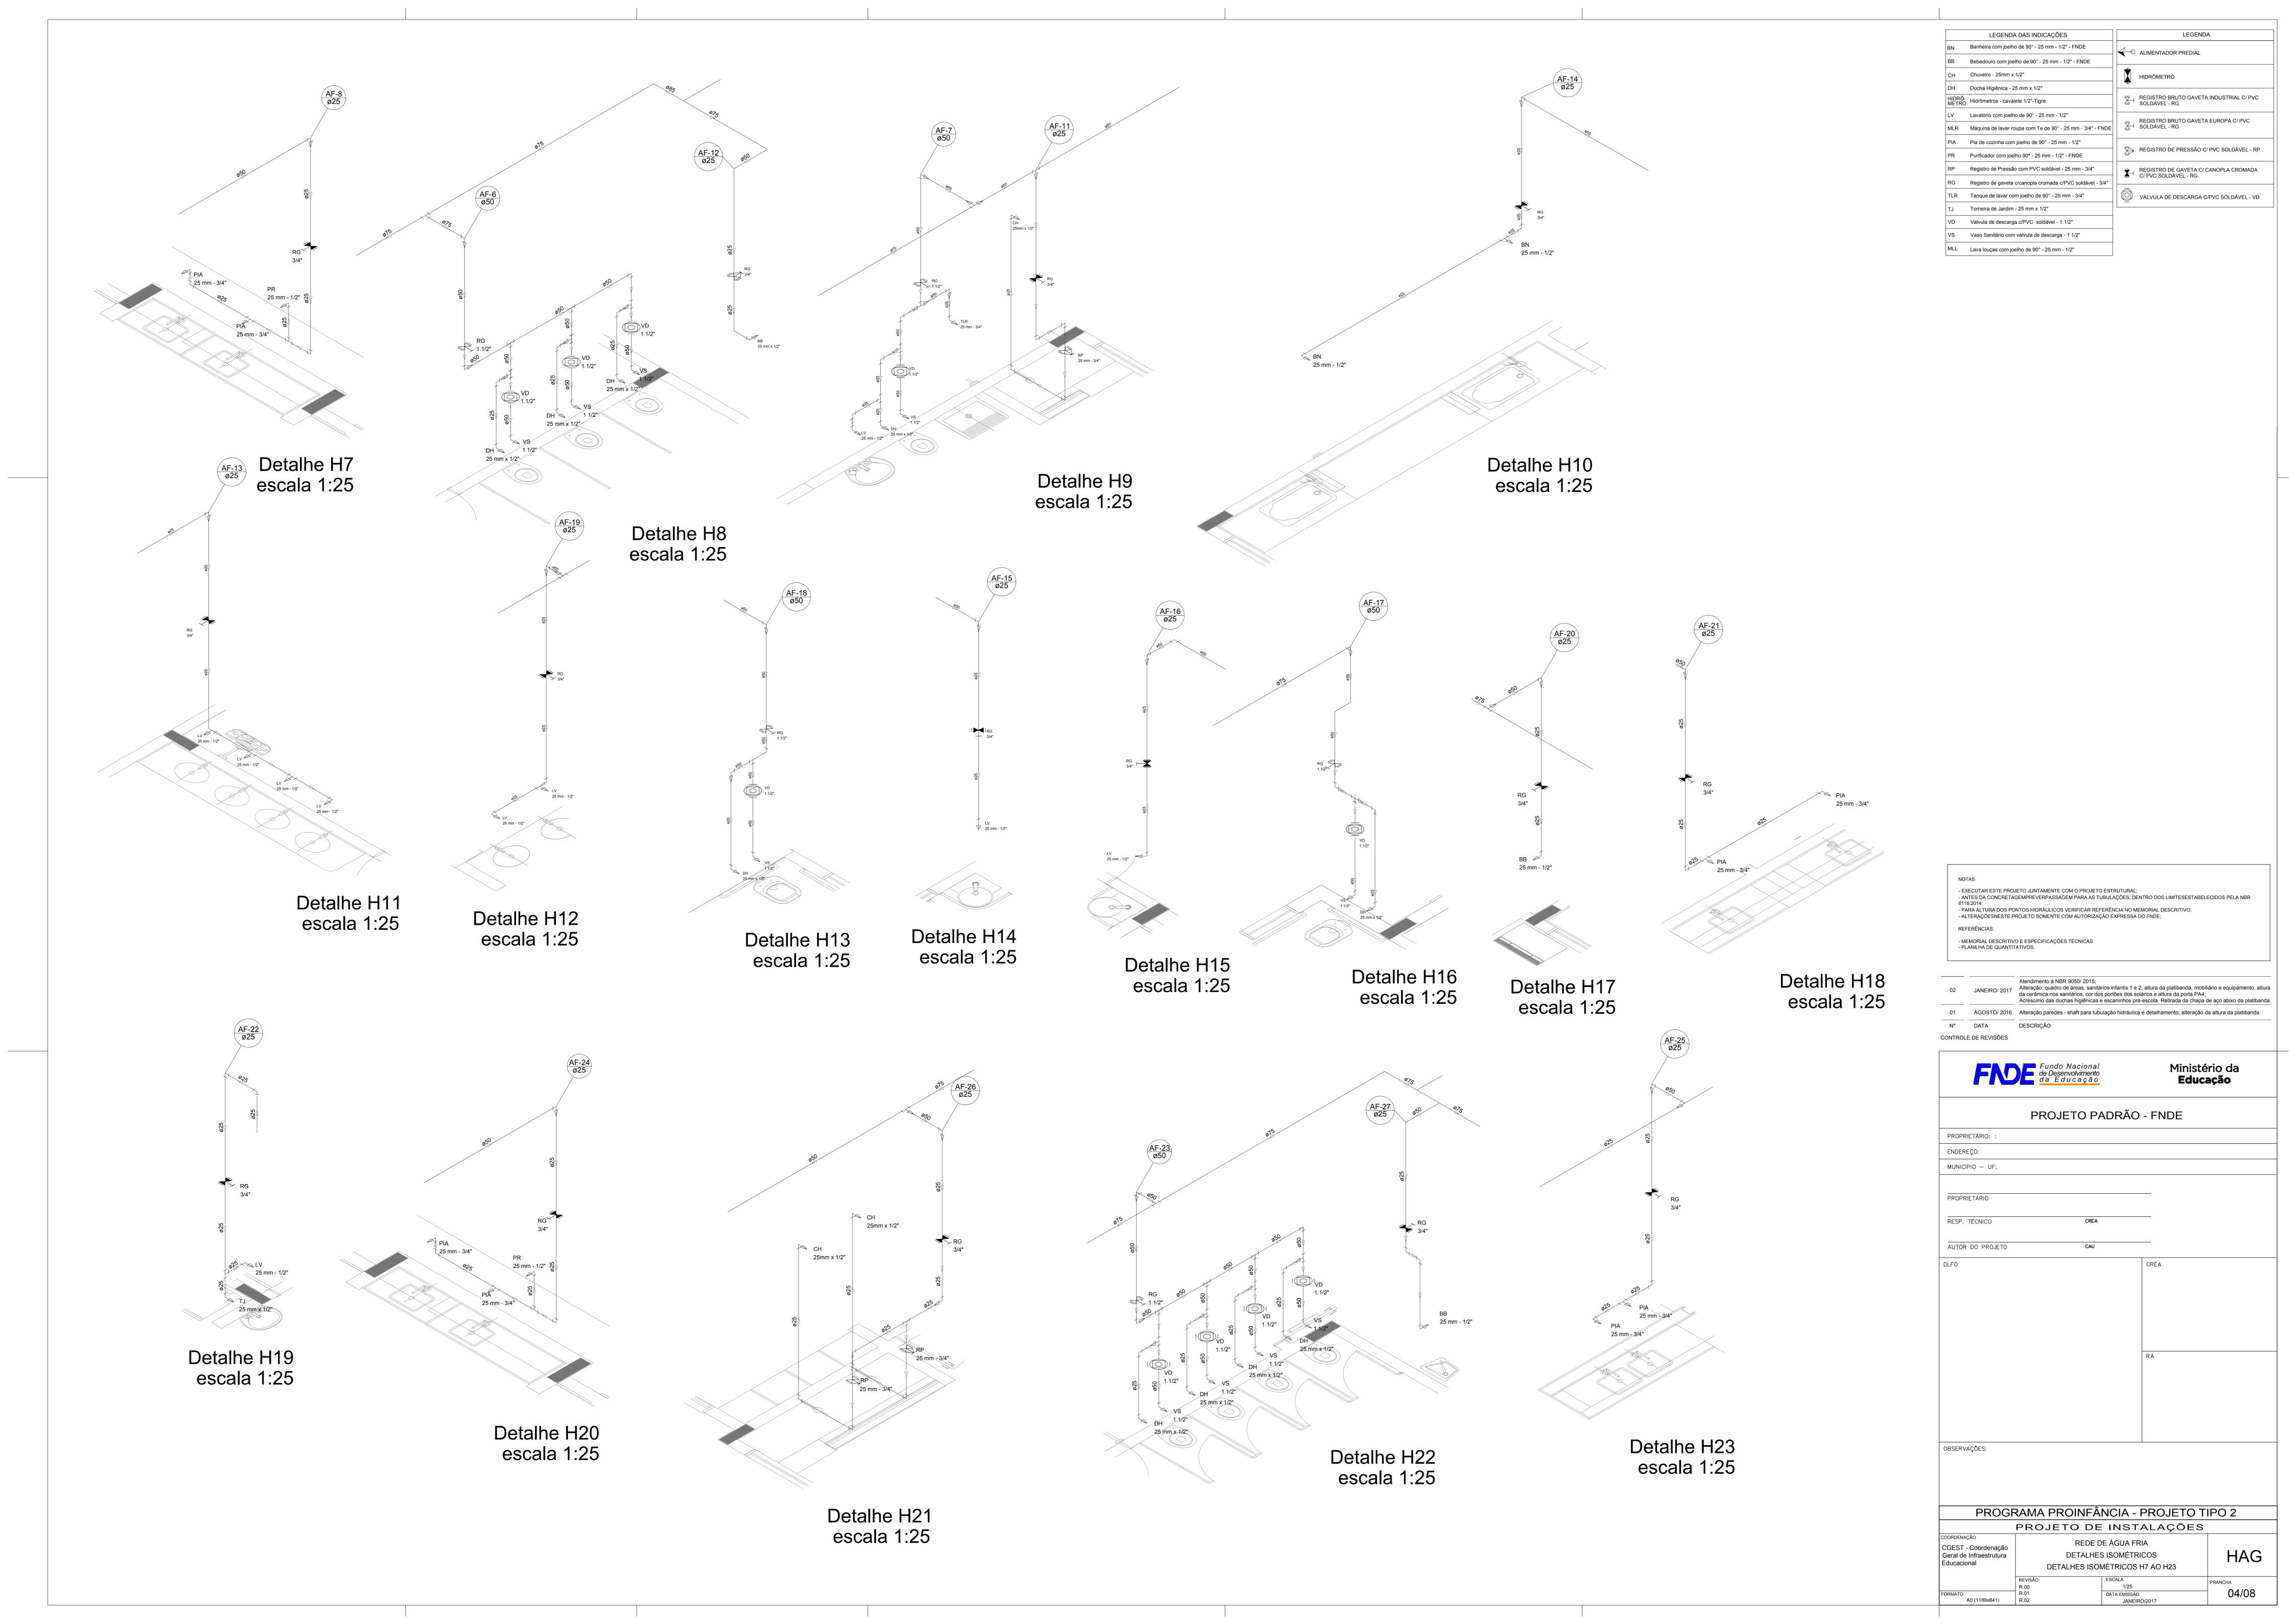


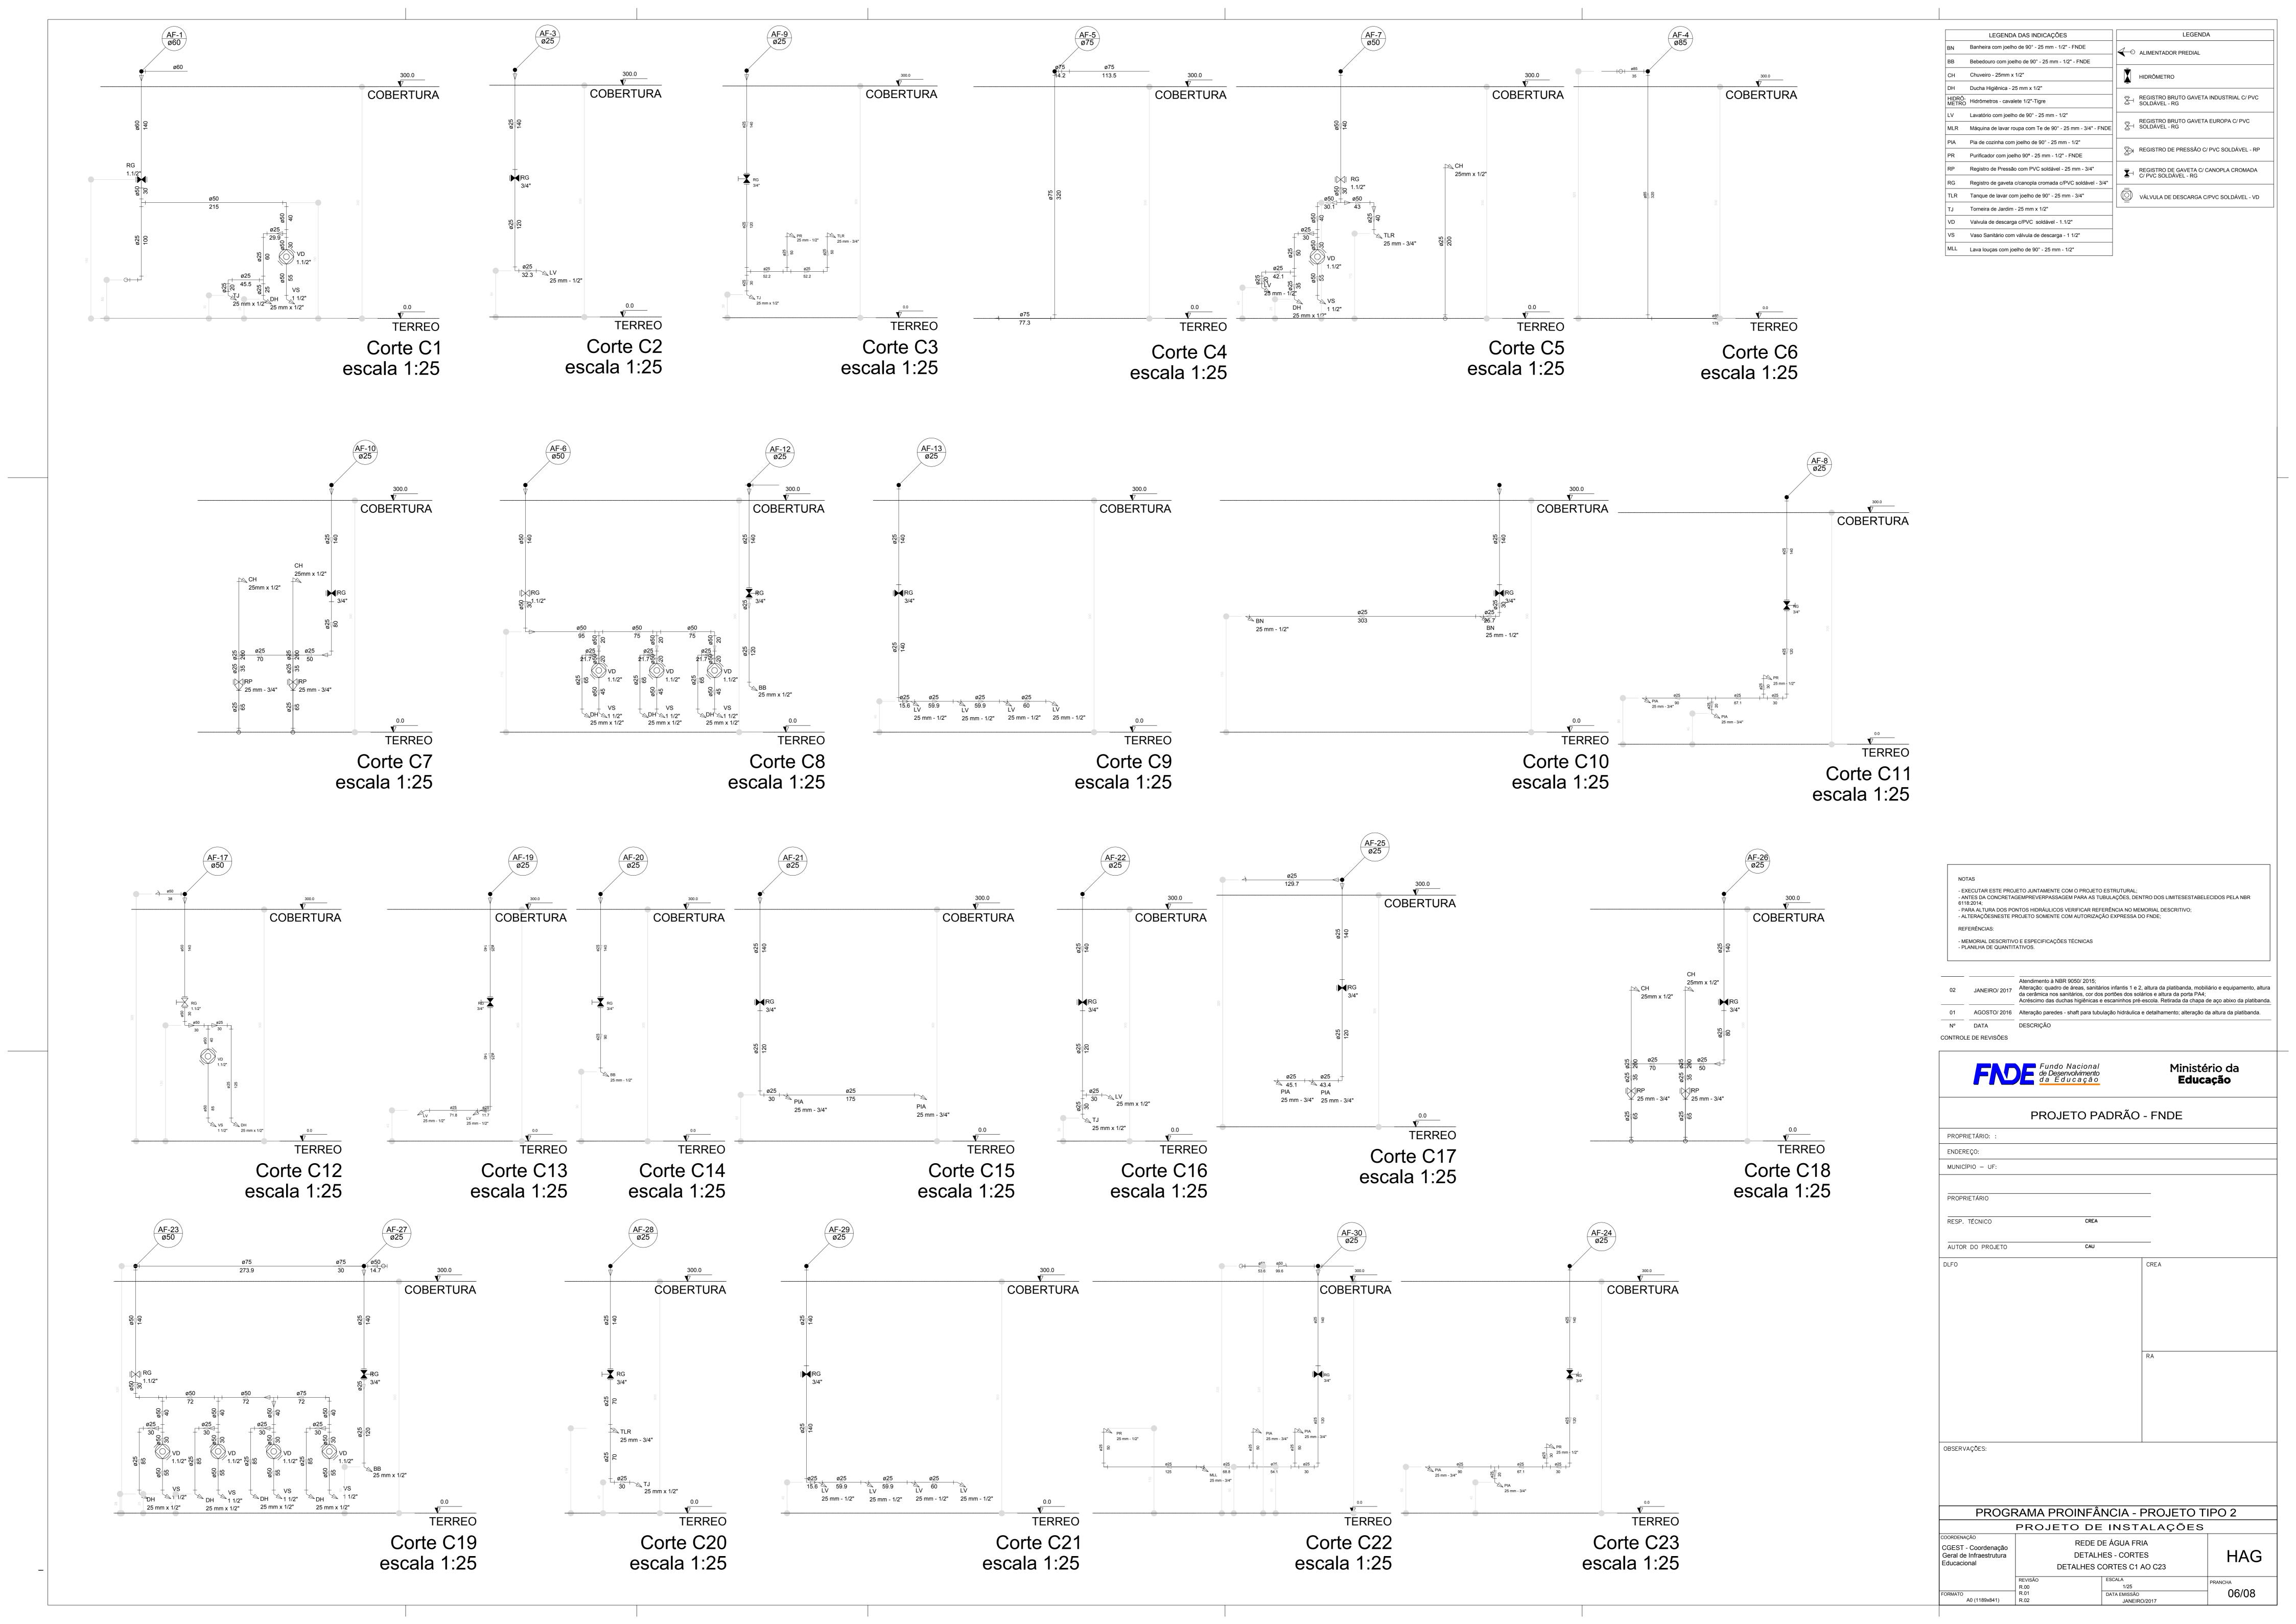

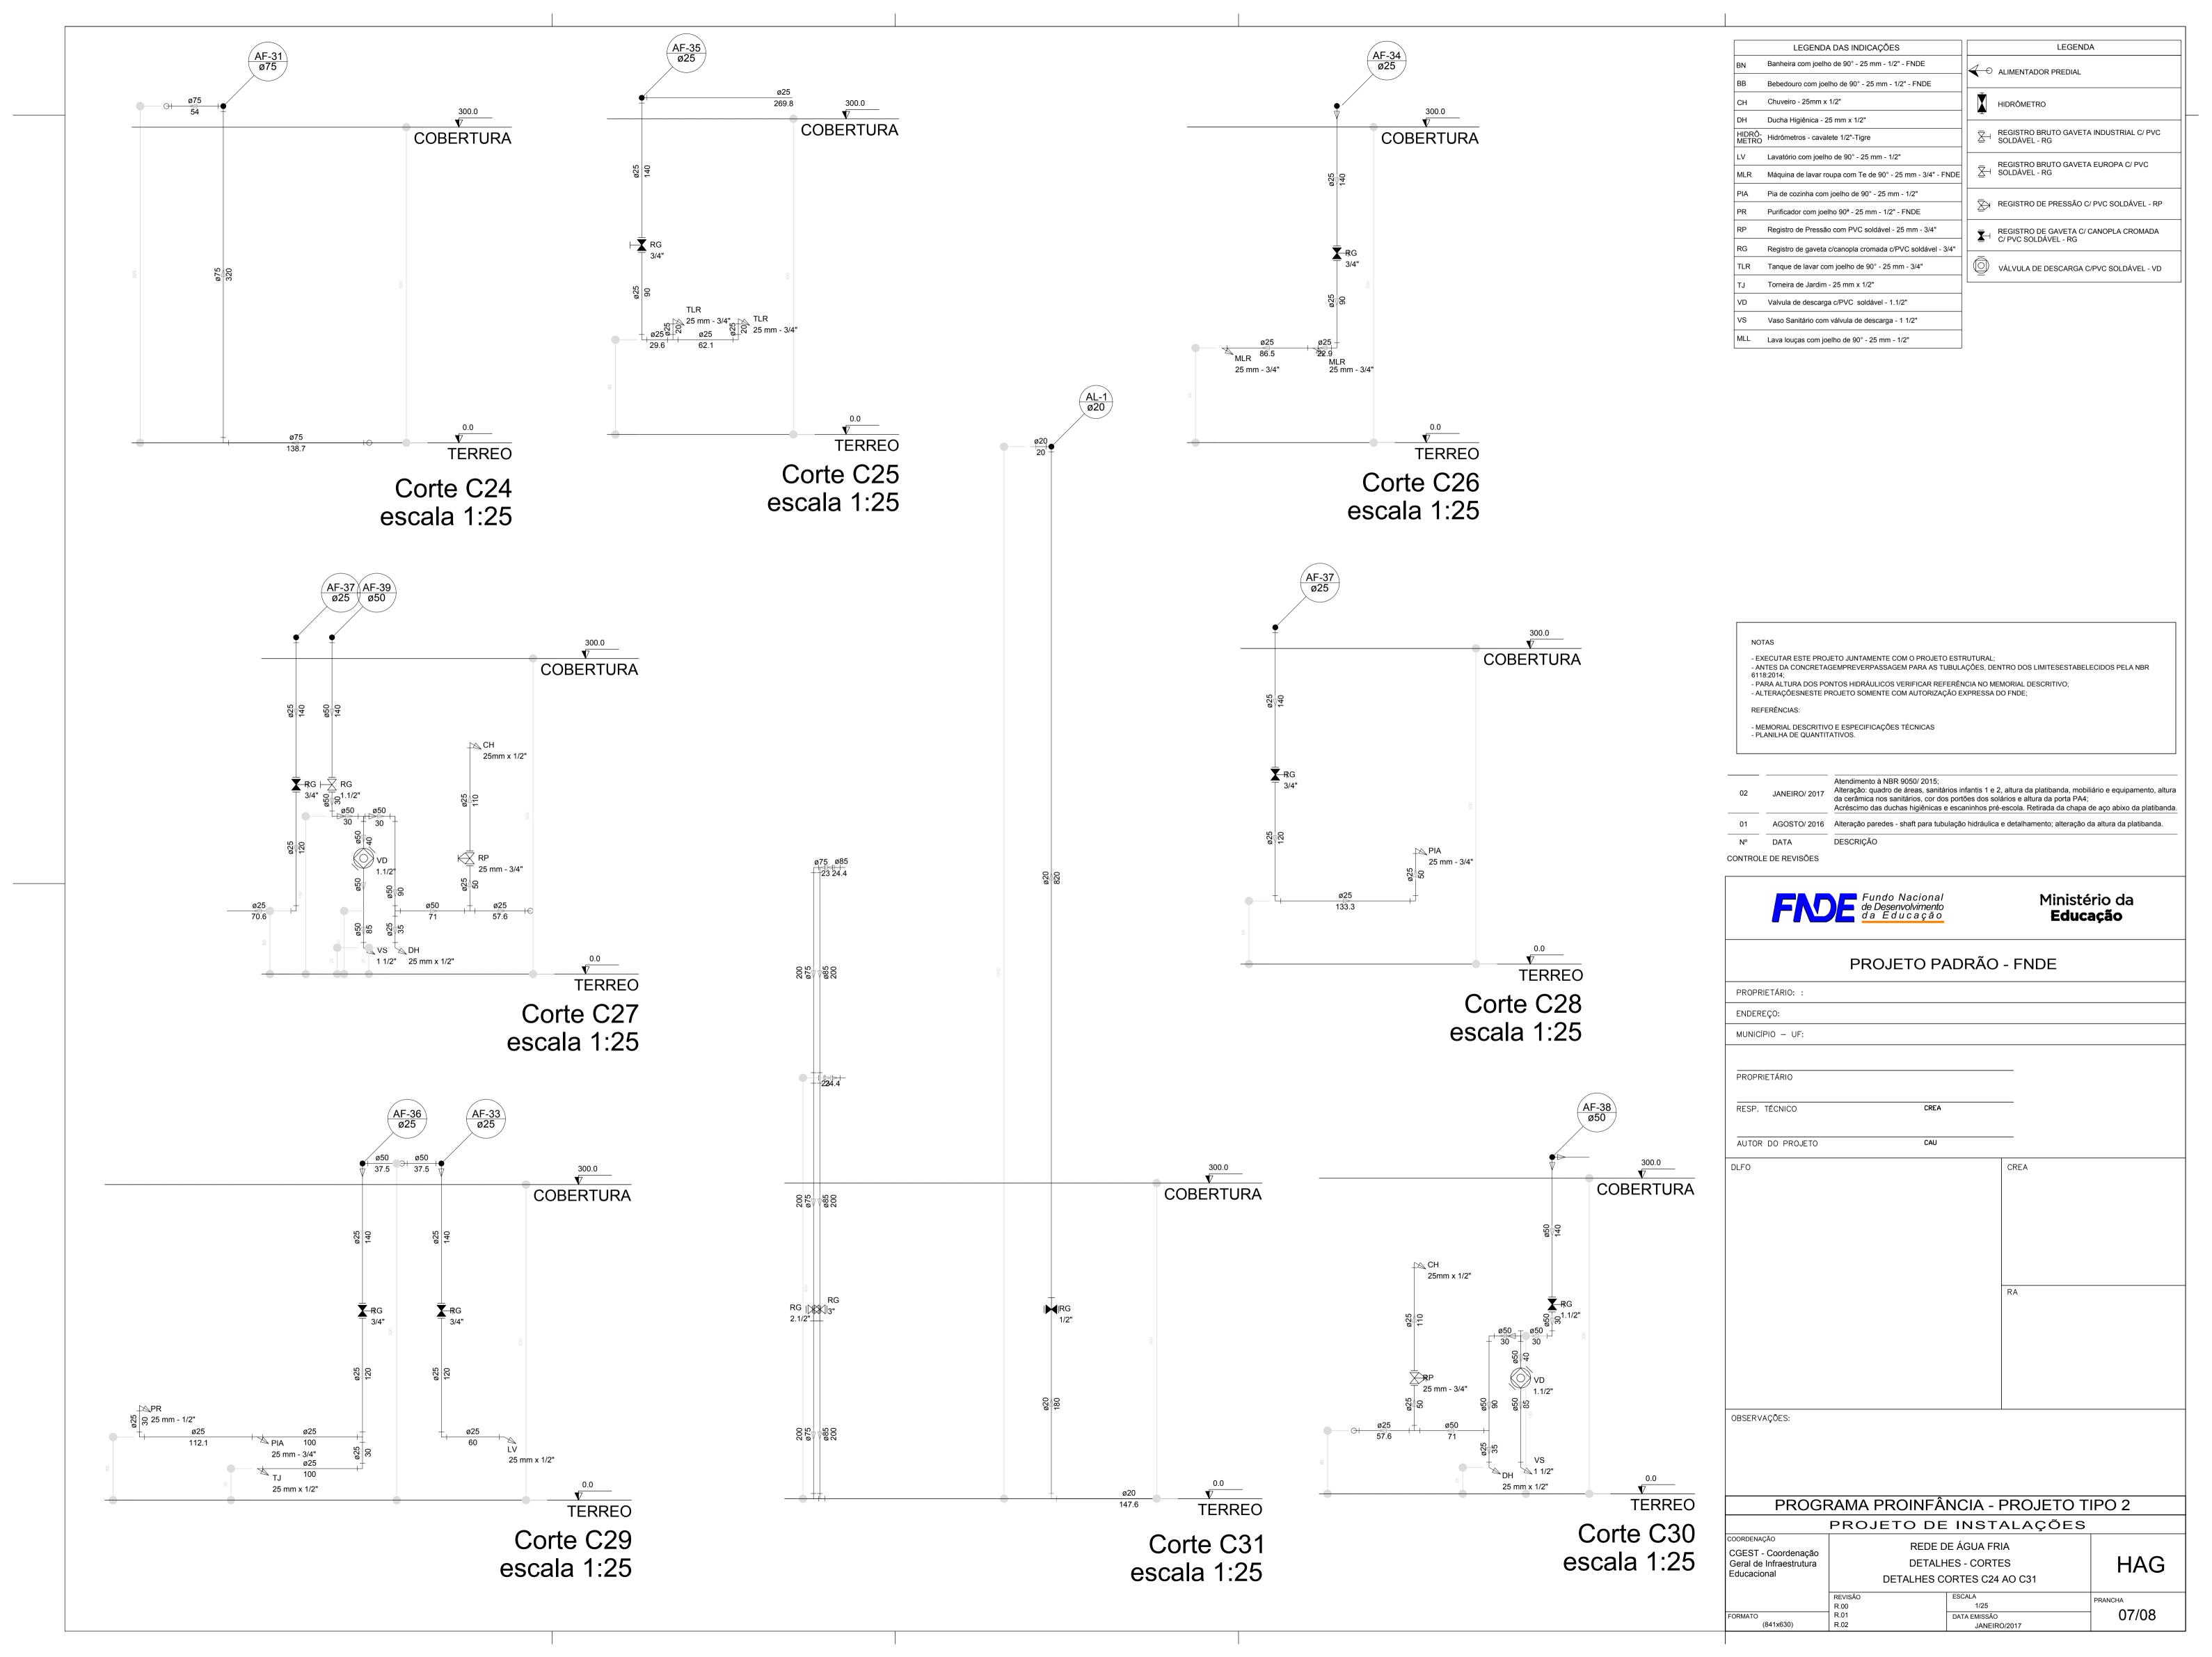

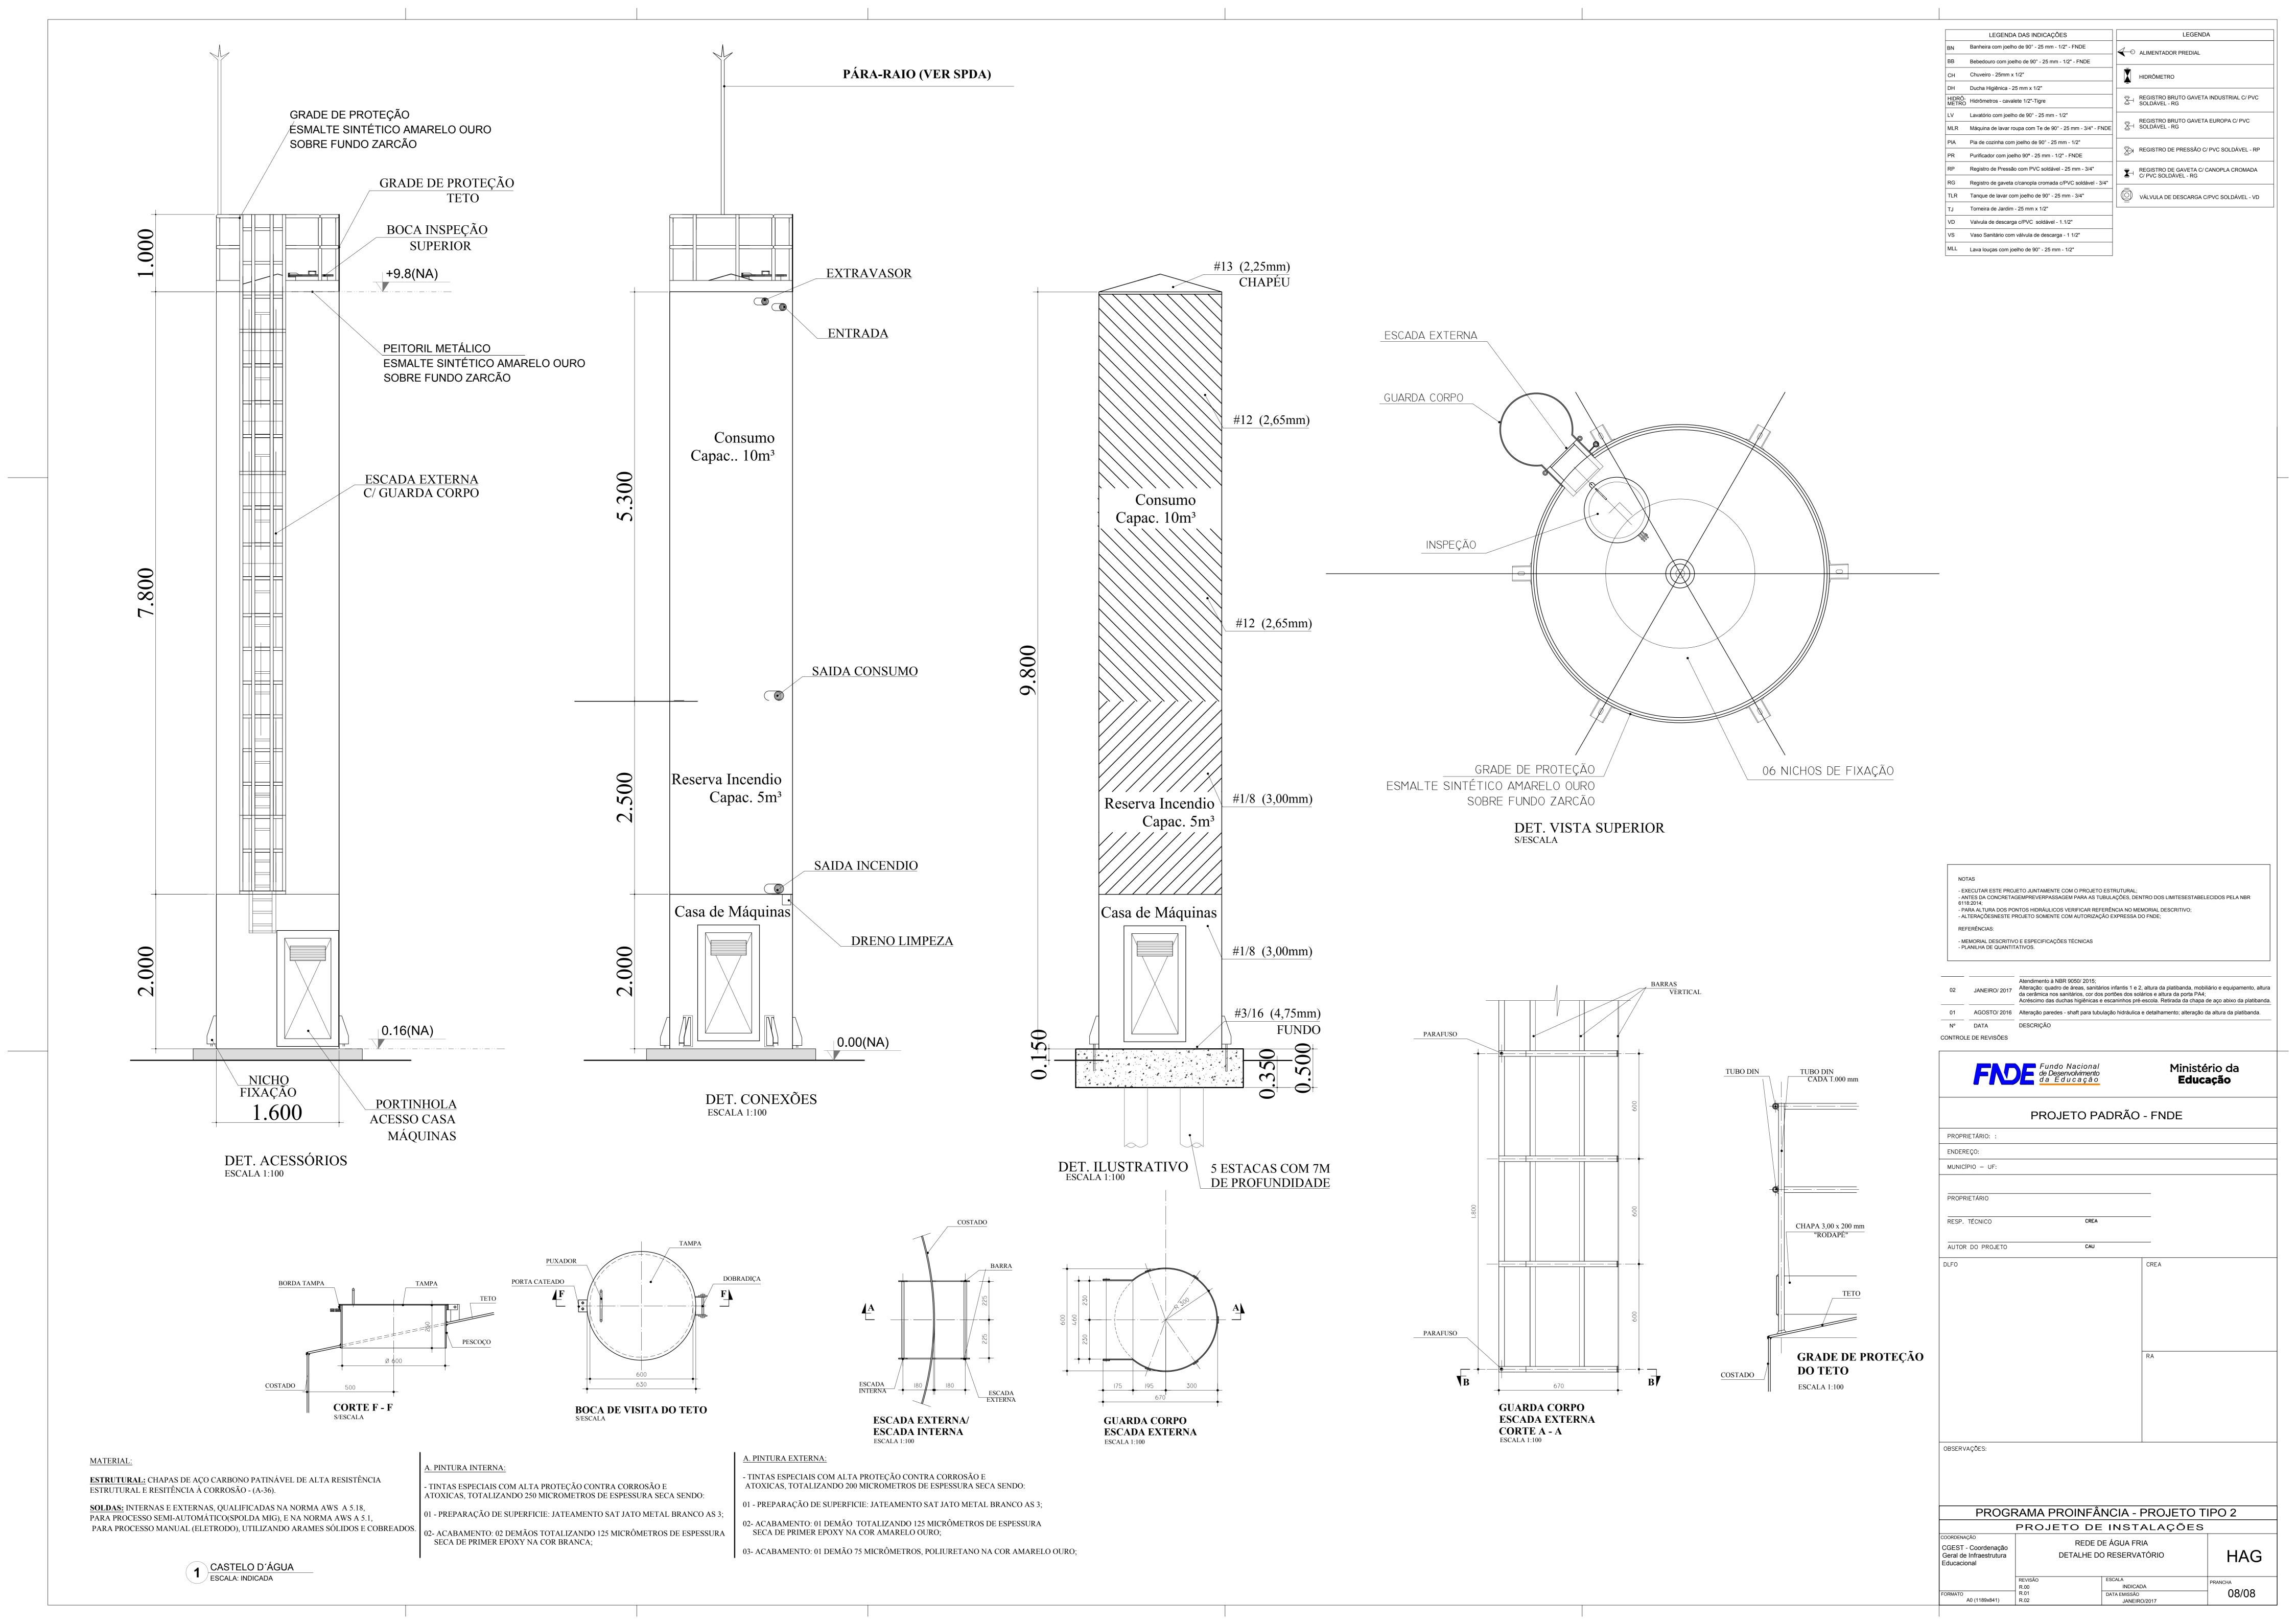

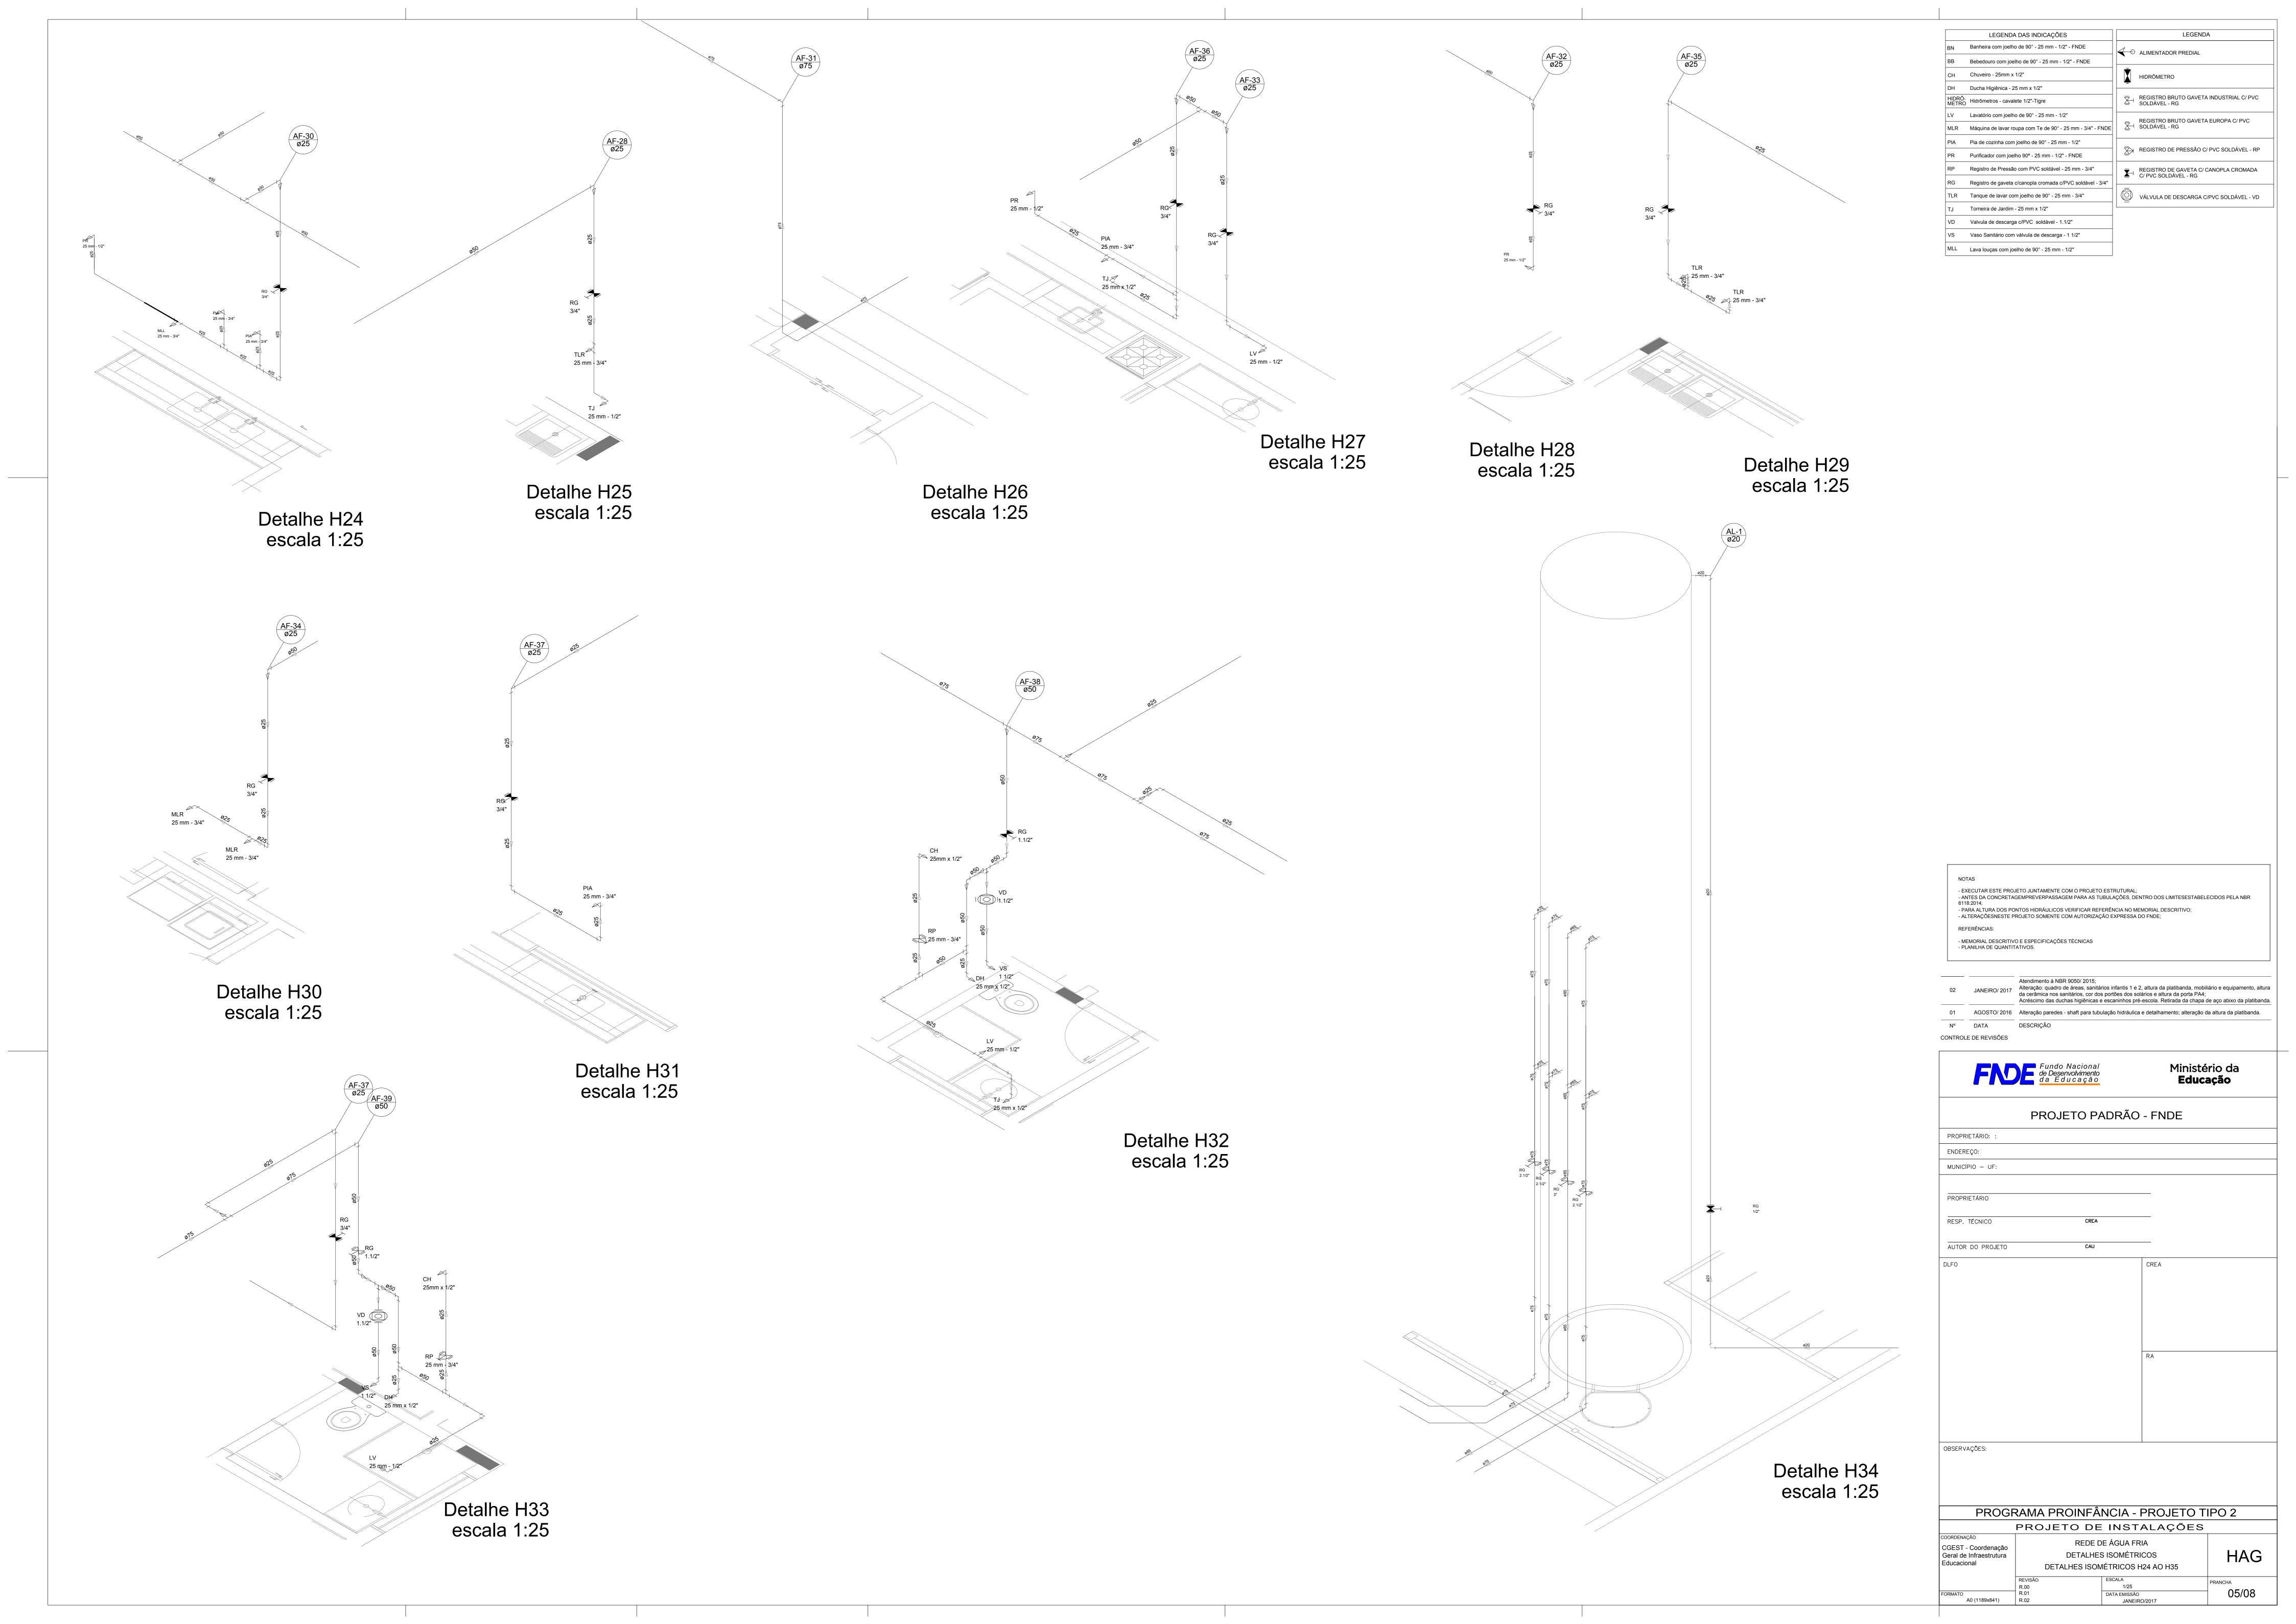

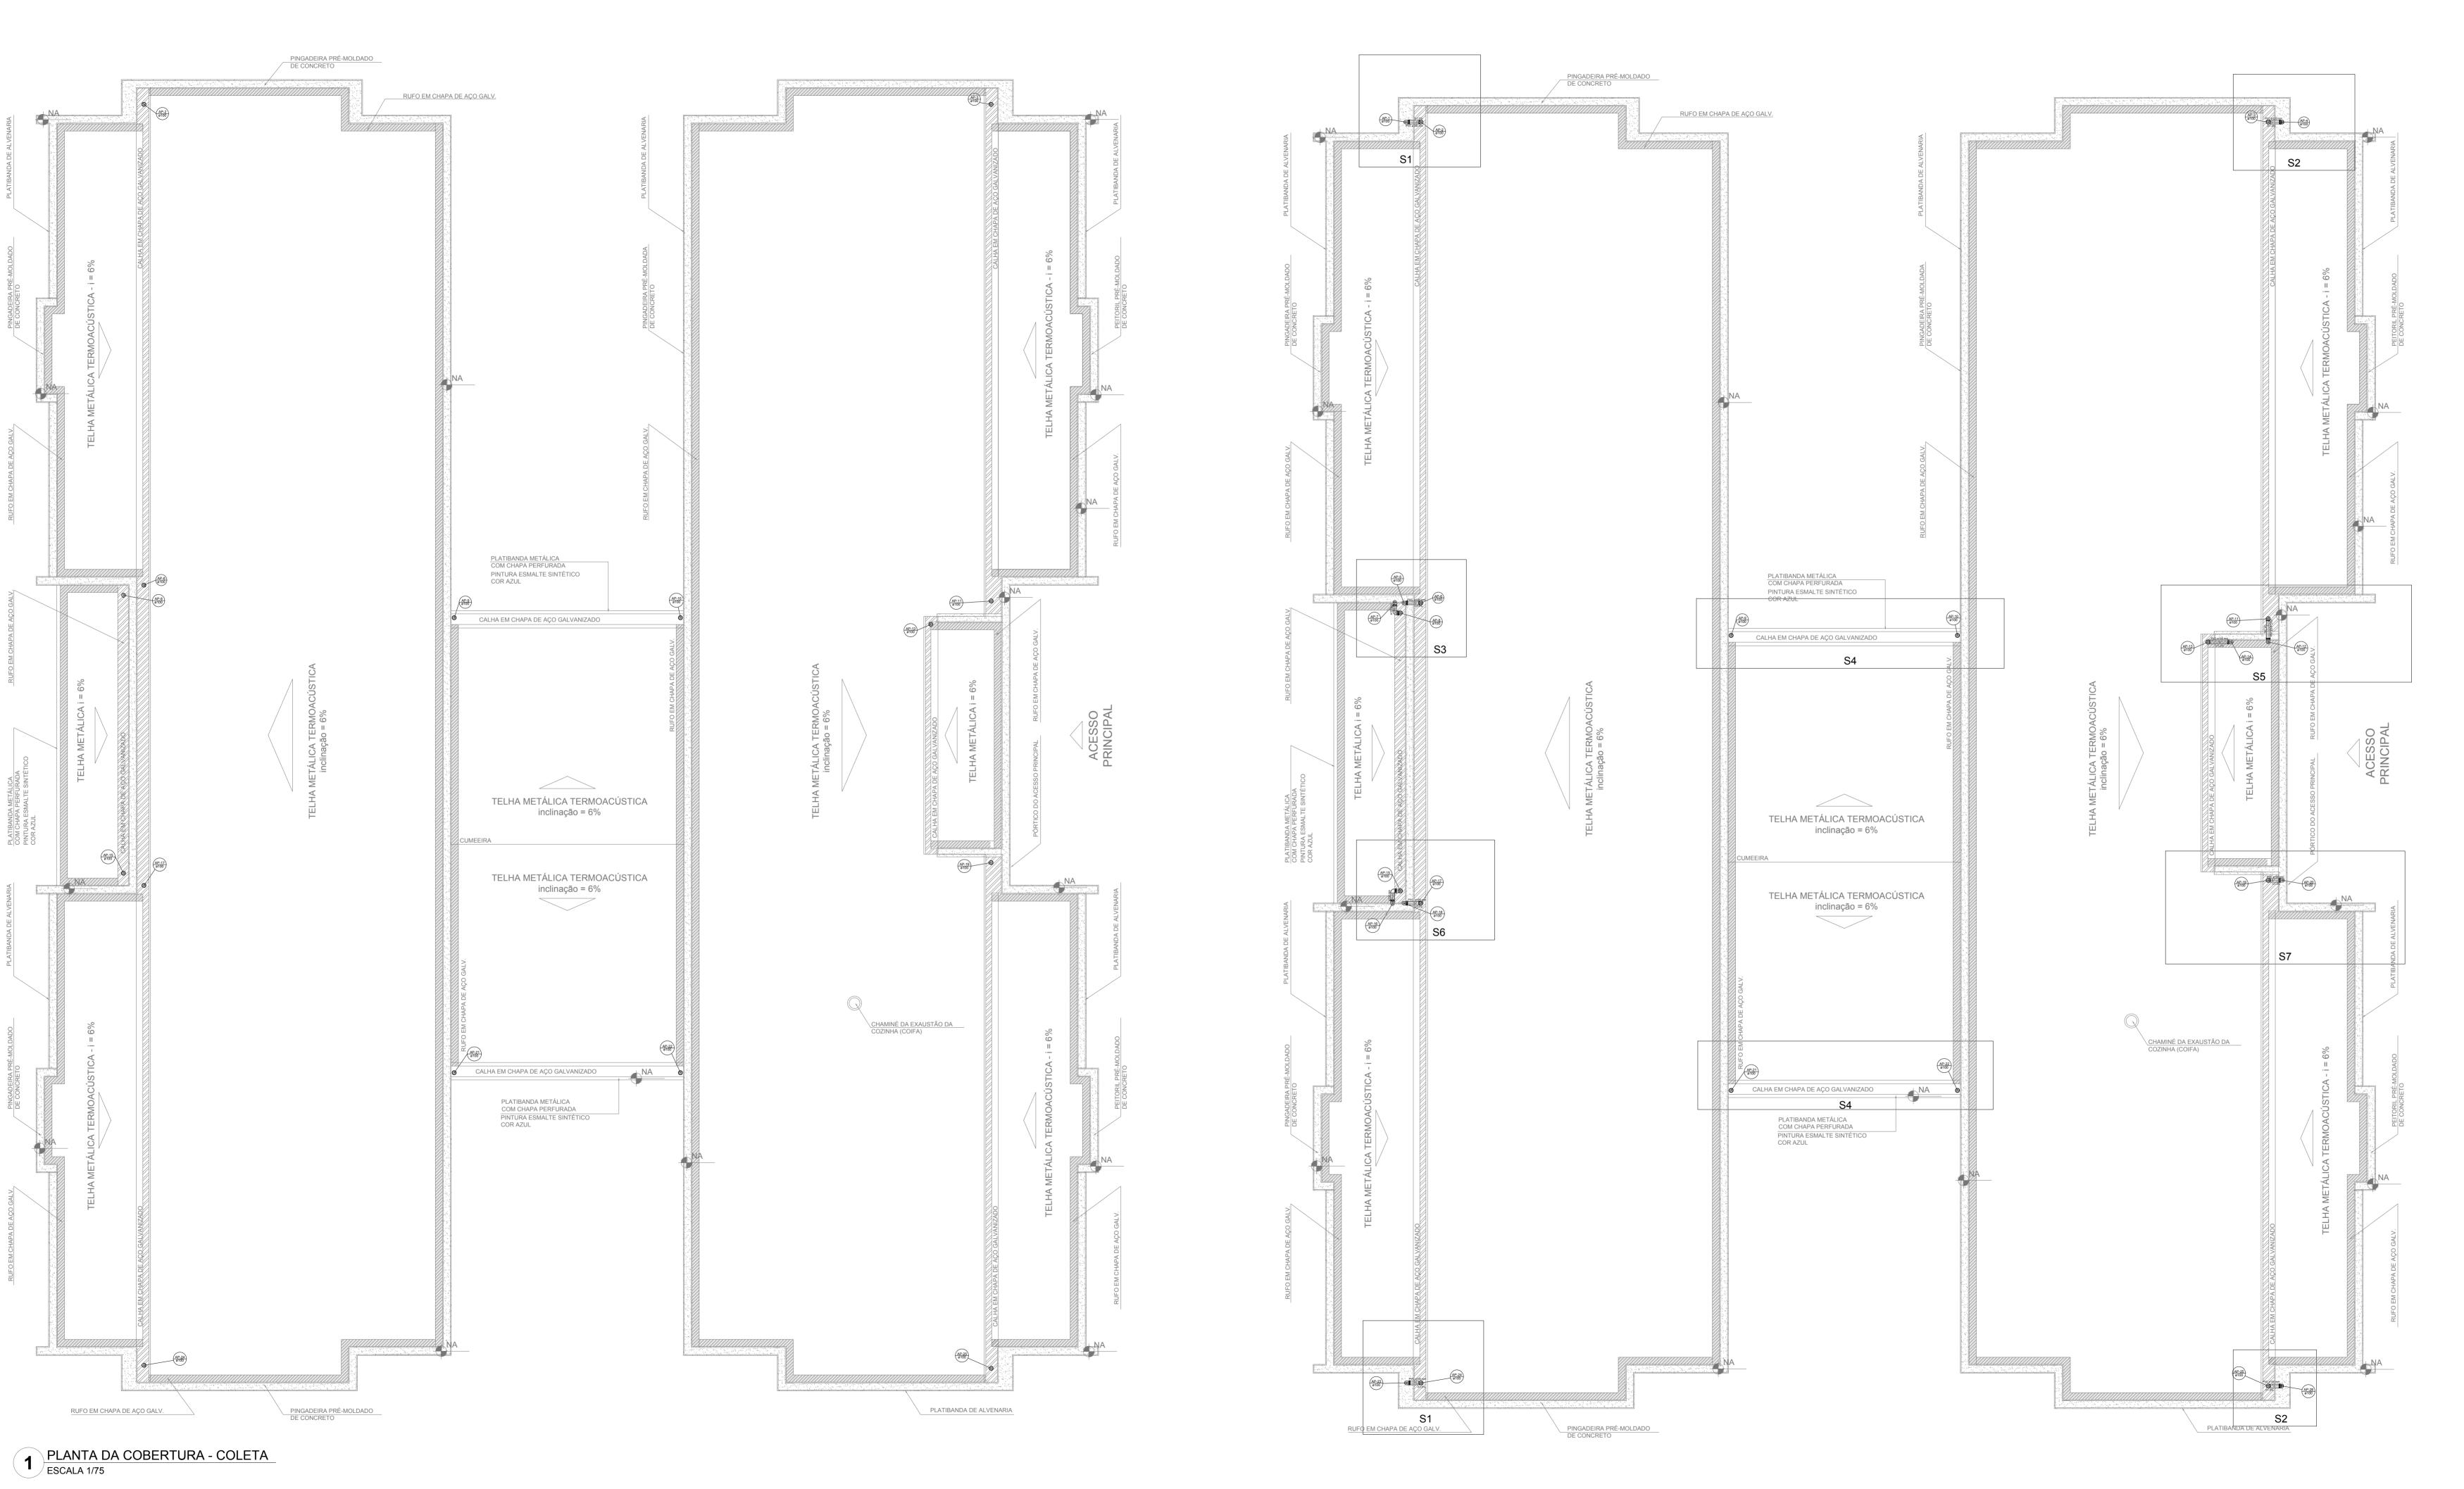

CAIXA DE AREIA PLUVIAL SIMPLES 60 x 60 cm JOELHO 45 JOELHO 45- DESCE JOELHO 90 JOELHO 90- COLUNA JOELHO 90- DESCE CURVA 90 CURTA- DESCE JUNÇÃO SIMPLES TÊ SANITÁRIO **RALOS PLUVIAIS** DETALHE GERAL DA CALHA - EXECUTAR ESTE PROJETO JUNTAMENTE COM O PROJETO ESTRUTURAL; - ANTECEDA CONCRETAGEMPREVERPASSAGEM PARA AS TUBULAÇÕES, DENTRO DOS LIMITESESTABELECIDOS PELA NBR 6118:2014; - ALTERAÇÕESNESTE PROJETO SOMENTE COM AUTORIZAÇÃO EXPRESSA DO FNDE; REFERÊNCIAS: - MEMORIAL DESCRITIVO E ESPECIFICAÇÕES TÉCNICAS; - PLANILHA DE QUANTITATIVOS. Atendimento à NBR 9050/ 2015; JANEIRO/ 2017 Alteração: quadro de áreas, sanitários infantis 1 e 2, altura da platibanda, mobiliário e equipamento, altura da cerâmica nos sanitários, cor dos portões dos solários e altura da porta PA4; Acréscimo das duchas higiênicas e escaninhos pré-escola. Retirada da chapa de aço abixo da platibanda.

N° DATA DESCRIÇÃO

CONTROLE DE REVISÕES

Fundo Nacional de Desenvolvimento da Educação

Ministério da Educação

de Desenvolvimento da Educação	Educação
PROJETO P	ADRÃO - FNDE
PROPRIETÁRIO: :	
ENDEREÇO:	
MUNICÍPIO - UF:	
PROPRIETÁRIO RESP. TÉCNICO CREA AUTOR DO PROJETO CAU	
DLFO	CREA

DLFO

CREA

RA

OBSERVAÇÕES:

PROGRAMA PROINFÂNCIA - PROJETO TIPO 2

PROJETO DE INSTALAÇÕES


COORDENAÇÃO
CGEST - Coordenação
Geral de Infraestrutura
Educacional


REVISÃO
R.00
R.01
R.02
PLANTA DA REDE PLUVIAL
PONTOS DE COLETA E TRANSPOSIÇÃO
PLANTA DA COBERTURA


PRANCHA
1/75
DATA EMISSÃO
JANEIRO/2017


PRANCHA
01/03

PLANTA DA COBERTURA - TRANSPOSIÇÃO
ESCALA 1/75

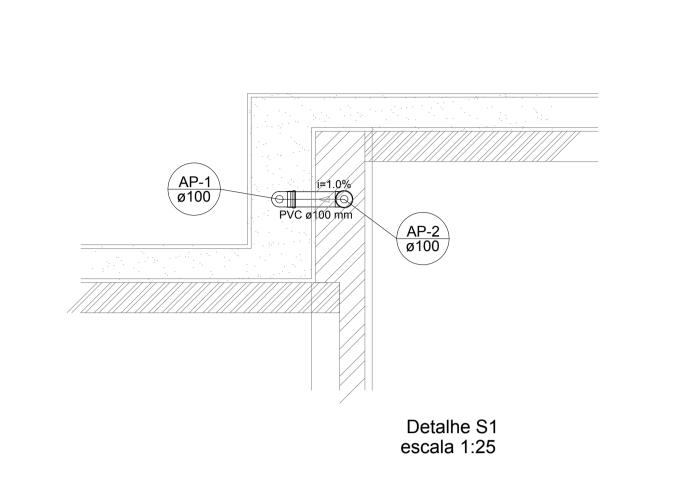

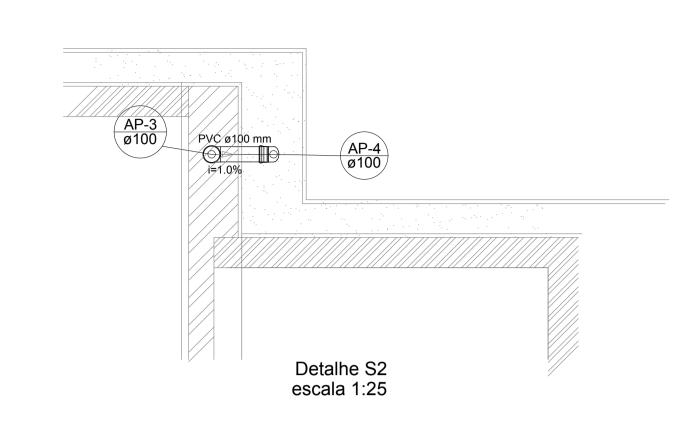

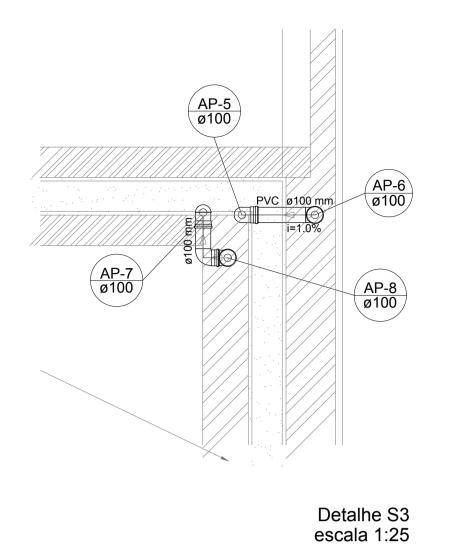


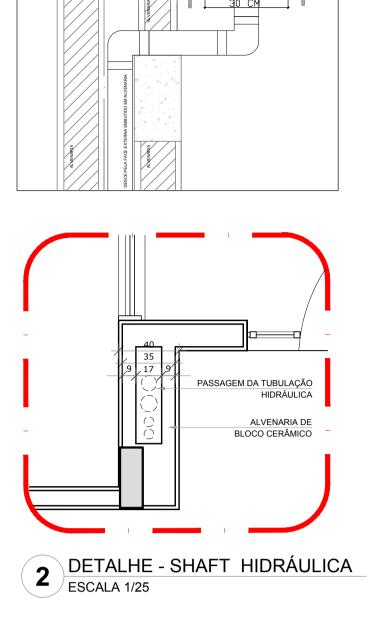



REFERÊNCIAS:


N° DATA


CONTROLE DE REVISÕES

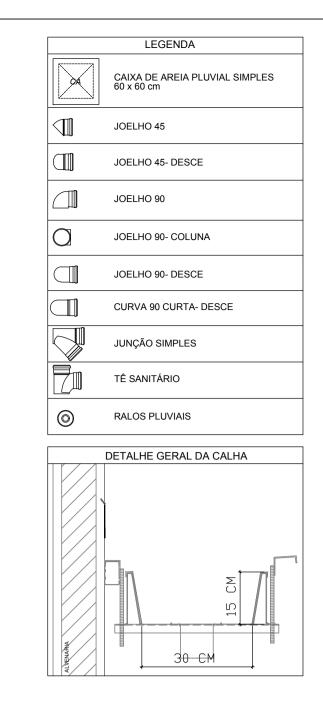

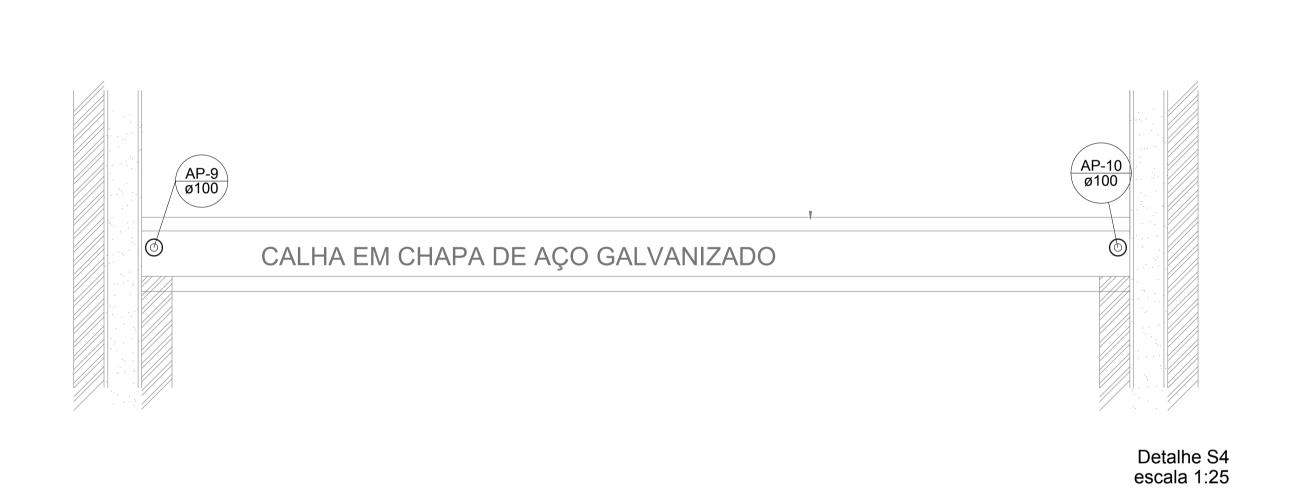

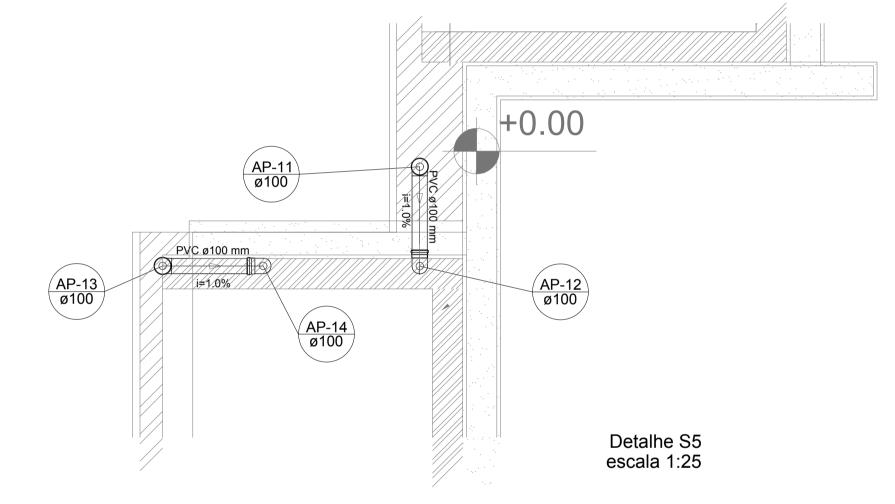

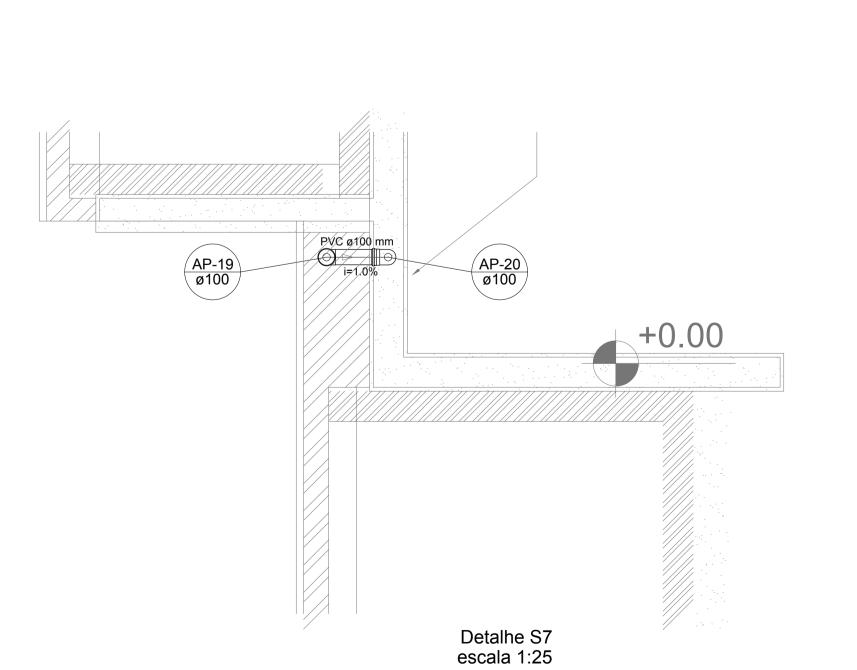

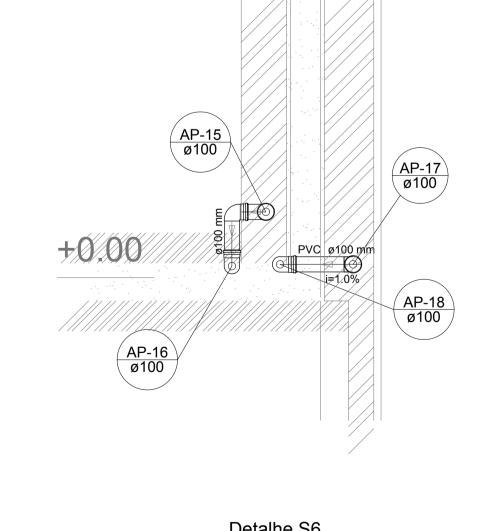

Detalhe S6 escala 1:25 PROJETO PADRÃO - FNDE

PROPRIETÁRIO: :

ENDEREÇO:

MUNICÍPIO - UF:

PROPRIETÁRIO

RESP. TÉCNICO

CREA

AUTOR DO PROJETO

CREA

CREA

- EXECUTAR ESTE PROJETO JUNTAMENTE COM O PROJETO ESTRUTURAL; - ANTES DA CONCRETAGEMPREVERPASSAGEM PARA AS TUBULAÇÕES, DENTRO DOS LIMITESESTABELECIDOS PELA NBR 6118:2014;

JANEIRO/ 2017

Alteração: quadro de áreas, sanitários infantis 1 e 2, altura da platibanda, mobiliário e equipamento, altura da cerâmica nos sanitários, cor dos portões dos solários e altura da porta PA4;

Acréscimo das duchas higiênicas e escaninhos pré-escola. Retirada da chapa de aço abixo da platibanda.

RA

Ministério da **Educação**

- ALTERAÇÕESNESTE PROJETO SOMENTE COM AUTORIZAÇÃO EXPRESSA DO FNDE;

Atendimento à NBR 9050/ 2015;

- MEMORIAL DESCRITIVO E ESPECIFICAÇÕES TÉCNICAS; - PLANILHA DE QUANTITATIVOS.

DESCRIÇÃO


Fundo Nacional de Desenvolvimento da Educação


OBSERVAÇÕES:

PROGRAMA PROINFÂNCIA - PROJETO TIPO 2
PROJETO DE INSTALAÇÕES

PROJETO DE INSTALAÇÕES			
COORDENAÇÃO CGEST - Coordenação Geral de Infraestrutura Educacional	PLANTA DA REDE PLUVIAL DETALHES S1 AO S7		HAP
FORMATO (841x630)	REVISÃO R.00 R.01 R.02	ESCALA 1/25 DATA EMISSÃO JANEIRO/2017	PRANCHA 02/03

DETALHES
ESCALA 1/25

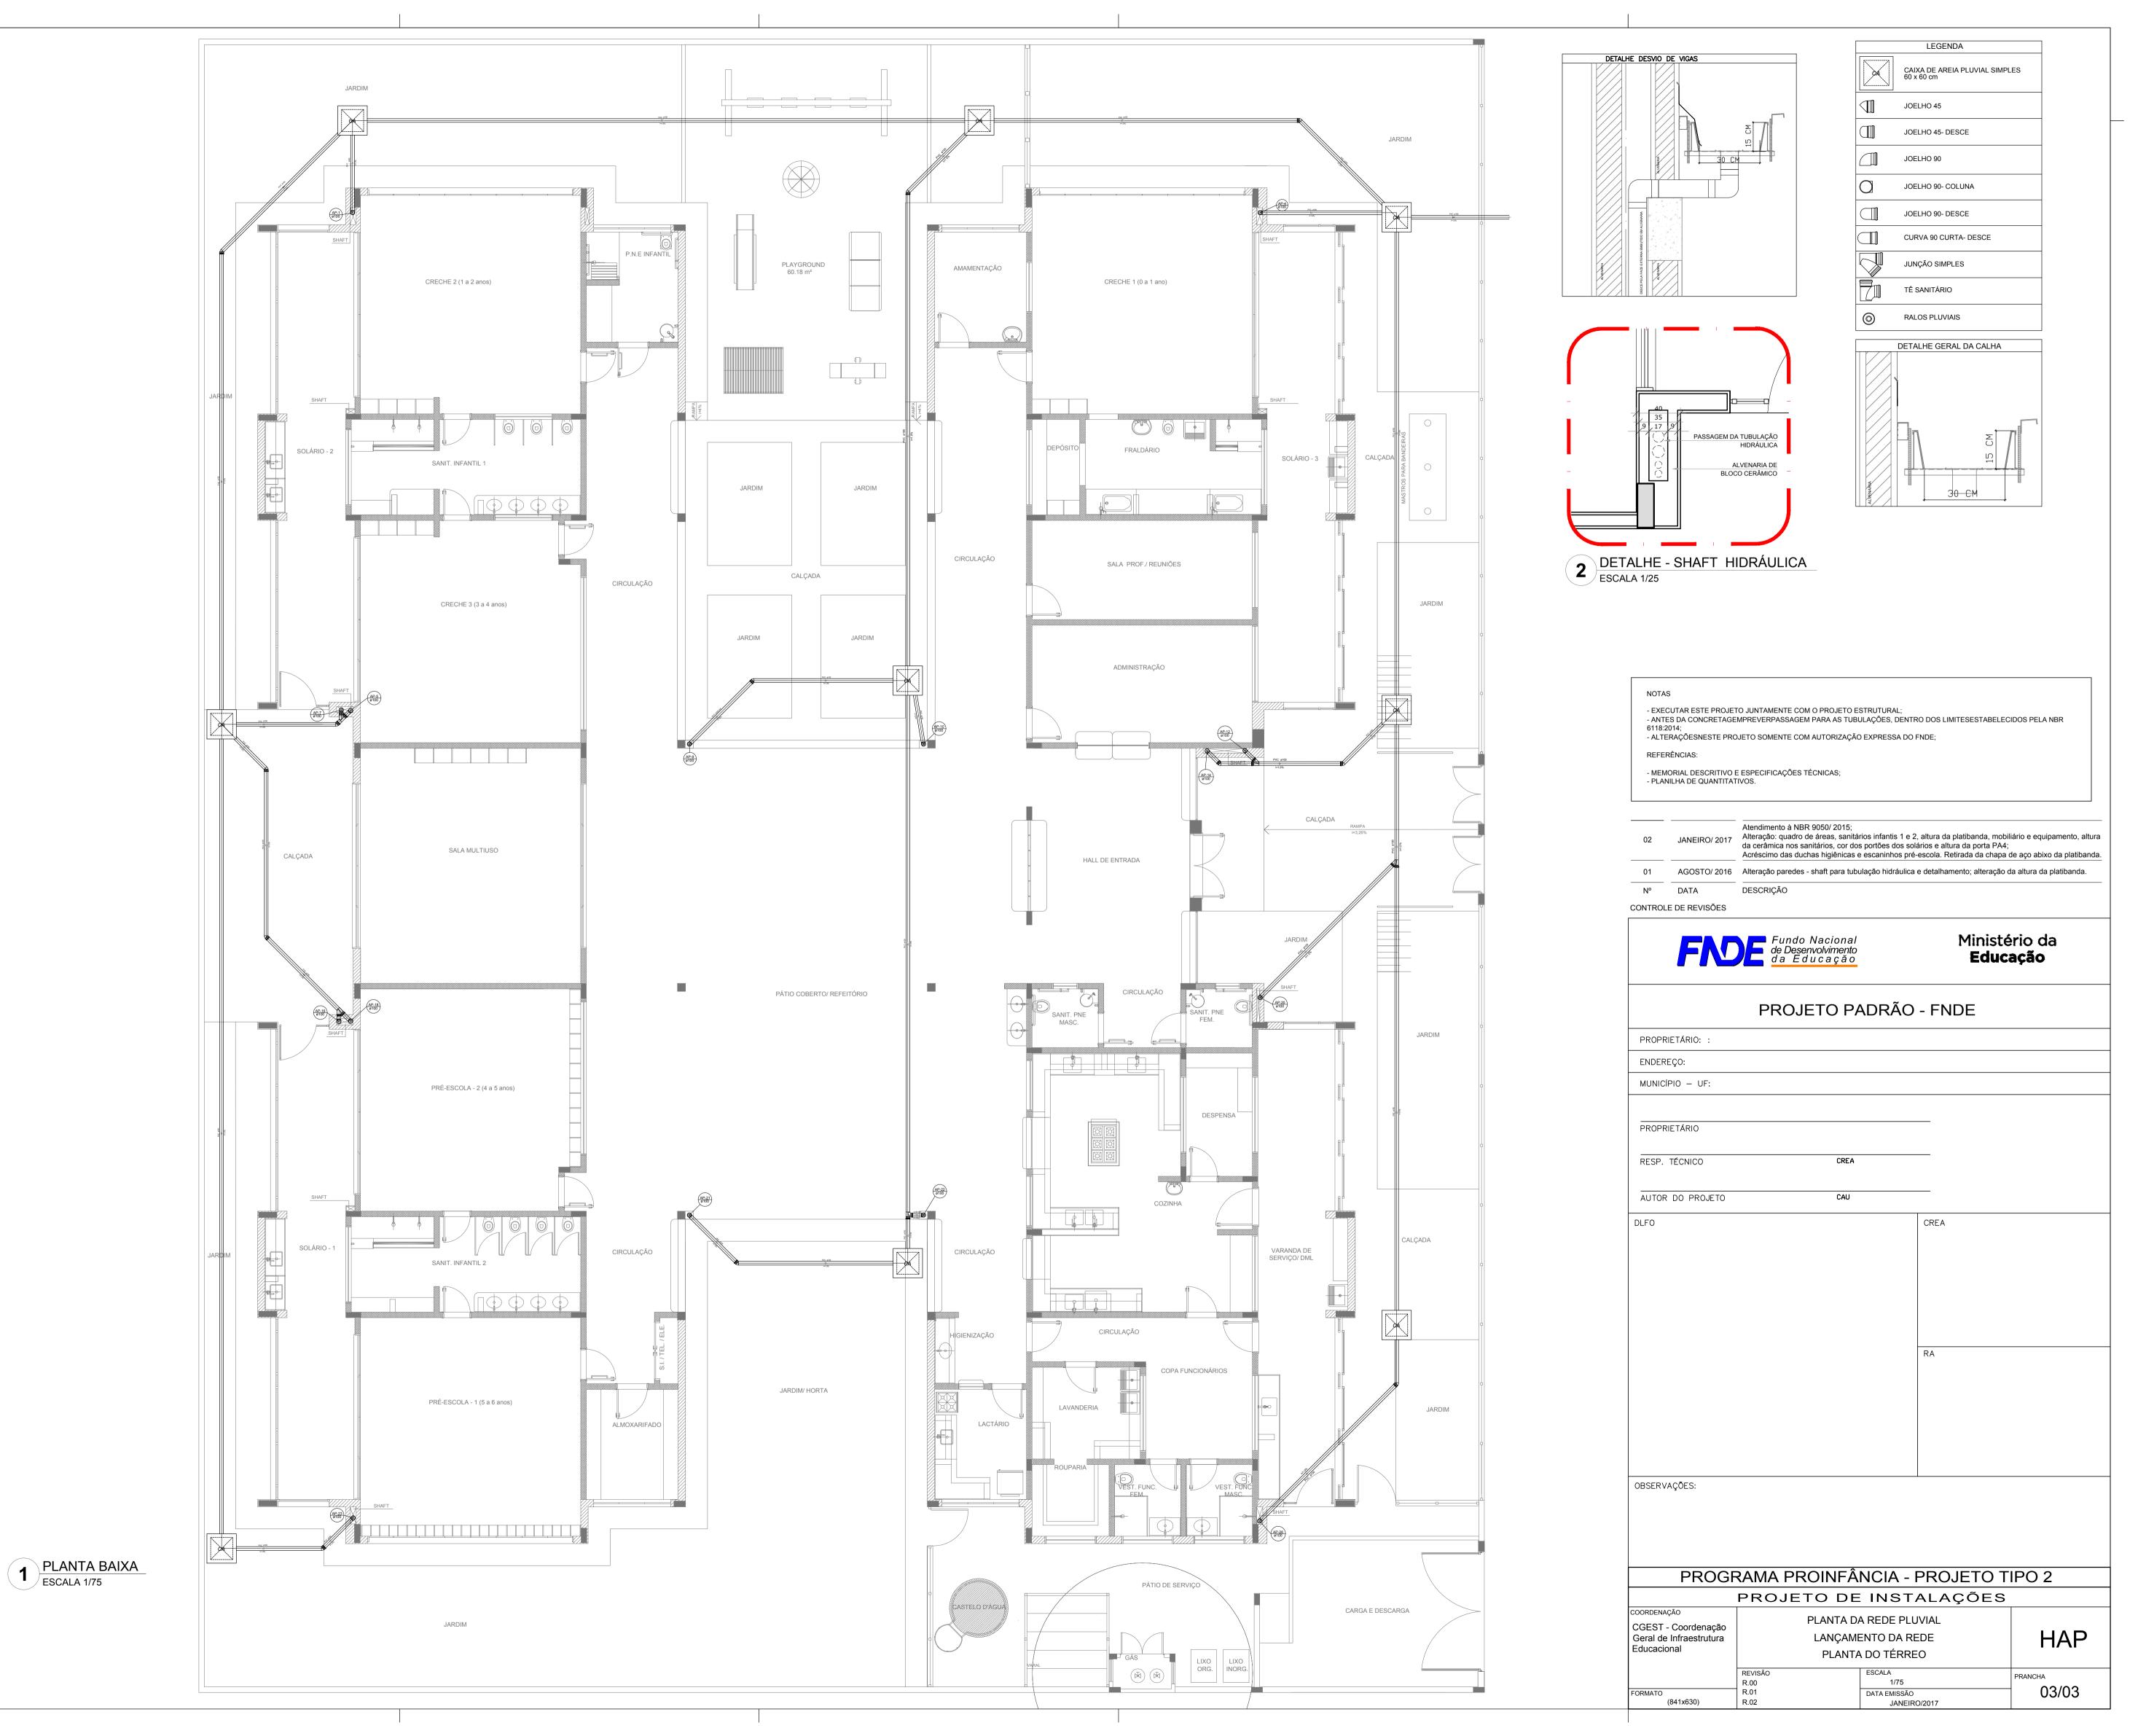

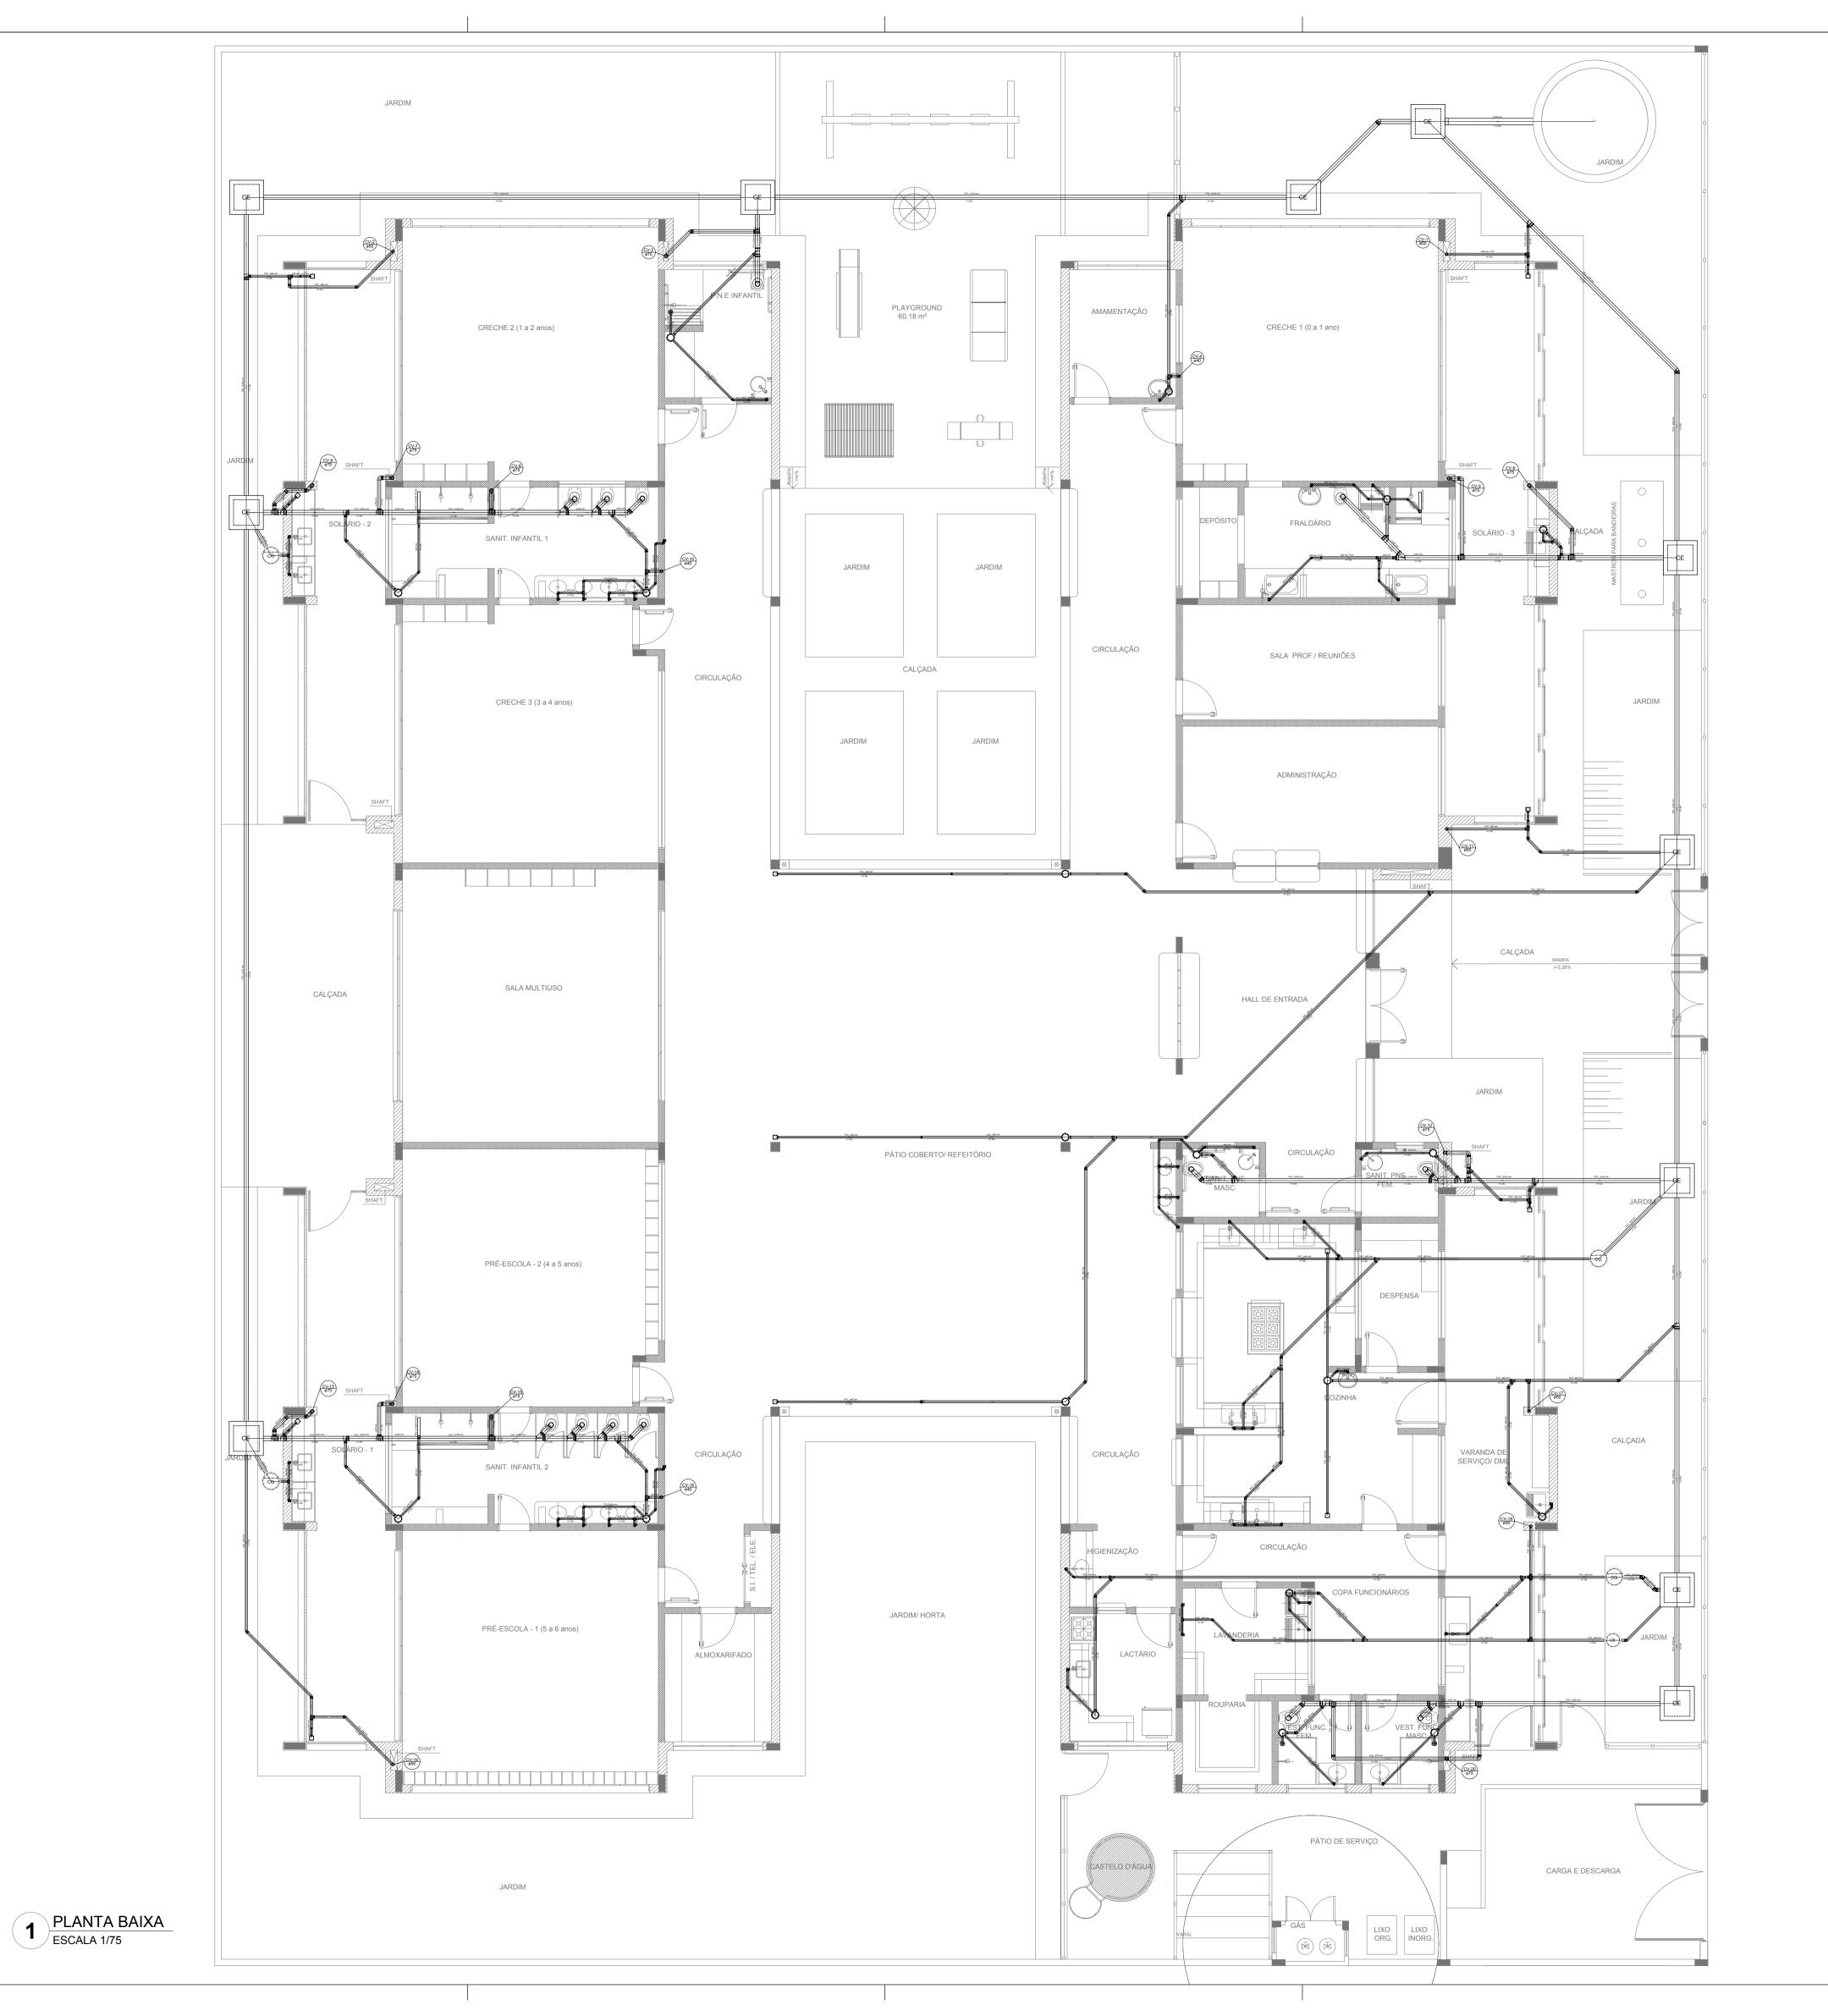



NOTAS

- OS PROJETOS DEVEM SER ADAPTADOS TECNICAMENTE CONFORME AS NECESSIDADES MUNICIPAIS; - PARA COLETA DOS DEJETOS OBSERVAR POSTURAS MUNICIPAIS;

- CASO SEJA NECESSÁRIA A ELABORAÇÃO DE PROJETO DE FOSSA E SUMIDOURO, ESTE FICARÁ A CARGO DO ENTE

- O ENTE FEDERADO DEVERÁ REALIZAR AS ALTERAÇÕES NECESSÁRIAS ATÉ A A APROVAÇÃO E, APÓS ESTA, INCLUIR NO SISTEMA - SIMEC - NOVO PROJETO E NOVA ART DO ENGENHEIRO RESPONSÁVEL PELAS ADEQUAÇÕES; - EXECUTAR ESTE PROJETO JUNTAMENTE COM O PROJETO ESTRUTURAL;

- ANTES DA CONCRETAGEM PREVER PASSAGEM PARA TUBULAÇÕPES DENTRO DOS LIMITES ESTABELECIDOS PELA NBR 6118:2014;

REFERÊNCIAS:

- MEMORIAL DESCRITIVO E ESPECIFICAÇÕES TÉCNICAS; - PLANILHA DE QUANTITATIVOS.

Atendimento à NBR 9050/2015; JANEIRO/ 2017 Alteração: quadro de áreas, sanitários infantis 1 e 2, altura da platibanda, mobiliário e equipamento, altura da cerâmica nos sanitários, cor dos portões dos solários e altura da porta PA4; Acréscimo das duchas higiênicas e escaninhos pré-escola. Retirada da chapa de aço abixo da platibanda.

N° DATA DESCRIÇÃO

CONTROLE DE REVISÕES



Ministério da **Educação**

PROJETO PADRÃO - FNDE

PROPRIETÁRIO: ENDEREÇO: MUNICÍPIO - UF:

PROPRIETÁRIO


RESP. TÉCNICO CREA

AUTOR DO PROJETO

OBSERVAÇÕES:

PROGRAMA PROINFÂNCIA - PROJETO TIPO 2

			_
	PROJETO DE	INSTALAÇÕES	
COORDENAÇÃO CGEST - Coordenação Geral de Infraestrutura Educacional	LANÇAMI	SGOTO SANITÁRIO ENTO DA REDE NTA BAIXA	HEG
FORMATO (841x630)	REVISÃO R.00 R.01 R.02	ESCALA 1/75 DATA EMISSÃO JANEIRO/2017	PRANCHA 01/05

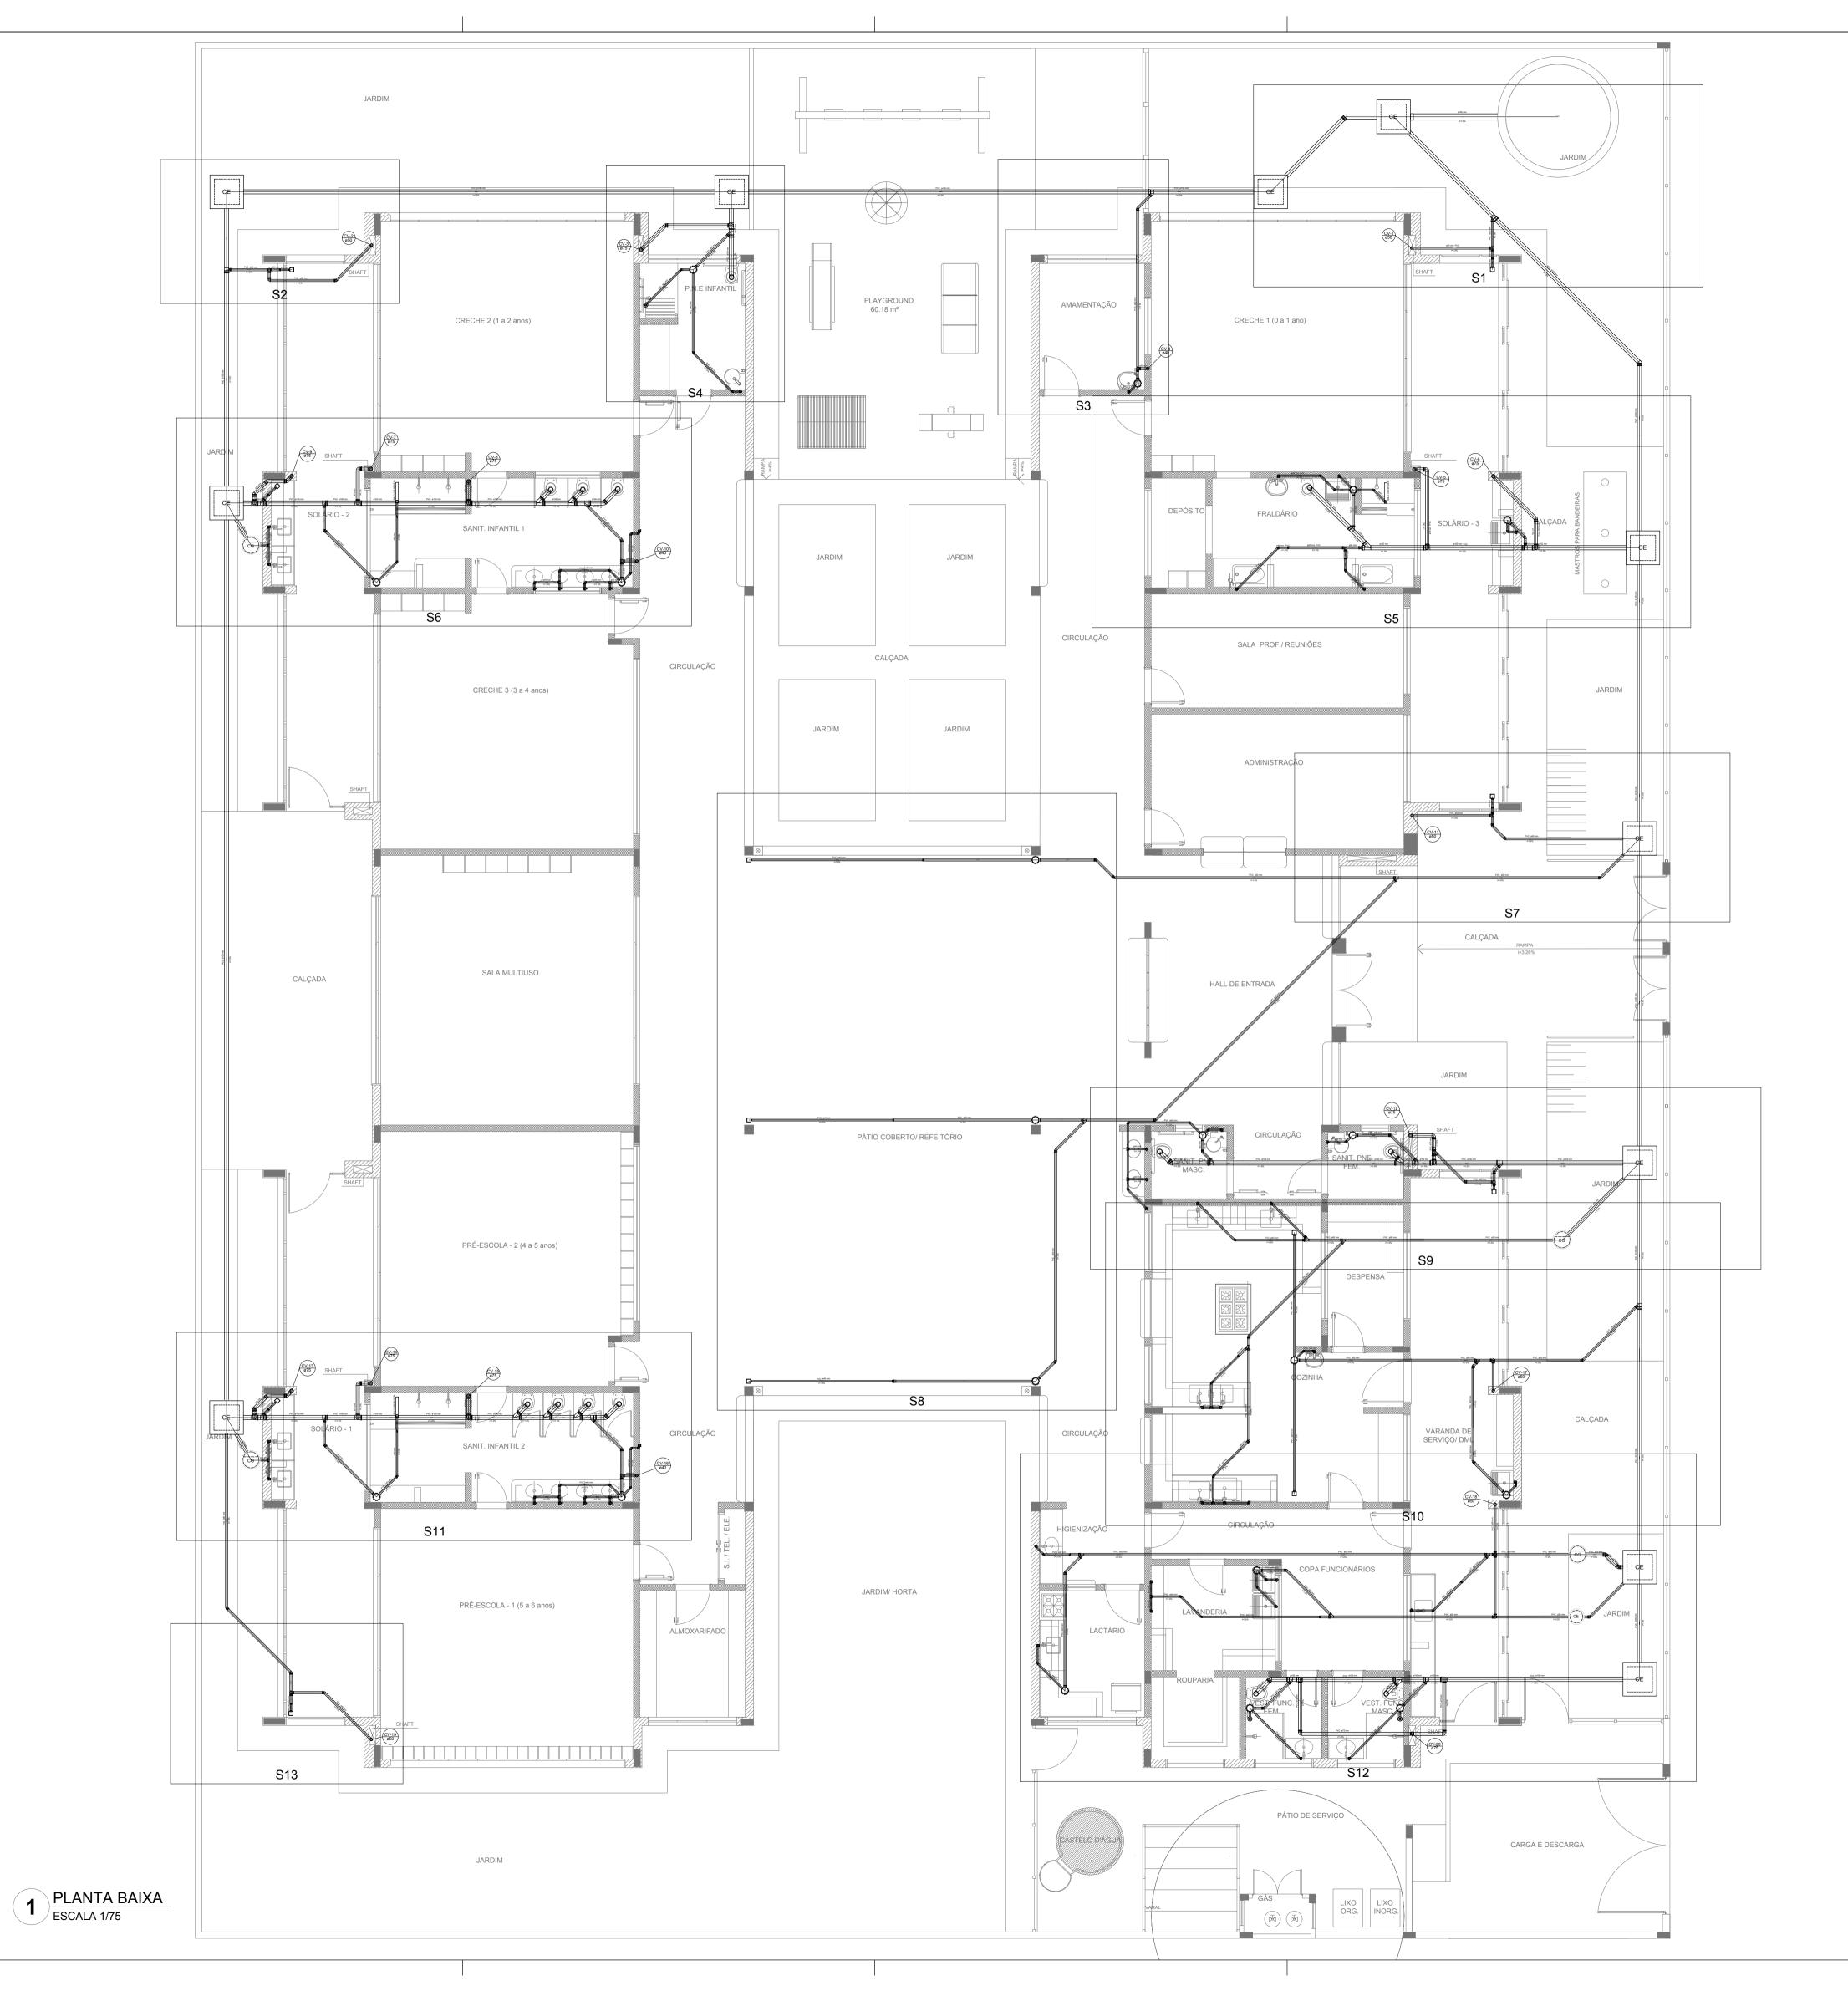



NOTAS

- OS PROJETOS DEVEM SER ADAPTADOS TECNICAMENTE CONFORME AS NECESSIDADES MUNICIPAIS; - PARA COLETA DOS DEJETOS OBSERVAR POSTURAS MUNICIPAIS;

- CASO SEJA NECESSÁRIA A ELABORAÇÃO DE PROJETO DE FOSSA E SUMIDOURO, ESTE FICARÁ A CARGO DO ENTE

- O ENTE FEDERADO DEVERÁ REALIZAR AS ALTERAÇÕES NECESSÁRIAS ATÉ A A APROVAÇÃO E, APÓS ESTA, INCLUIR NO SISTEMA - SIMEC - NOVO PROJETO E NOVA ART DO ENGENHEIRO RESPONSÁVEL PELAS ADEQUAÇÕES;

- EXECUTAR ESTE PROJETO JUNTAMENTE COM O PROJETO ESTRUTURAL; - ANTES DA CONCRETAGEM PREVER PASSAGEM PARA TUBULAÇÕPES DENTRO DOS LIMITES ESTABELECIDOS PELA NBR 6118:2014;

REFERÊNCIAS:

- MEMORIAL DESCRITIVO E ESPECIFICAÇÕES TÉCNICAS; - PLANILHA DE QUANTITATIVOS.

Atendimento à NBR 9050/ 2015; JANEIRO/ 2017 Alteração: quadro de áreas, sanitários infantis 1 e 2, altura da platibanda, mobiliário e equipamento, altura da cerâmica nos sanitários, cor dos portões dos solários e altura da porta PA4; Acréscimo das duchas higiênicas e escaninhos pré-escola. Retirada da chapa de aço abixo da platibanda. N° DATA DESCRIÇÃO

CONTROLE DE REVISÕES

PROPRIETÁRIO:

ENDEREÇO:



Ministério da **Educação**

PROJETO PAD	RÃO - FNDE
-------------	------------

MUNICÍPIO - UF: PROPRIETÁRIO RESP. TÉCNICO CREA

AUTOR DO PROJETO

CREA


OBSERVAÇÕES:

(841x630)

PROGRAMA PROINFÂNCIA - PROJETO TIPO 2

	PROJETO D	E INSTALAÇÕES	
COORDENAÇÃO CGEST - Coordenação Geral de Infraestrutura Educacional	INDICAÇ	E ESGOTO SANITÁRIO ÃO DOS DETALHES LANTA BAIXA	HE
FORMATO	REVISÃO R.00 R.01	ESCALA 1/75 DATA EMISSÃO	PRANCHA 02/05

JANEIRO/2017

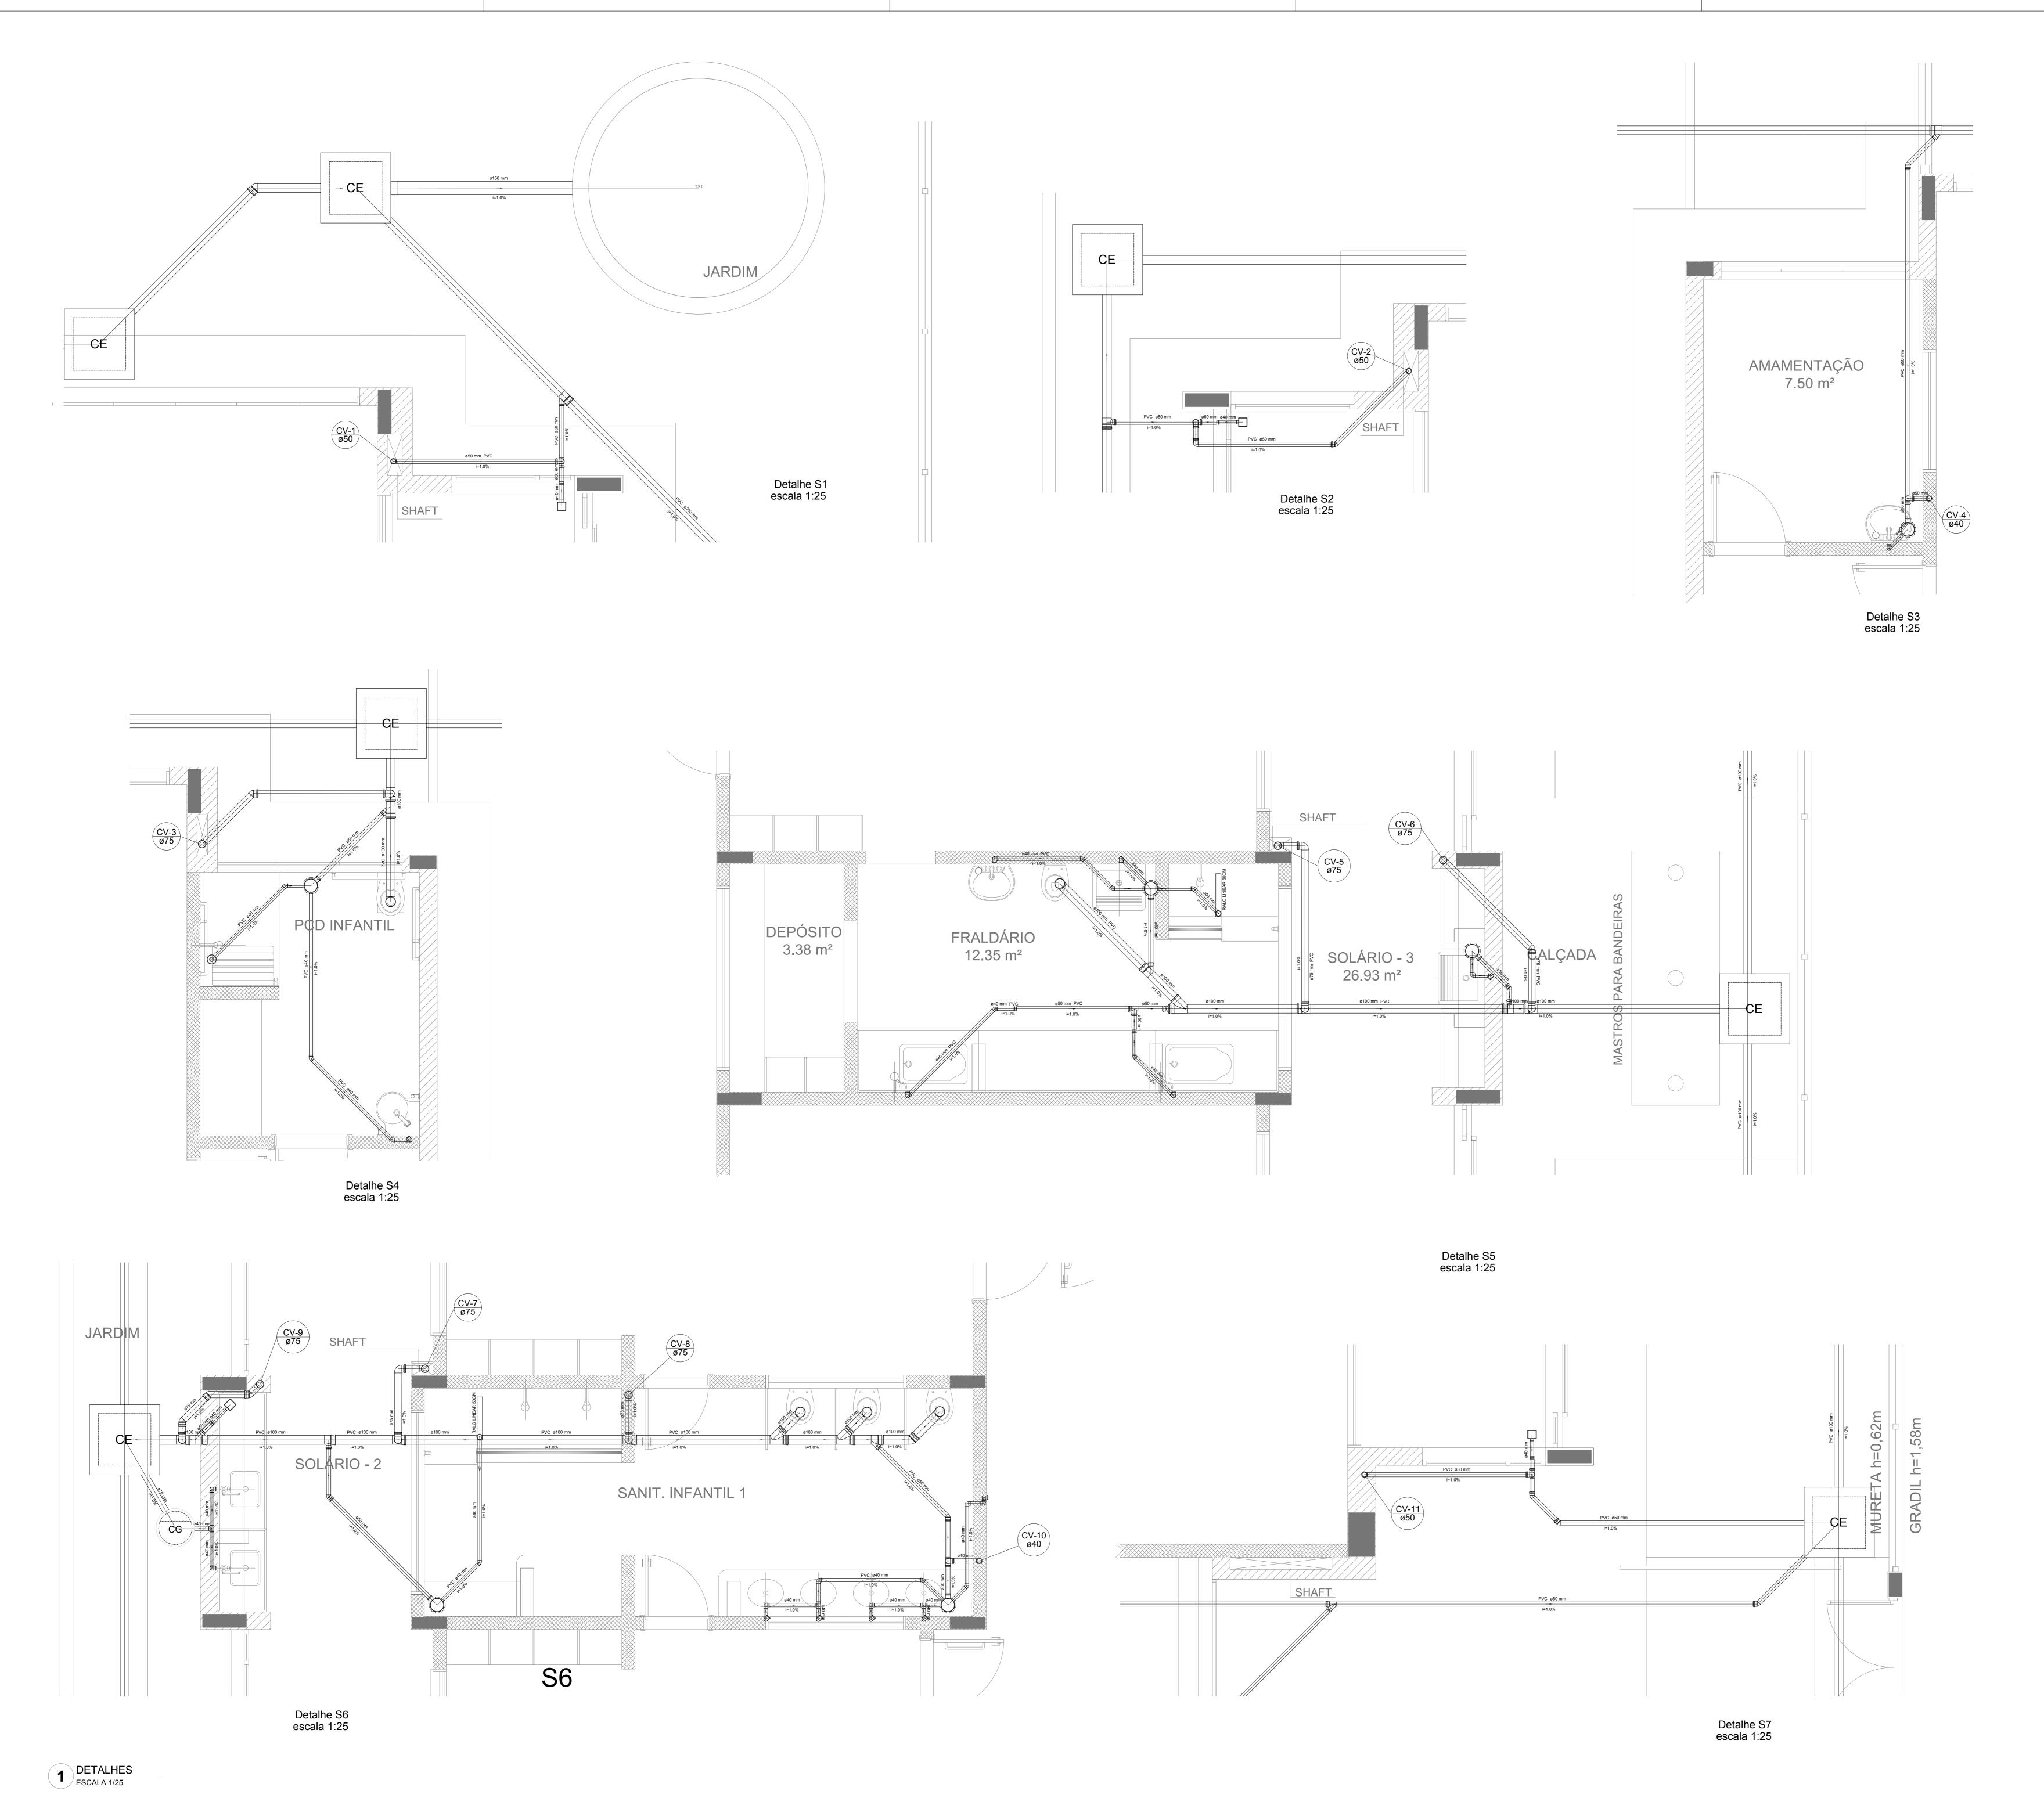

PROPRIETÁRIO

RESP. TÉCNICO

RESP. TÉCNICO

OREA

AUTOR DO PROJETO

CREA

RA

RA

RA

PROGRAMA PROINFÂNCIA - PROJETO TIPO 2

PROJETO DE INSTALAÇÕES

CODRIBHAÇÃO

CGEST - COOTIGENÇÃO

GERI de Infraestrutura
Educacional

FORMATO

AU (11806/841)

RO2

RO3

RO3

RO3

RO4

RO5

BOALA

B

- OS PROJETOS DEVEM SER ADAPTADOS TECNICAMENTE CONFORME AS NECESSIDADES MUNICIPAIS; - PARA COLETA DOS DEJETOS OBSERVAR POSTURAS MUNICIPAIS;

REFERÊNCIAS:

CONTROLE DE REVISÕES

PROPRIETÁRIO:

ENDEREÇO:

- MEMORIAL DESCRITIVO E ESPECIFICAÇÕES TÉCNICAS; - PLANILHA DE QUANTITATIVOS.

Atendimento à NBR 9050/ 2015;

- CASO SEJA NECESSÁRIA A ELABORAÇÃO DE PROJETO DE FOSSA E SUMIDOURO, ESTE FICARÁ A CARGO DO ENTE FEDERADO;

- O ENTE FEDERADO DEVERÁ REALIZAR AS ALTERAÇÕES NECESSÁRIAS ATÉ A A APROVAÇÃO E, APÓS ESTA, INCLUIR NO SISTEMA - SIMEC - NOVO PROJETO E NOVA ART DO ENGENHEIRO RESPONSÁVEL PELAS ADEQUAÇÕES;
- EXECUTAR ESTE PROJETO JUNTAMENTE COM O PROJETO ESTRUTURAL;
- ANTES DA CONCRETAGEM PREVER PASSAGEM PARA TUBULAÇÕPES DENTRO DOS LIMITES ESTABELECIDOS PELA NBR

JANEIRO/ 2017 Alteração: quadro de áreas, sanitários infantis 1 e 2, altura da platibanda, mobiliário e equipamento, altura da cerâmica nos sanitários, cor dos portões dos solários e altura da porta PA4;

01 AGOSTO/ 2016 Alteração paredes - shaft para tubulação hidráulica e detalhamento; alteração da altura da platibanda.

PROJETO PADRÃO - FNDE

Acréscimo das duchas higiênicas e escaninhos pré-escola. Retirada da chapa de aço abixo da platibanda.

Ministério da **Educação**

CAIXA DE INSPEÇÃO ESGOTO SIMPLES

CG

CAIXA DE GORDURA

(CE) CAIXA DE ESGOTO

RALO SIFONADO

RALO LINEAR 50CM

JOELHO 90- COLUNA

RALO SECO

√I JOELHO 45

BUCHA DE REDUÇÃO LONGA

CAIXA SIFONADA

TÊ 45

| ₫ TÊ 90


RAMAIS DE VENTILAÇÃO


REDUÇÃO EXCÊNTRICA


TÊ 90 COM REDUÇÃO


JUNÇÃO SIMPLES

REDUÇÃO EXCÊNTRICA - SUPERIOR

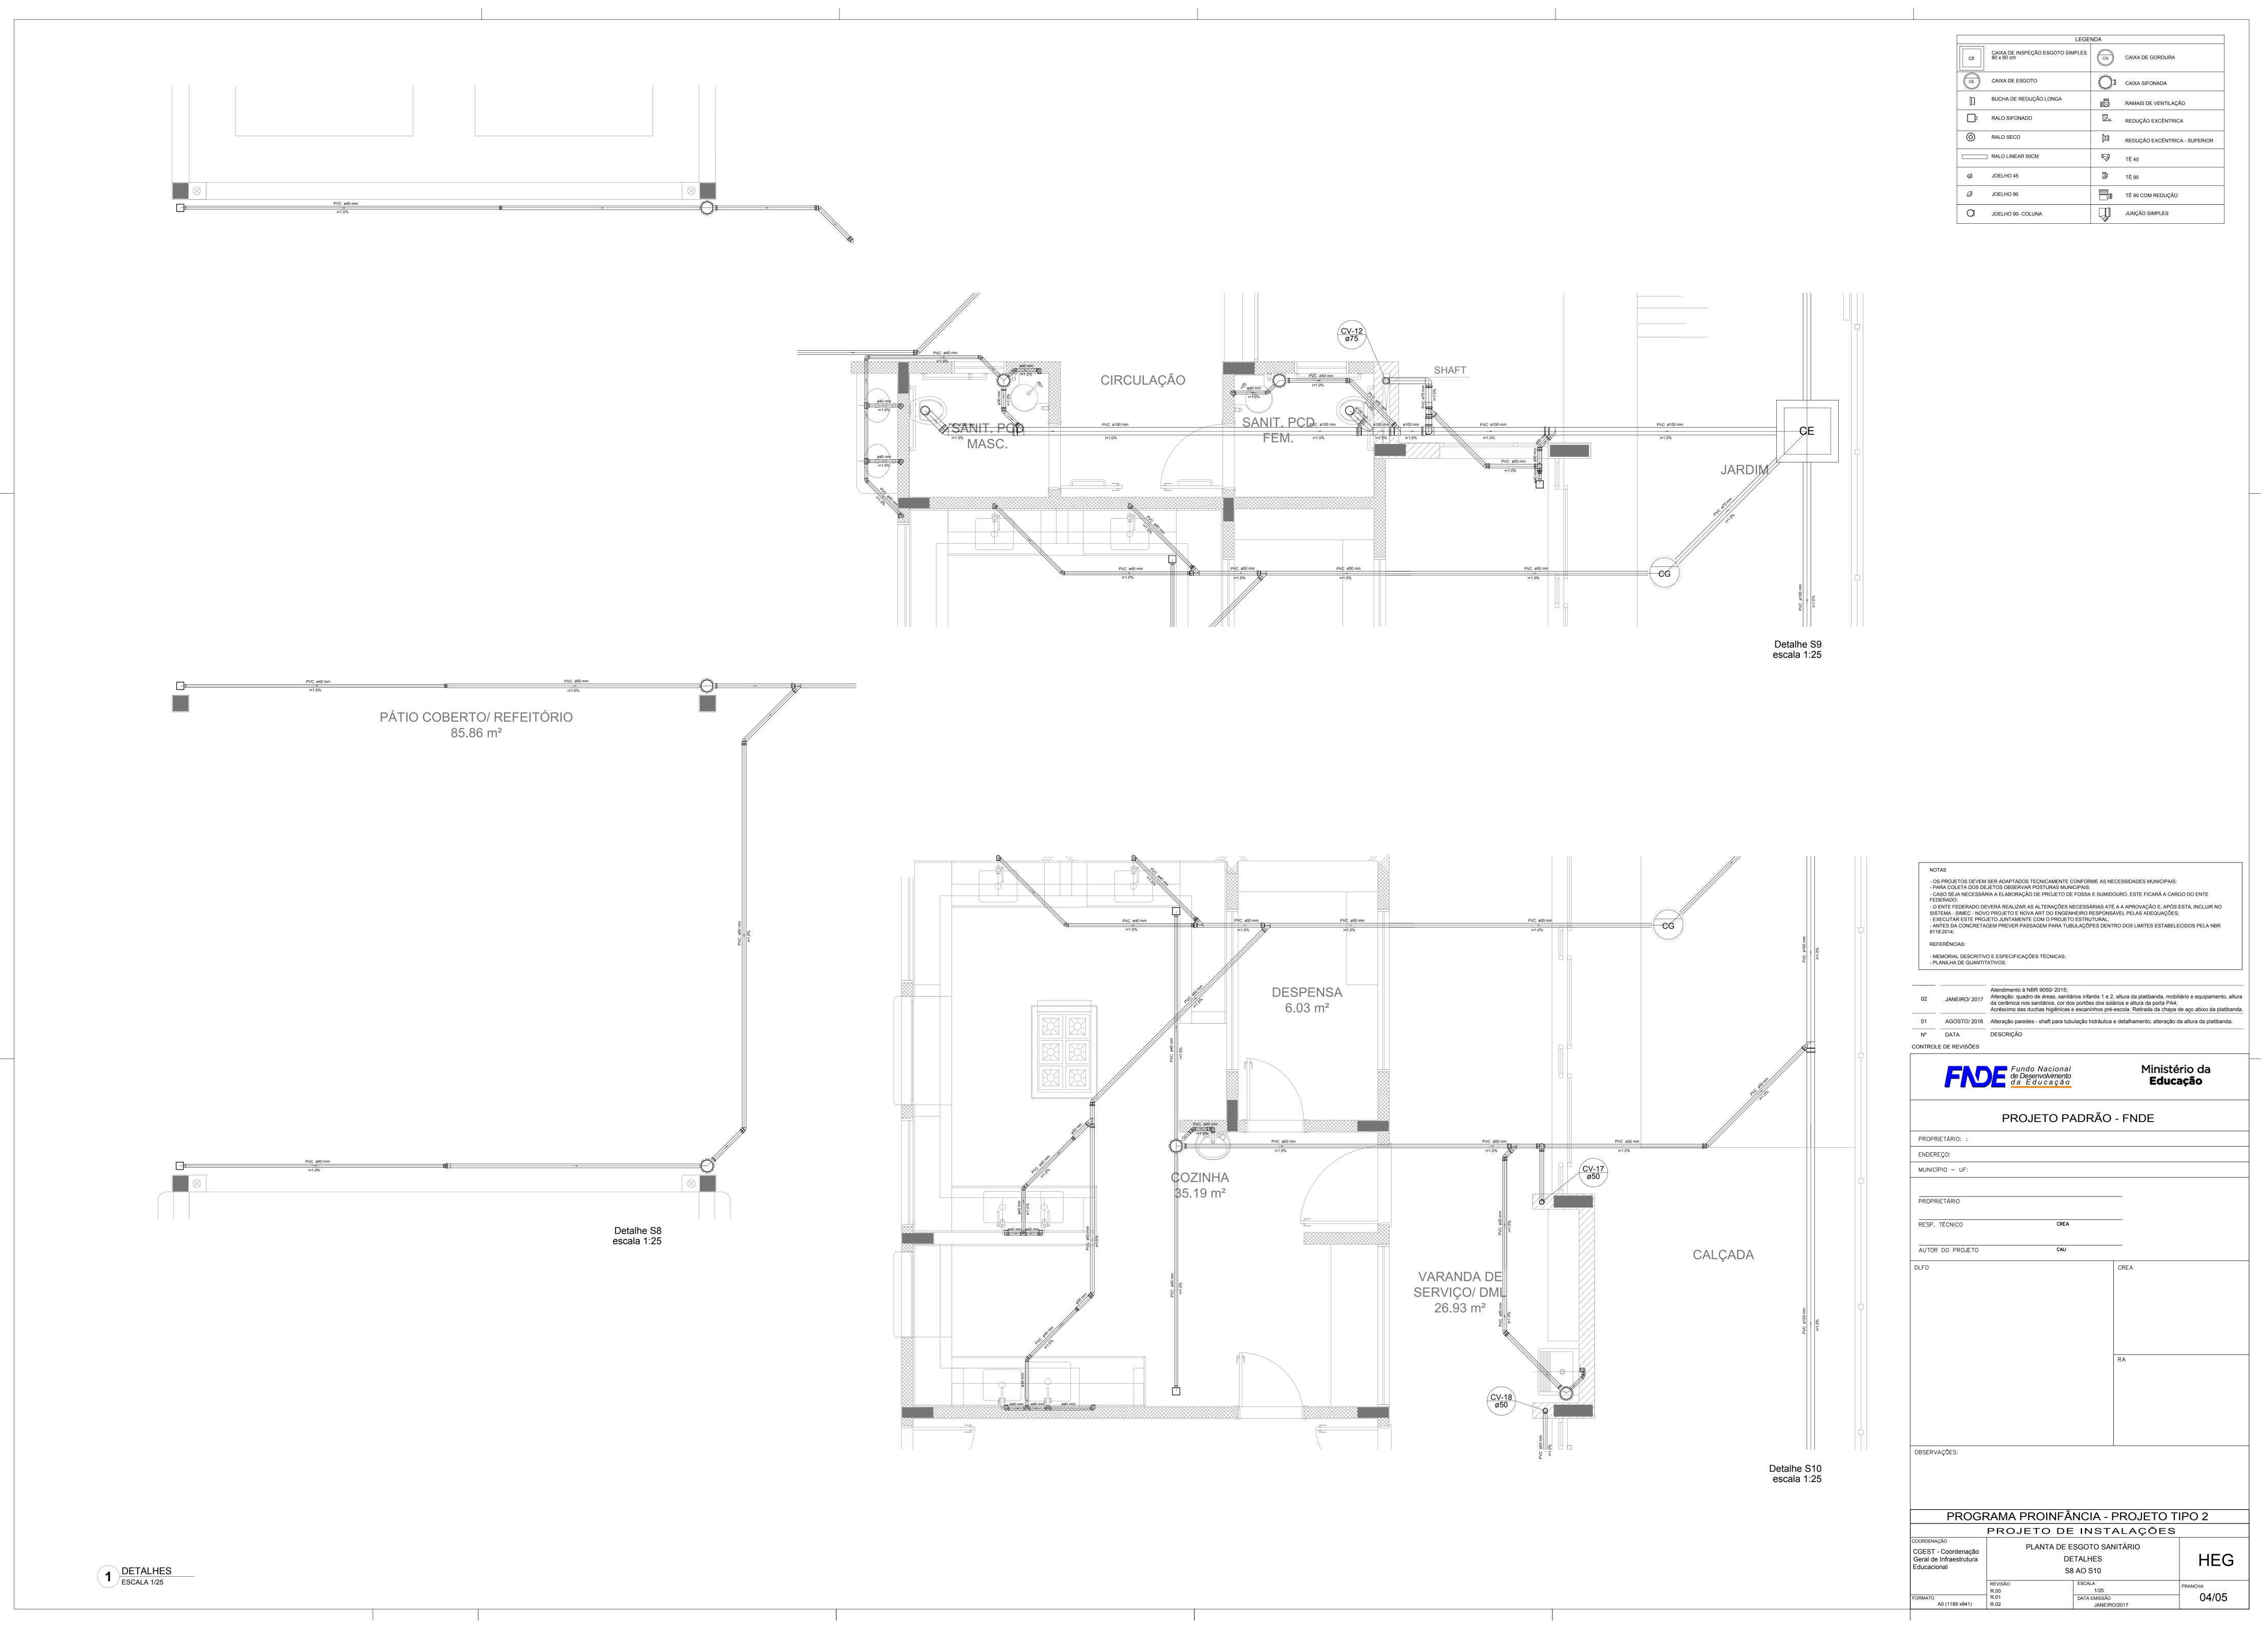

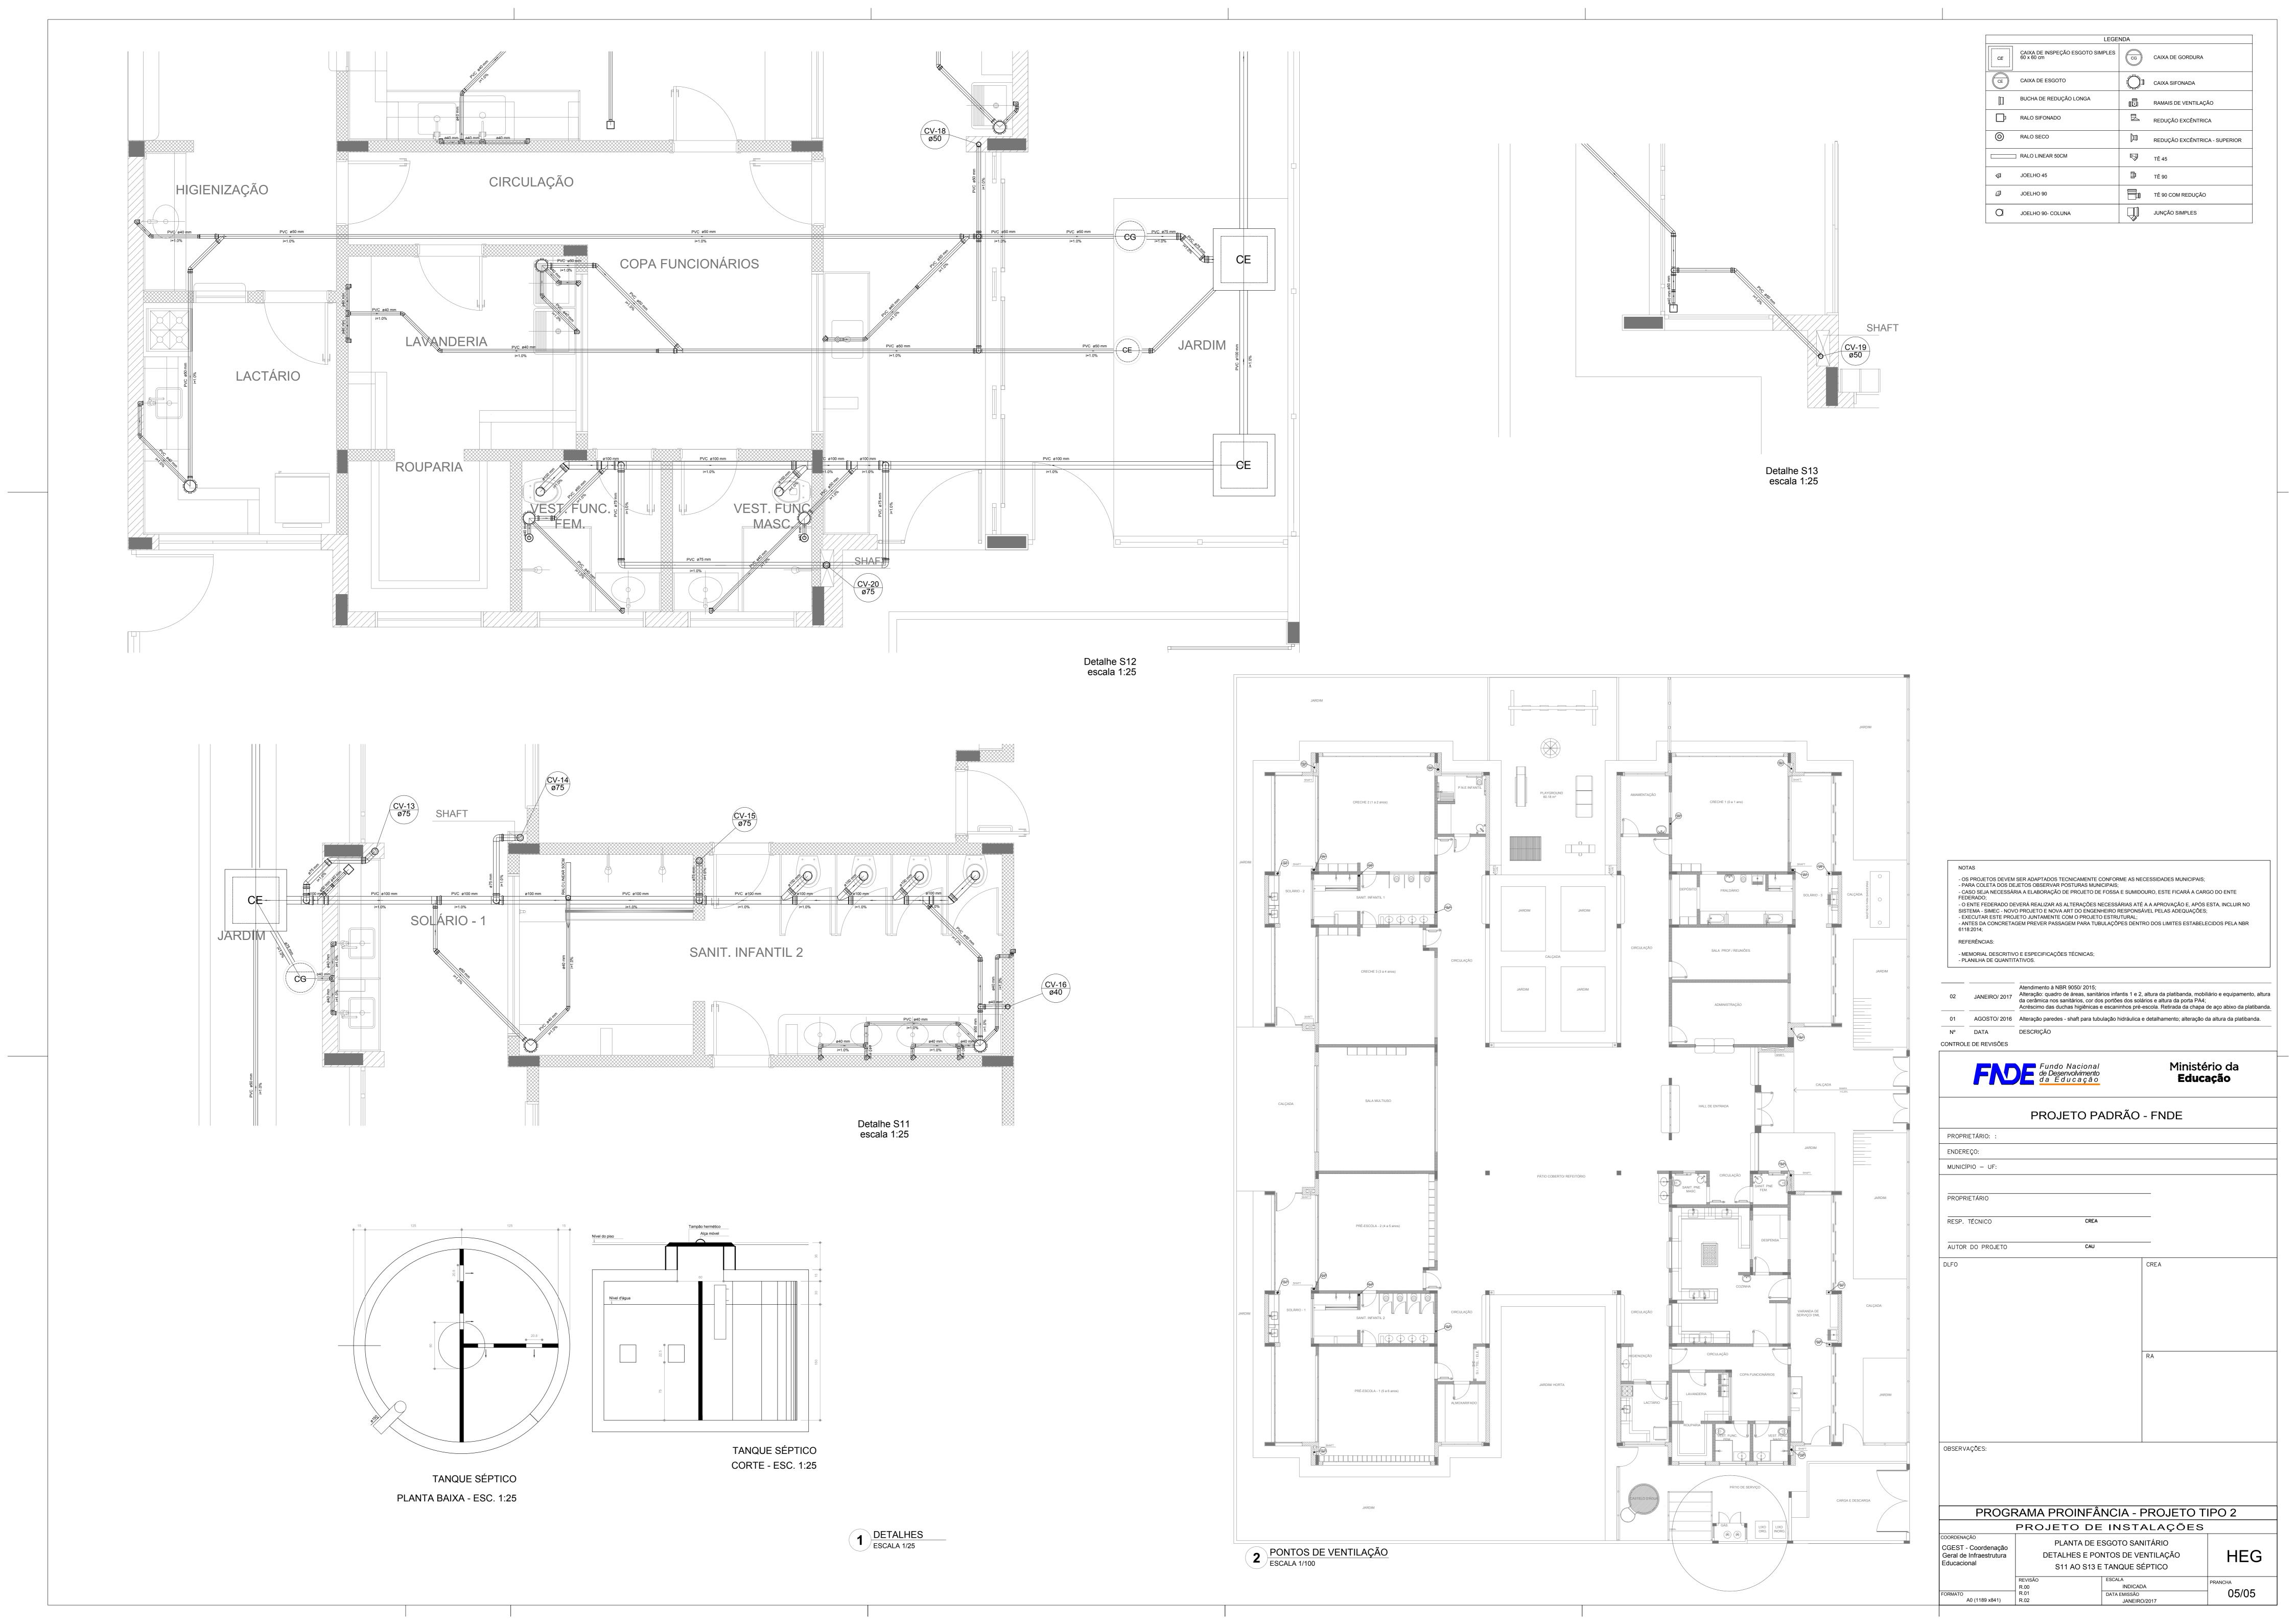


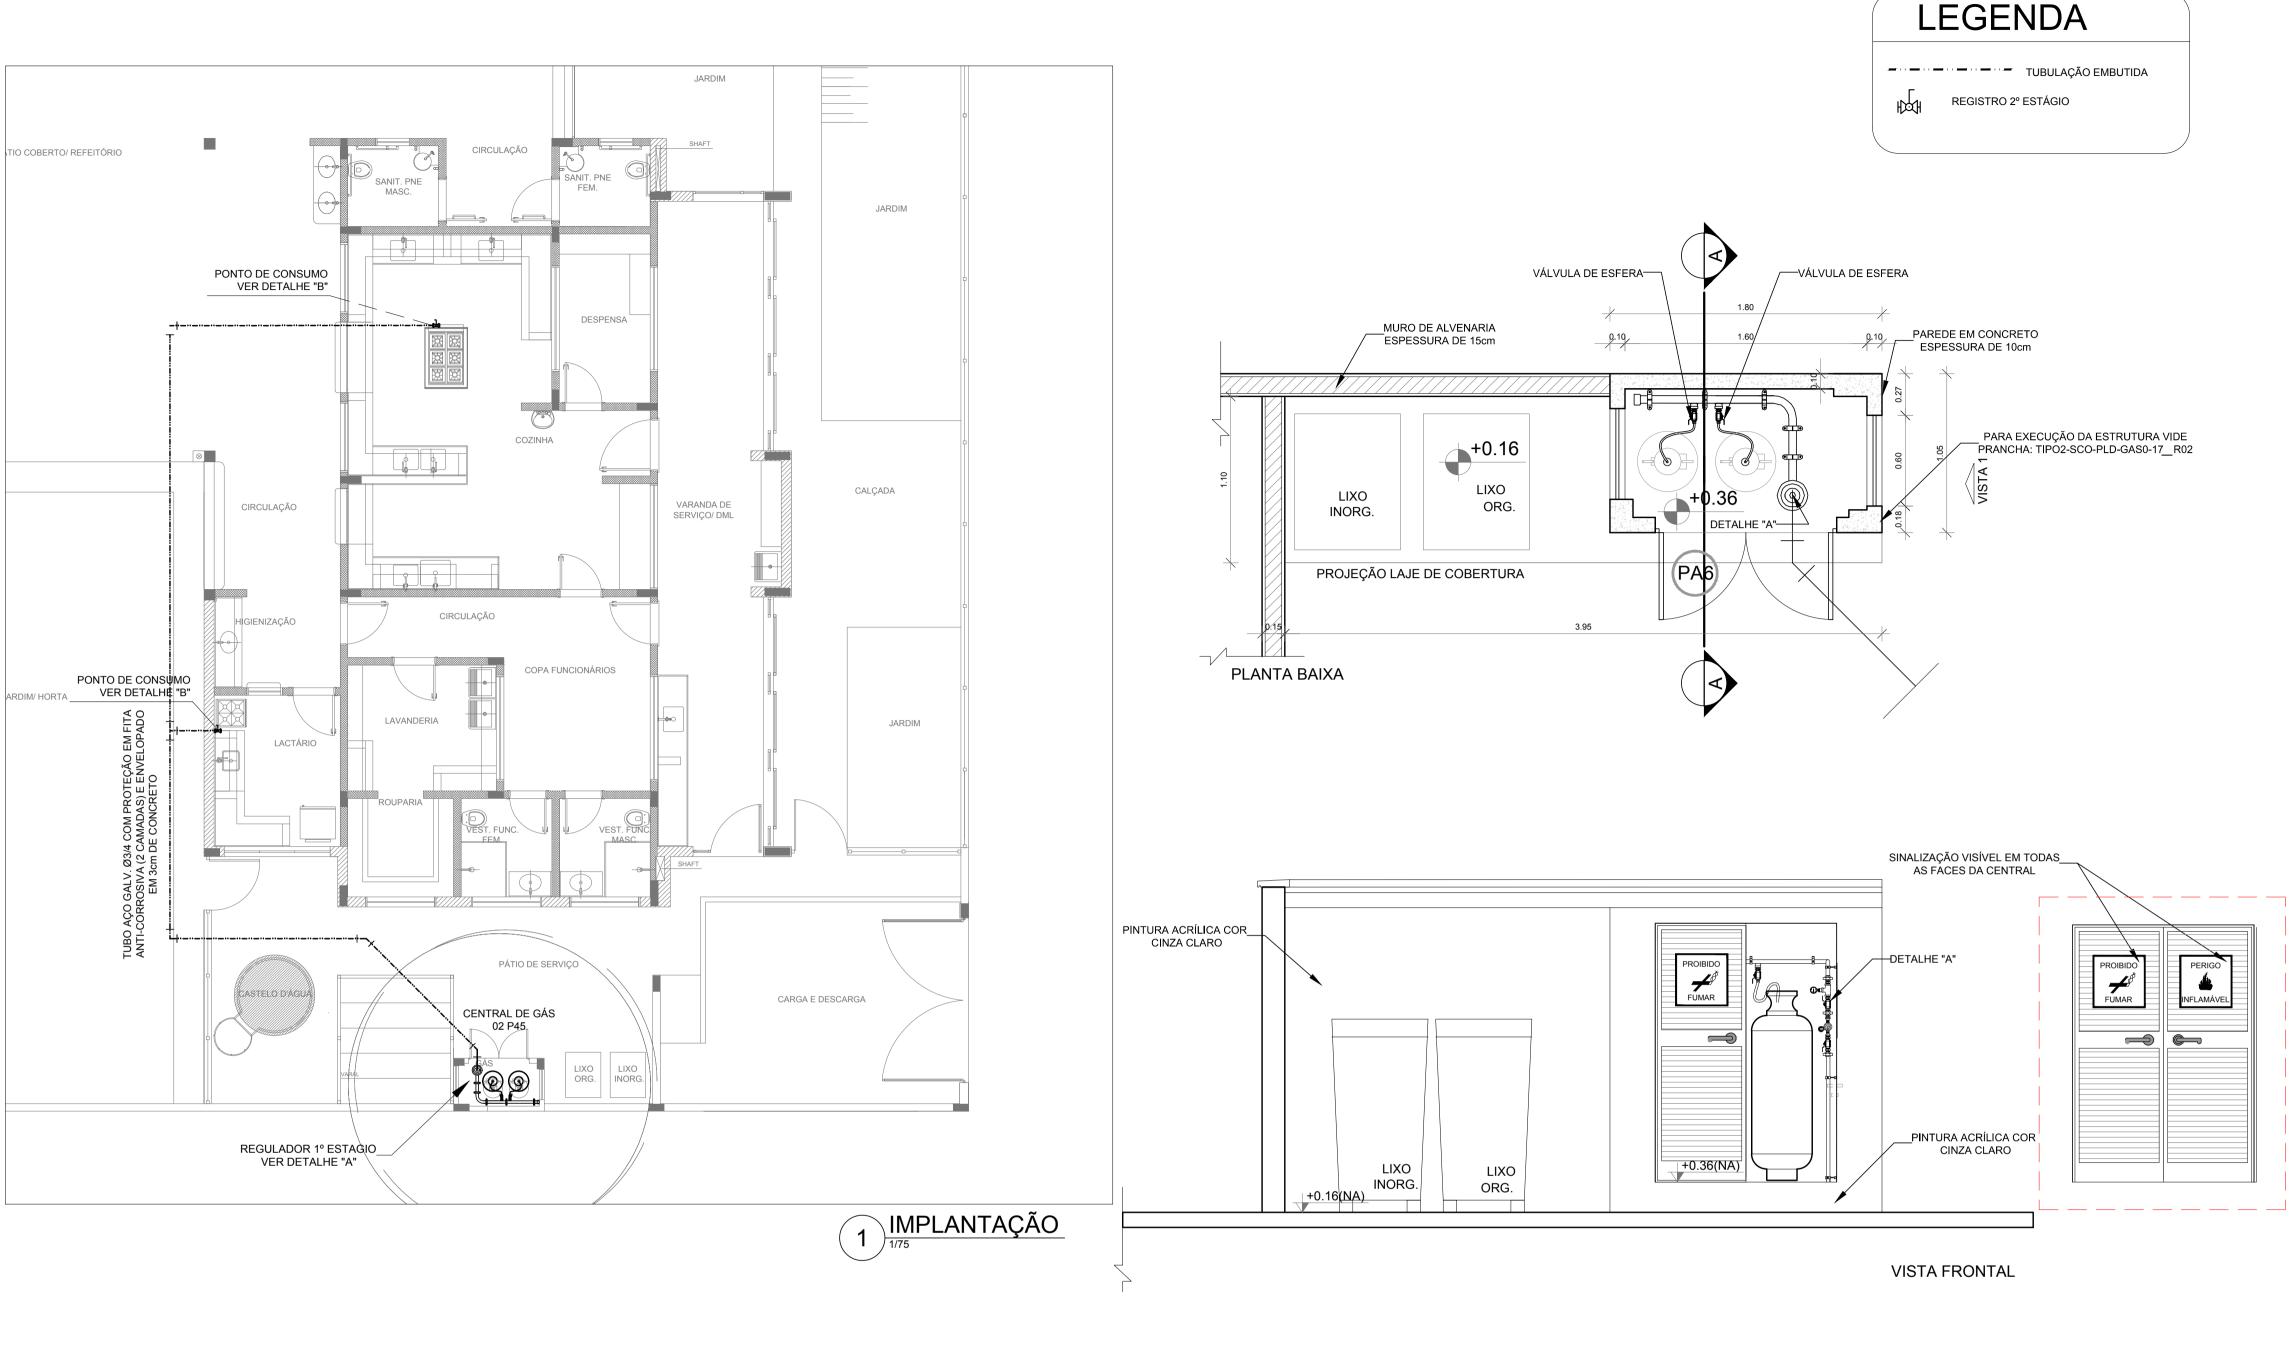

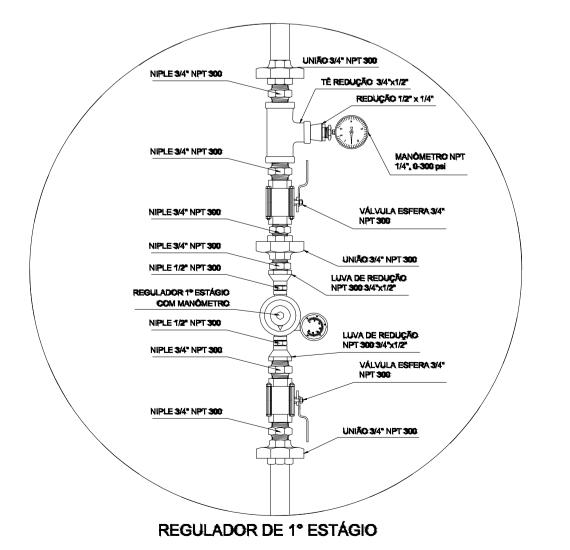





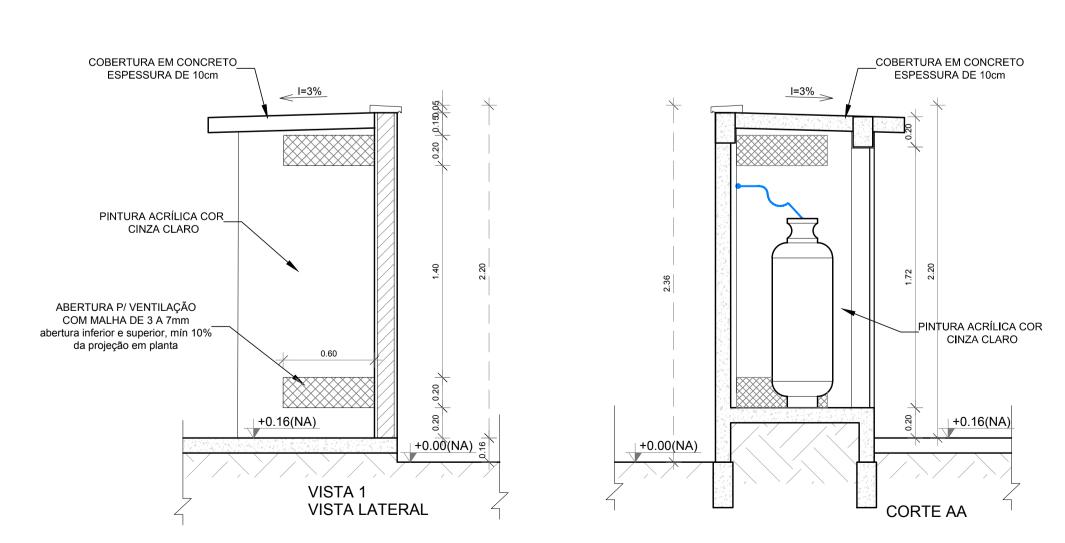

DETALHE CENTRAL GLP

OBSERVAÇÕES GERAIS:

- 01 A CENTRAL DE GLP DEVERÁ ESTAR NO MÍNIMO A 1,50 METROS DE DISTÂNCIA DE QUALQUER TIPO DE ABERTURAS COMO: RALOS, POÇOS, CANALETAS, CAIXA DE PASSAGEM E ABERTURAS PARA COMPARTIMENTOS SUBTERRÂNEOS; E OUTRAS QUE ESTEJAM EM NÍVEL INFERIOR;
- 02 A CENTRAL DE GLP DEVERÁ ESTAR NO MÍNIMO A 3,00 METROS DE FONTES DE MATERIAL DE FÁCIL COMBUSTÃO E DE QUALQUER FONTE DE IGNIÇÃO (ESTACIONAMENTO E DE REDE ÉLETRICA, RAMPAS DE ACESSO AO SUBSOLO);
- 03 OS RECIPIENTES DE GÁS DA CENTRAL DE GLP OBEDECEM AO AFASTAMETNO DE 6M DE OUTROS DEPÓSITOS DE INFLAMÁVEIS E 15M DE DEPÓSITOS DE HIDROGÊNO DE ACORDO COM A NBR 13523 DA ABNT;
- 04 NÃO ARMAZENAR QUALQUER TIPO DE MATERIAL DENTRO DA CENTRAL DE GLP; 05 - PARA INTERLIGAÇÃO COM FLEXÍVEL DE AÇO OU MANGUEIRAS DE PVC O COMPRIMENTO MÁXIMO DEVE SER DE 80
- 06 O ABRIGO DA CENTRAL TERÁ RESISTÊNCIA MÍNIMA AO FOGO DE 2Hs E A BASE É FIRME E EM NÍVEL SUPERIOR AO
- PISO CIRCUNDANTE COM VENTILAÇÃO LATERAL INFERIOR E SUPERIOR; 07 - A TUBULAÇÃO DE GLP NÃO PODE PASSAR EM COMPARTIMENTO NÃO VENTILADO COMO: PORÕES, CAIXAS
- PERDIDAS, FORROS FALSOS E OUTROS; 08 - A TUBULAÇÃO DEVERÁ TER UM AFASTAMENTO MÍNIMO DE 3,00 METROS DE PARA-RAIOS E SEUS DEVIDOS PONTOS
- DE ATERRAMENTO; 09 - É VEDADA A LOCALIZAÇÃO DO ABRIGO DE MEDIDORES OU REGULADORES DE 2° ESTÁGIO NA ANTECÂMARA E/OU
- NAS ESCADAS DE EMERGÊNCIA; 10 - AS TUBULAÇÕES APARENTES, DEVEM ESTAR AFASTADAS, NO MÍNIMO 0,50 METROS DE CONDUTORES ELÉTRICOS
- DESPROTEGIDOS E 0,30 METROS CASO OS MESMOS SEJAM PROTEGIDOS POR CONDUITES; 11 - A TUBULAÇÃO APARENTE DEVERÁ SER PINTADA NA COR AMARELA;
- 12 A REDE DE DISTRIBUIÇÃO EMBUTIDA, EM LOCAL QUE NÃO POSSUA PLENA ESTANQUEIDADE, SERÁ ENVOLVIDA EM FITA ADESIVA PRÓPRIA QUE GARANTA A ESTANQUEIDADE E RECOBERTA (ENVELOPADA) POR CAMADA DE CONCRETO
- COM ESPESSURA MINIMA DE 3 cm;
- 13 SERÃO UTILIZADOS TUBOS E CONEXÕES CONFORME PREVISTO NA NBR 13523 ITEM 5.3 14 - DEVEM SER COLOCADOS AVISOS COM LETRAS NÃO MENORES QUE 50 MILÍMETROS, EM QUANTIDADE TAL QUE
- POSSAM SER VISUALIZADAS DE QUALQUER DIREÇÃO DE ACESSO A CENTRAL DE GLP CONTENDO OS SEGUINTES DIZERES: "PERIGO - INFLAMÁVEL" E "PROIBIDO FUMAR";
- 15 O EXTINTOR EXTERNO SERÁ PROTEGIDO CONTRA INTERPÉRIES E DANOS FÍSICOS EM POTENCIAL; 16 - FAZER O TESTE DE ESTANQUEIDADE

CARACTERÍSTICAS ESPECÍFICAS DO GLP

- QUANTO À LOCALIZAÇÃO: DE SUPERFÍCIE; - QUANTO AO FORMATO: CILÍNDRICOS;
- QUANTO À POSIÇÃO: VERTICAIS;
- QUANTO À FIXAÇÃO: NÃO FIXOS;
- QUANTO AO MANUSEIO: TRANSPORTÁVEIS; - QUANTO AO ABASTECIMENTO: TROCADOS.

PRESSÕES DE TRABALHO

- REDE PRIMÁRIA: ENTRE REGULARODES DE 1º E 2º ESTÁGIO = 150 kPa; - REDE SECUNDÁRIA: 'PÓS REGULADORES DE 2º ESTÁGIO = 5kPa.

- OS PROJETOS DEVEM SER ADAPTADOS TECNICAMENTE CONFORME AS EXIGÊNCIAS DO CORPO DE BOMBEIROS ESTADUAI; - O ENTE FEDERADO DEVERÁ REALIZAR AS ALTERAÇÕES NECESSÁRIAS ATÉ A A APROVAÇÃO E, APÓS ESTA, INCLUIR NO SISTEMA - SIMEC - NOVO PROJETO E NOVA ART DO ENGENHEIRO RESPONSÁVEL PELAS ADEQUAÇÕES;

- MEMORIAL DESCRITIVO E ESPECIFICAÇÕES TÉCNICAS

Atendimento à NBR 9050/ 2015;

Alteração: quadro de áreas, sanitários infantis 1 e 2, altura da platibanda, mobiliário e equipamento, altura da cerâmica nos sanitários, cor dos portões dos solários e altura da porta PA4; Acréscimo das duchas higiênicas e escaninhos pré-escola. Retirada da chapa de aço abixo da platibanda

AGOSTO/ 2016 Alteração paredes - shaft para tubulação hidráulica e detalhamento; alteração da altura da platibanda.

N° DATA

CONTROLE DE REVISÕES

Educação

PROJETO PADRÃO - FNDE

CREA

CAU

CREA

PROPRIETÁRIO: ENDEREÇO:

MUNICÍPIO - UF:

PROPRIETÁRIO

AUTOR DO PROJETO

RESP. TÉCNICO

OBSERVAÇÕES:

PROGRAMA PROINFÂNCIA - PROJETO TIPO 2

PROJETO DE INSTALAÇÕES

DATA EMISSÃO

CASA DE GÁS CGEST - Coordenação DETALHAMENTO Geral de Infraestrutura Educacional

R.00

R.02


A1 (841x594)

PRANCHA

INDICADA JANEIRO/2017

01/01

HGC

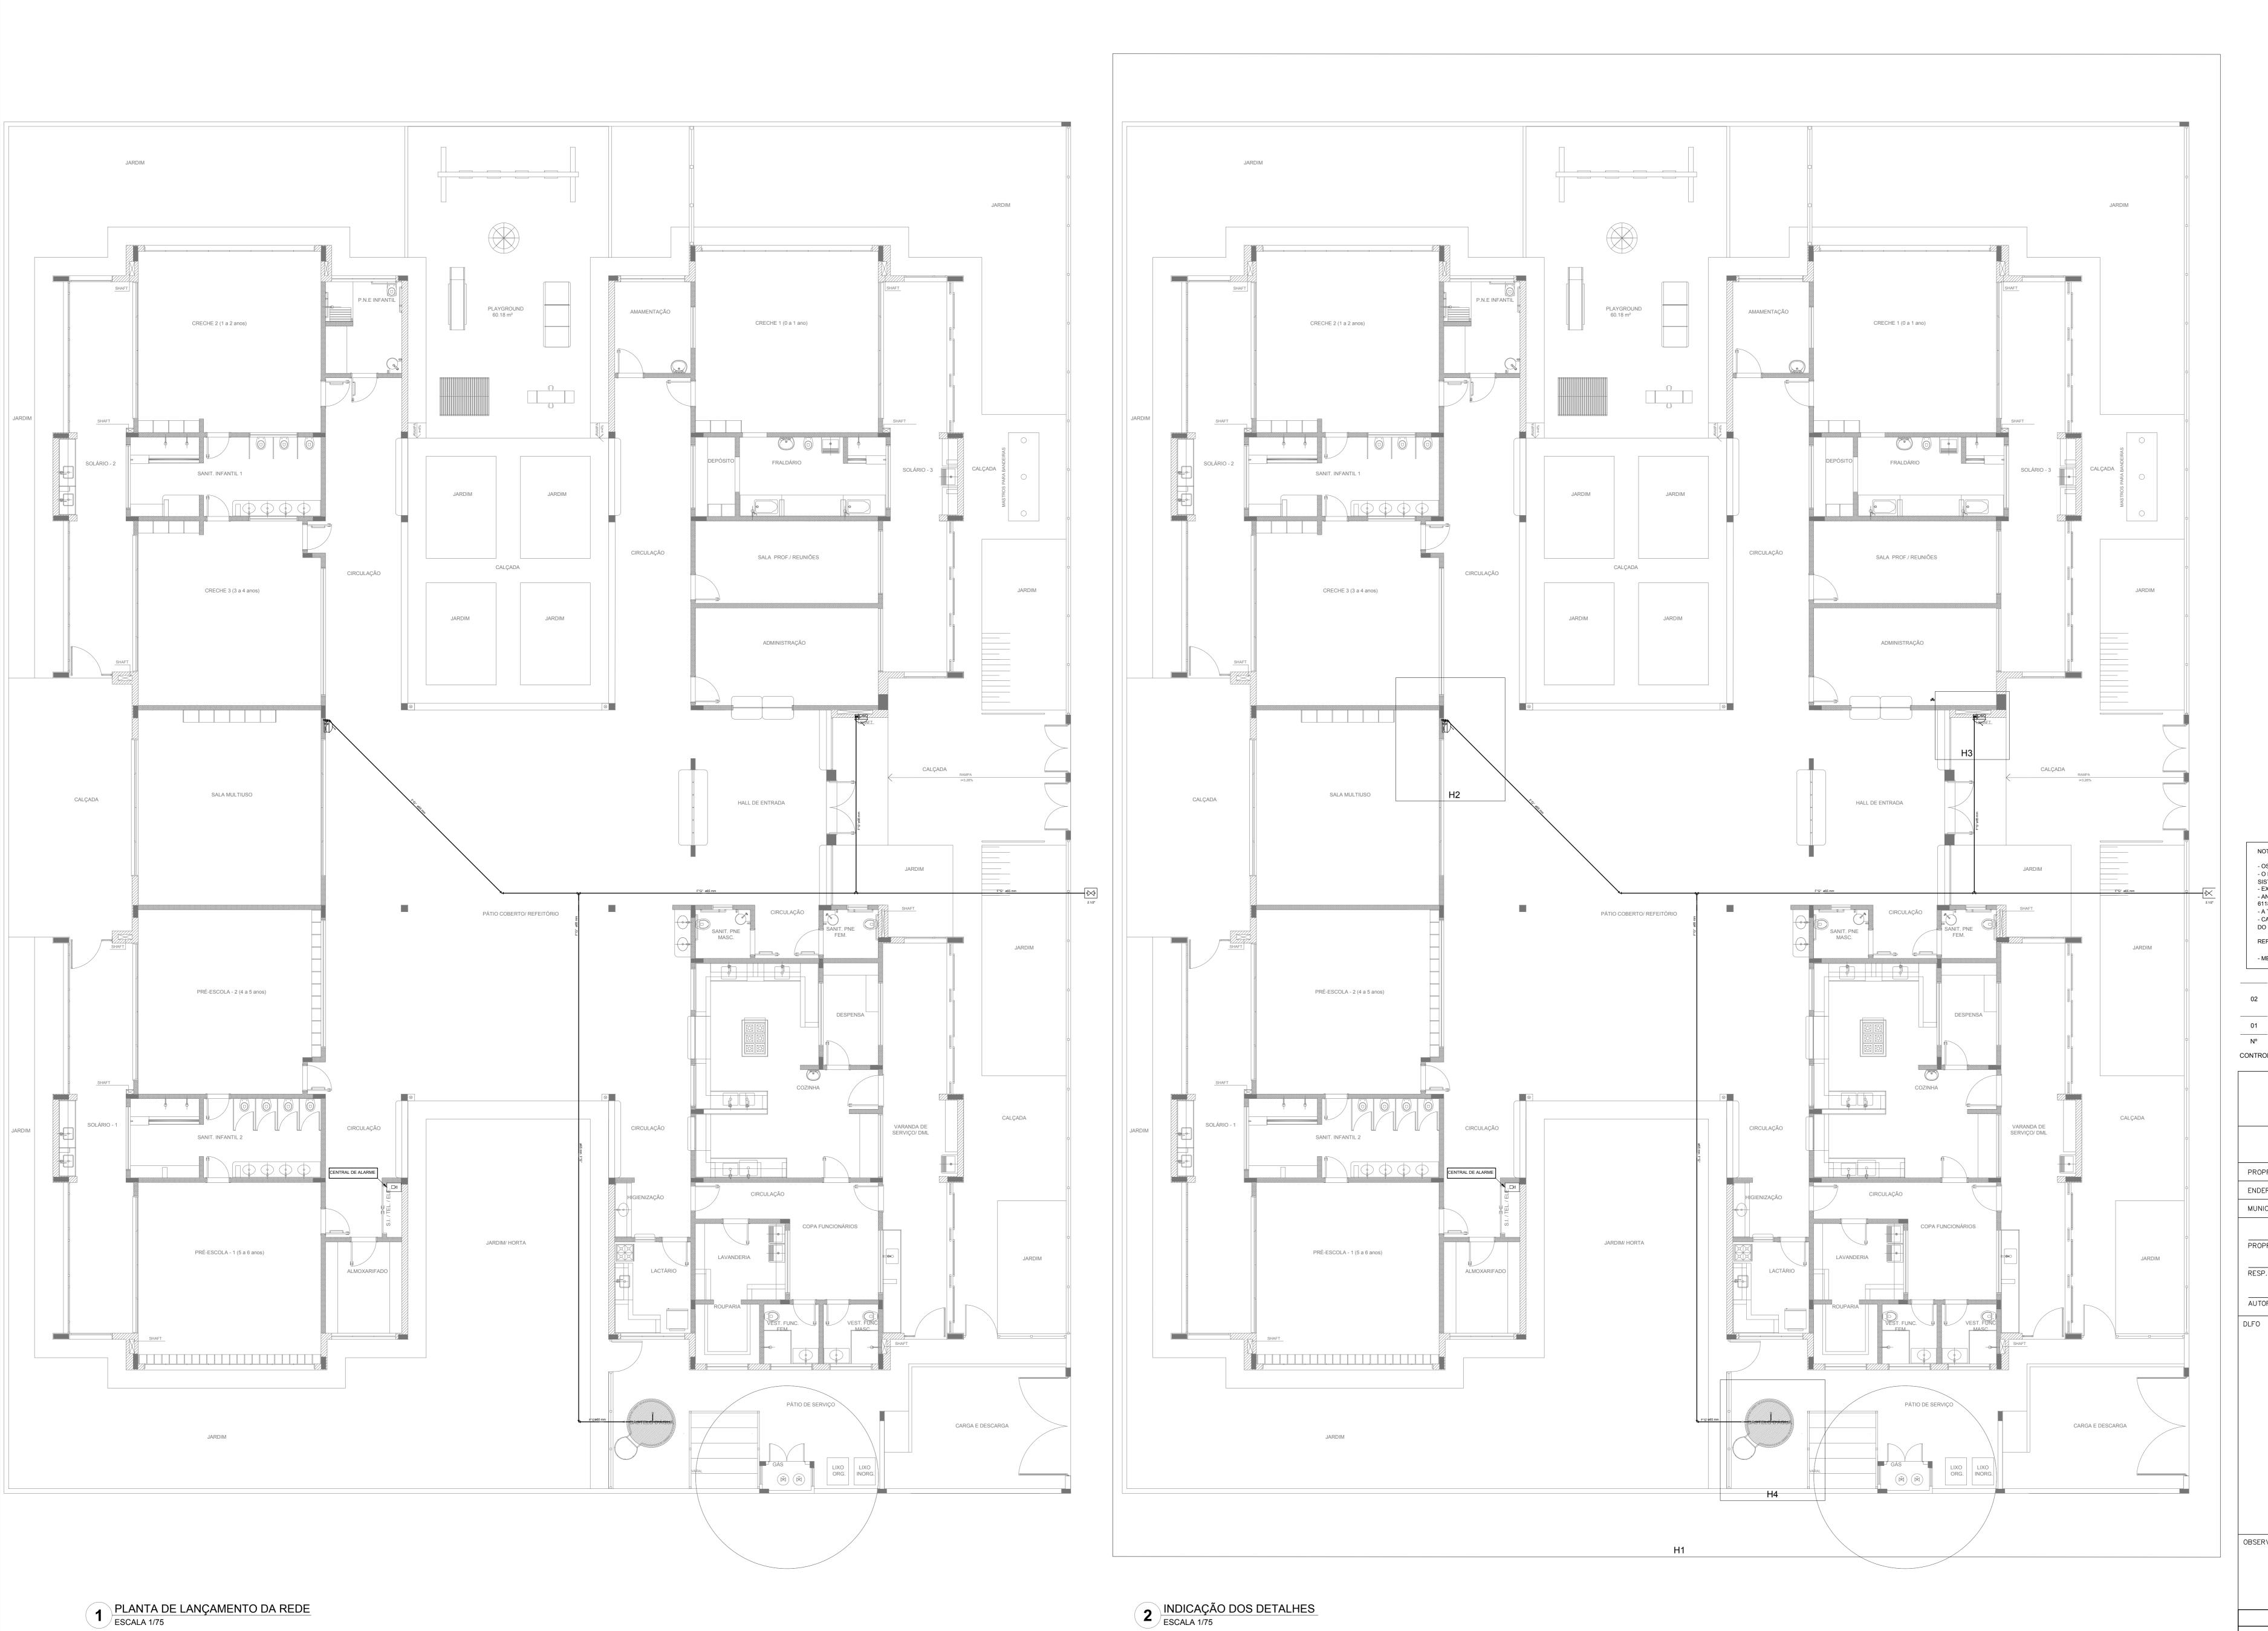

SIMBOLOGIA DE SINALIZAÇÃO - NBR 13434-2 - ITEM 5.3 e 5.4 DA ABNT SIGNIFICADO SÍMBOLO SÍMBOLO : RETANGULAR INDICAÇÃO DO SENTIDO (ESQUERDA OU DIREITA) SAÍDA DE EMERGÊNCIA

SAÍDA DE EMERGÊNCIA

SÍMBOLO : RETANGULAR
FUNDO : VERDE
PICTOGRAMA: FOTOLUMINESCENTE

(ESQUERDA OU DIREITA)
DE UMA SAÍDA DE
EMERGÊNCIA,
DIMENSÕES MÍNIMAS:
L =1,5H SÍMBOLO : RETANGULAR
FUNDO : VERDE
MENSAGEM "SAÍDA" E OU
PICTOGRAMA E OU SETA
DIRECIONAL: FOTOLUMINESCENTE, COM ALTURA
DE LETRA SEMPRE > 50MM
DE LETRA SEMPRE DE LETRA SEMPRE >50MM AMBOS) SÍMBOLO : RETANGULAR FUNDO : VERDE INDICAÇÃO DE SAÍDA DE EMERGÊNCIA, UTILIZADA SAÍDA DE EMERGÊNCIA MENSAGEM "SAÍDA" : FOTO- COMO COMPLEMENTAÇÃO IA LUMINESCENTE, COM ALTURA DE LETRA SEMPRE
>50MM

DO PICTOGRAMA
FOTOLUMINESCENTE
(SETA OU IMAGEM, OU
AMBOS) INDICAÇÃO DO LOCAL DE ALARME SONORO INSTALAÇÃO DO ALARME SÍMBOLO : QUADRADO FUNDO : VERMELHO MENSAGEM: "ALARME MANUAL" FOTOLUMINESCENTE, COM ALTURA DE LETRA DE ALARME DE INCÊNDIO OU BOMBA DE INCÊNDIO COMANDO MANUAL DE DEVE VIR SEMPRE
ACOMPANHADO DE UMA
MENSAGEM ESCRITA,
DESIGNANDO O
EQUIPAMENTO ACIONADO
POR AQUELE PONTO ALARME OU BOMBA DE INDICAÇÃO DE LOCALIZAÇÃO DOS EXTINTOR DE INCÊNDIO EXTINTORES DE INCÊNDIO SÍMBOLO : QUADRADO FUNDO : VERMELHO PICTOGRAMA: FOTOLU-MANGUEIRA DE INCÊNDIO COM HIDRANTE NO SEU INTERIOR

	LEGENDA
- 	HIDRANTE SIMPLES
H	HIDRANTE DE PASSEIO
	CENTRAL DE ALARME
	EXTINTOR PORTÁTIL C/ CARGA DE PÓ ABC C/ CAPACIDADE EXTINTORA 2-A:20-B:C 6kg
	EXTINTOR PORTÁTIL C/ CARGA DE DIÓXIDO DE CARBONO COM CAPACIDADE EXTINTORA 5-B:C - 6Kg
	PONTO DE ILUMINAÇÃO DE EMERGÊNCIA DE ACLARAMENTO - BLOCO AUTÔNOMO DE LED

- OS PROJETOS DEVEM SER ADAPTADOS TECNICAMENTE CONFORME AS EXIGÊNCIAS DO CORPO DE BOMBEIROS ESTADUAL; - O ENTE FEDERADO DEVERÁ REALIZAR AS ALTERAÇÕES NECESSÁRIAS ATÉ A APROVAÇÃO E, APÓS ESTA, INCLUIR NO SISTEMA - SIMEC - NOVO PROJETO E NOVA ART DO ENGENHEIRO RESPONSÁVEL PELAS ADEQUAÇÕES; - EXECUTAR ESTE PROJETO JUNTAMENTE COM O PROJETO ESTRUTURAL; - ANTES DA CONCRETAGEM PREVER PASSAGEM PARA AS TUBULAÇÕES DENTRO DOS LIMITES ESTABELECIDOS PELA NBR - A TUBULAÇÃO DEVERÁ SER EM FERRO MALEÁVEL CLASSE 10. - CASO HAJA ALTERAÇÃO NO POSICIONAMENTO E/OU QUANTITATIVO DOS EXTINTORES DEVERÁ SER REALIZADA ALTERAÇÃO DO PISO TÁTIL DE ALERTA NAS ROTAS ACESSÍVEIS. REFERÊNCIAS: - MEMORIAL DESCRITIVO E ESPECIFICAÇÕES TÉCNICAS

JANEIRO/ 2017

Alteração: quadro de áreas, sanitários infantis 1 e 2, altura da platibanda, mobiliário e equipamento, altura da cerâmica nos sanitários, cor dos portões dos solários e altura da porta PA4;

Acréscimo das duchas higiênicas e escaninhos pré-escola. Retirada da chapa de aço abixo da platibanda. 01 AGOSTO/ 2016 Alteração paredes - shaft para tubulação hidráulica e detalhamento; alteração da altura da platibanda. N° DATA DESCRIÇÃO


Atendimento à NBR 9050/ 2015;


CONTROLE DE REVISÕES

Ministério da **Educação** PROJETO PADRÃO - FNDE ENDEREÇO: MUNICÍPIO - UF: PROPRIETÁRIO AUTOR DO PROJETO

PROGRAMA PROINFÂNCIA - PROJETO TIPO 2 PROJETO DE INSTALAÇÕES PLANTA DE COMBATE À INCÊNDIO CGEST - Coordenação Geral de Infraestrutura LANÇAMENTO DA REDE DE HIDRANTES PLANTA BAIXA DO TÉRREO

2 INDICAÇÃO DOS DETALHES
ESCALA 1/75

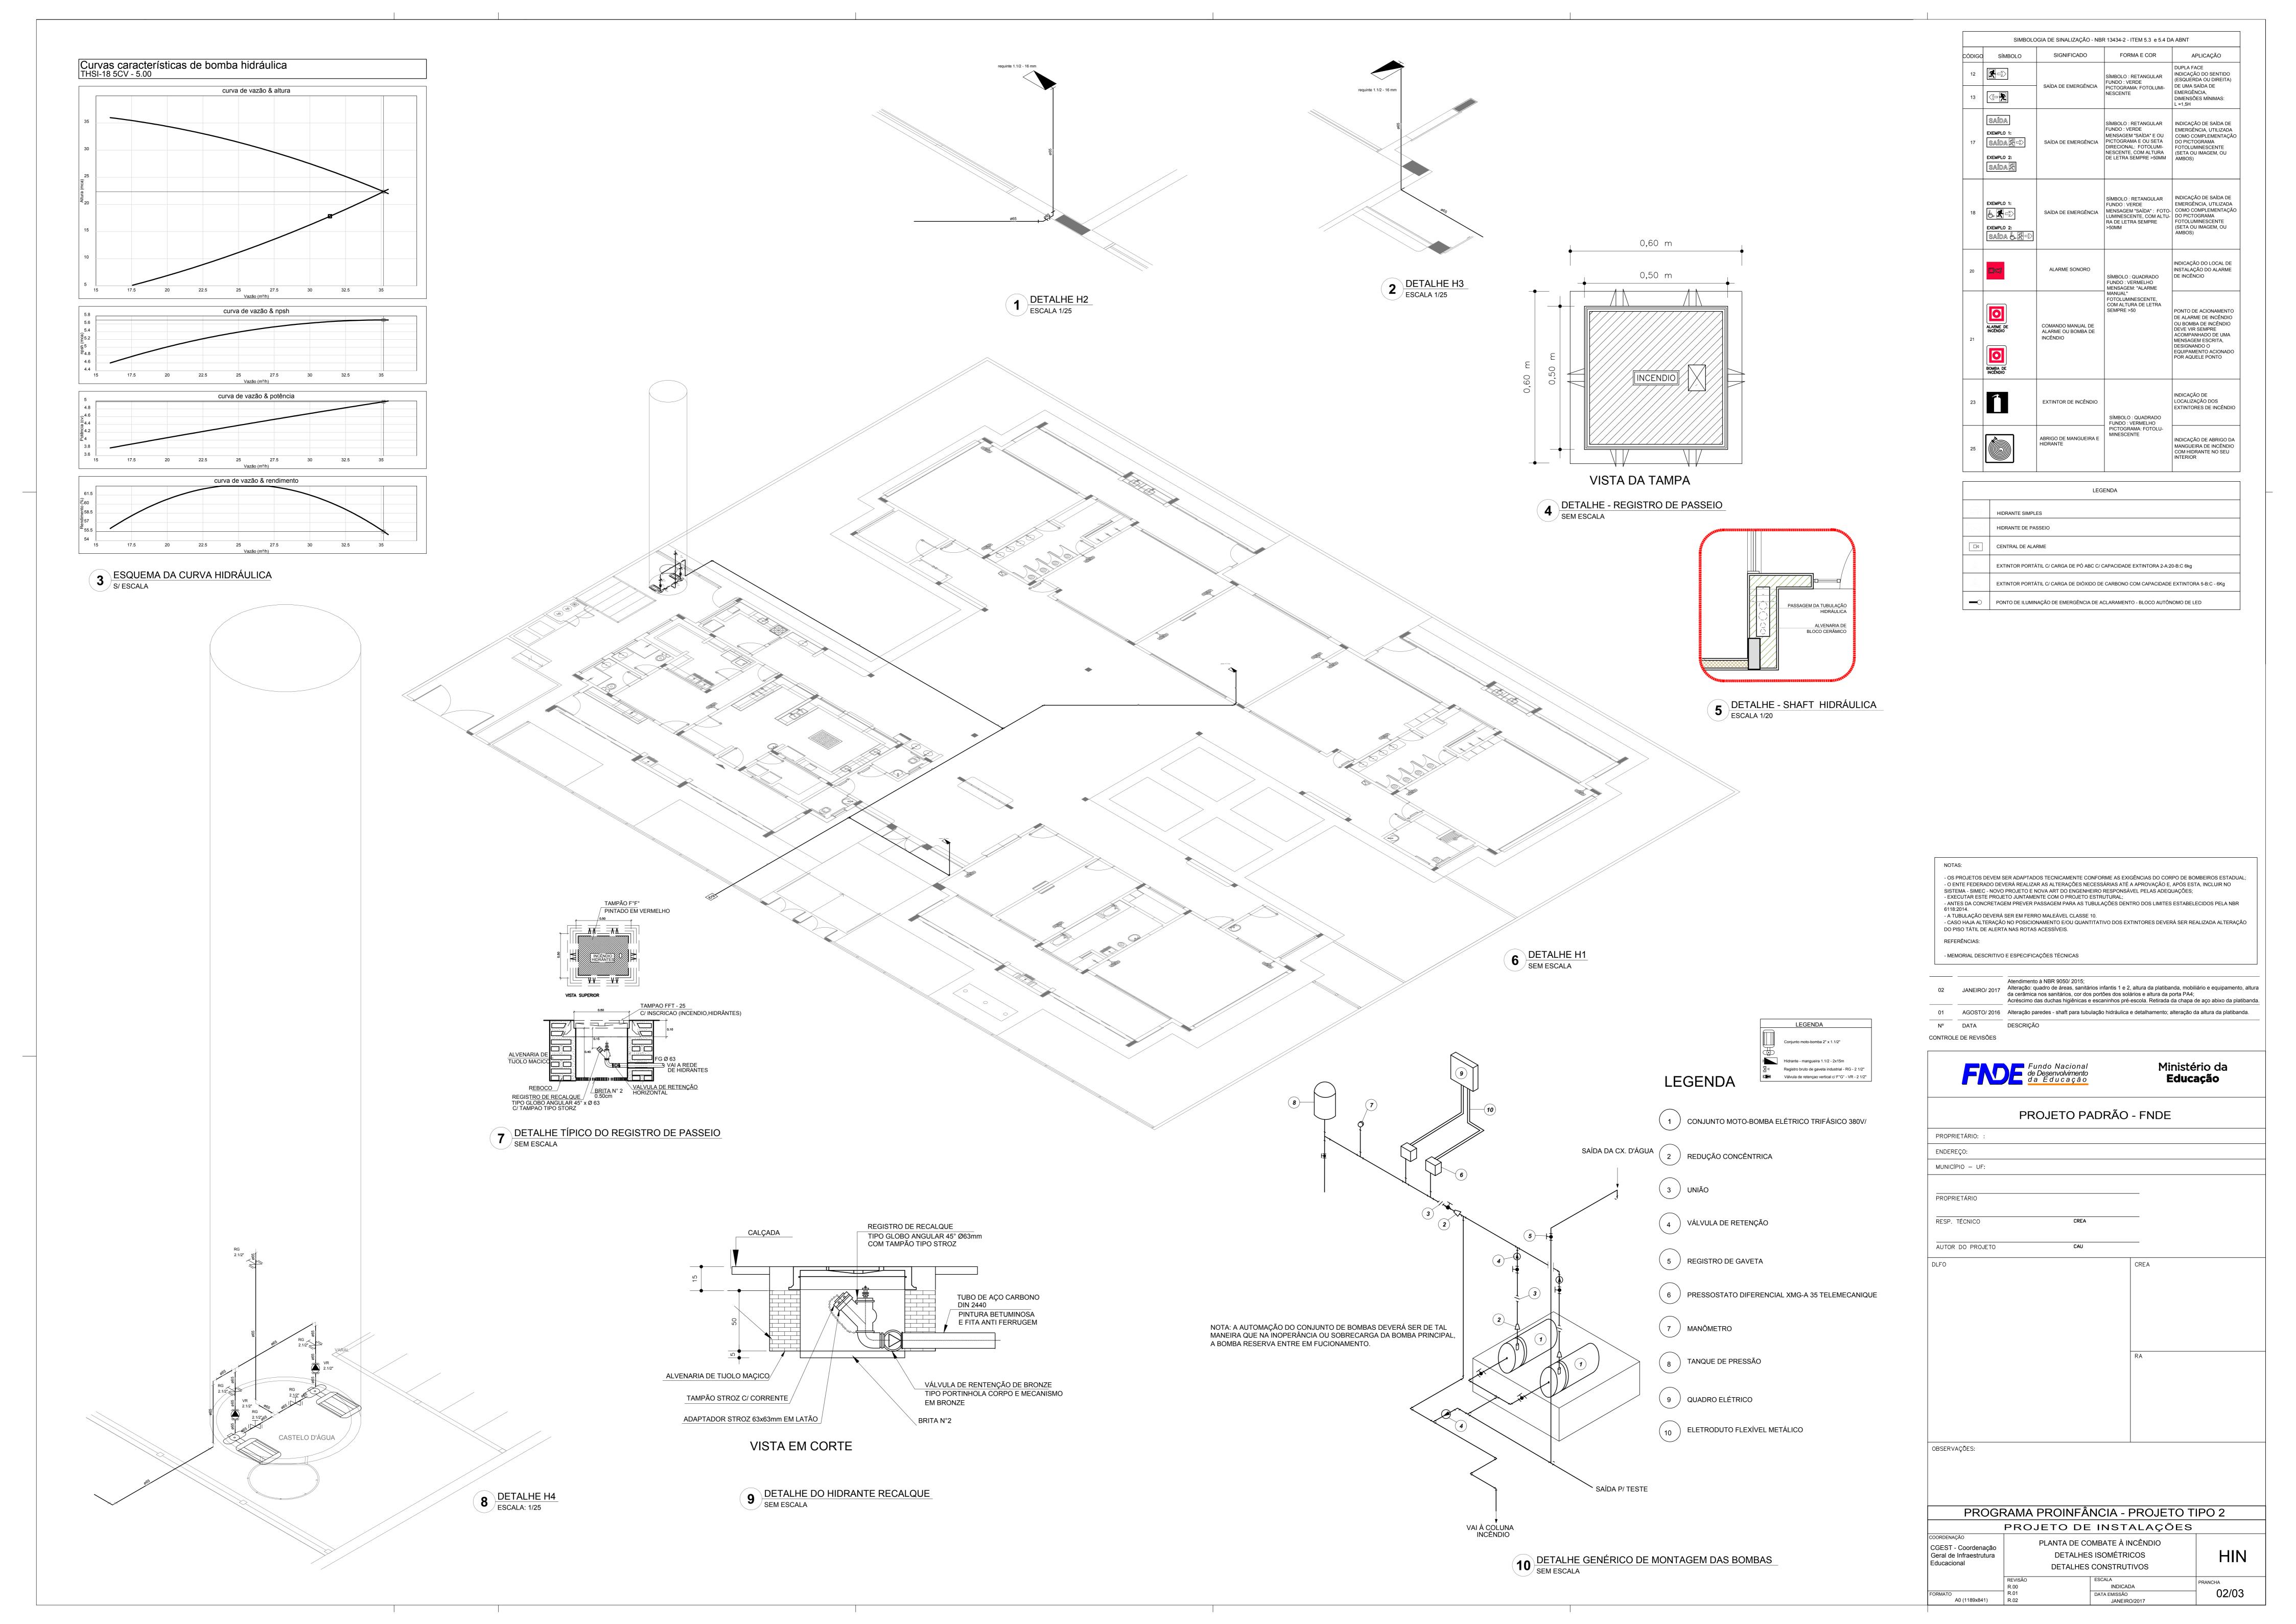

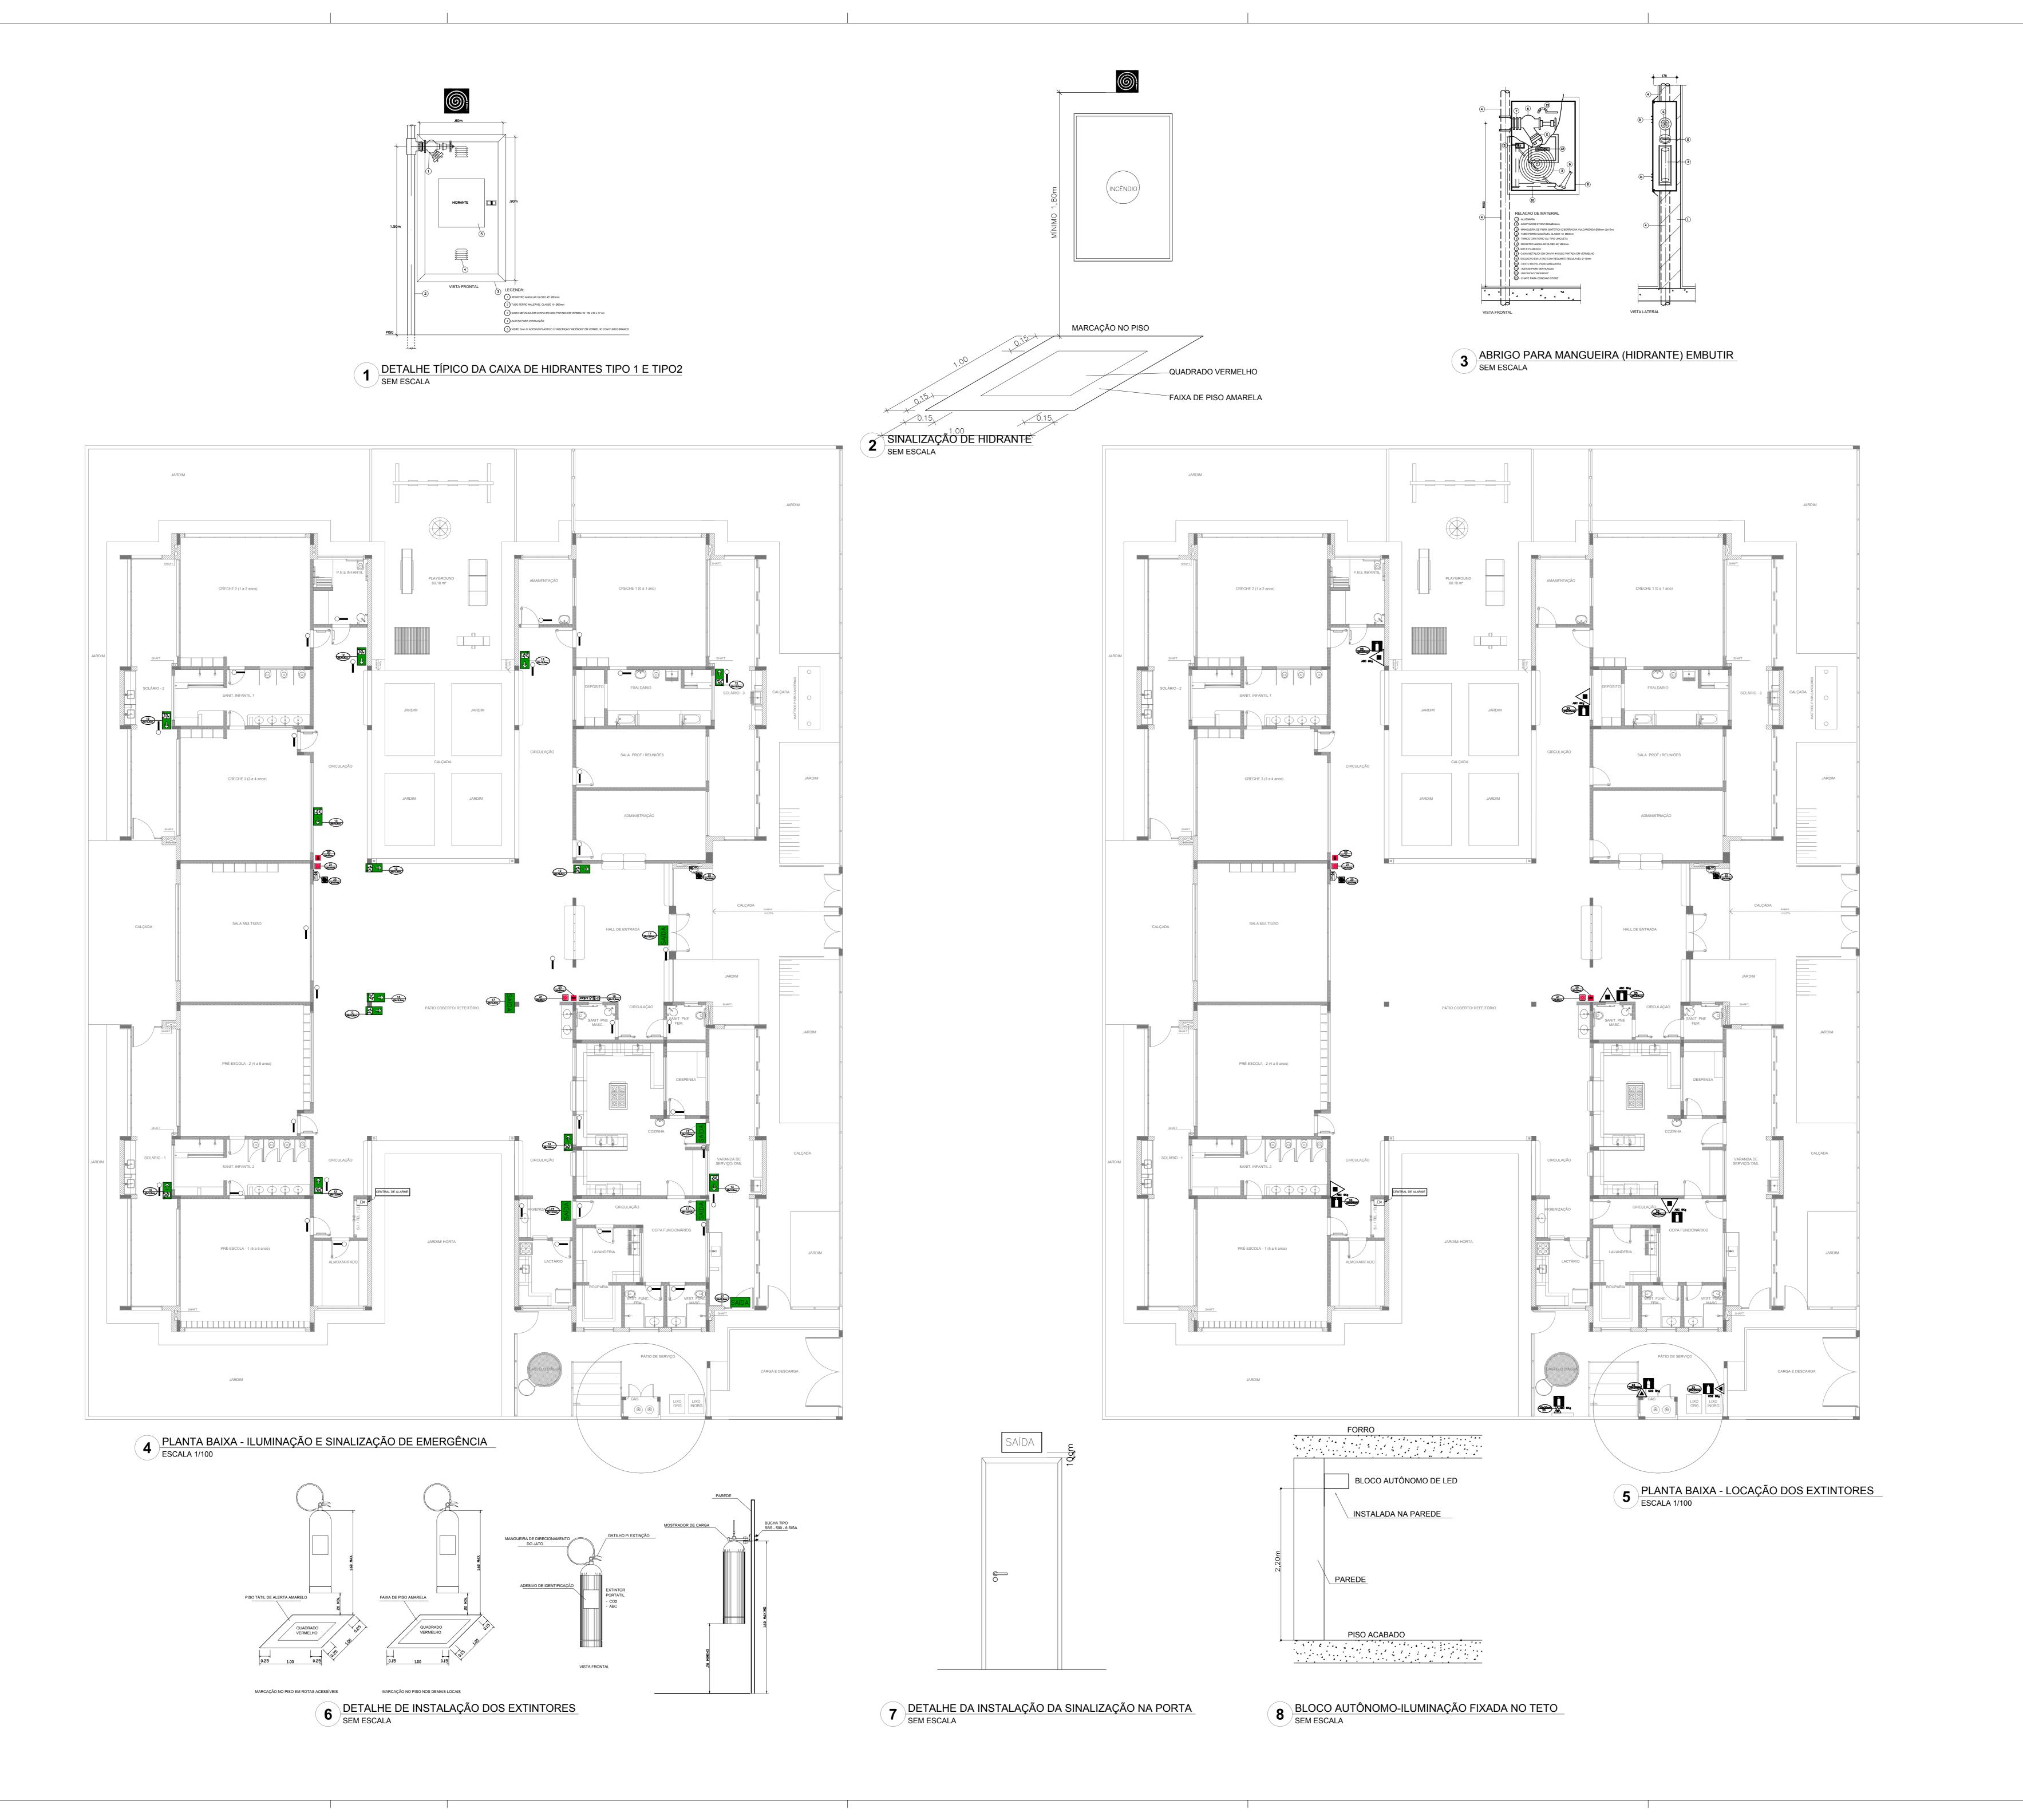

CÓDIGO	SÍMBOLO	SIGNIFICADO	FORMA E COR	APLICAÇÃO
12		SAÍDA DE EMERGÊNCIA	SÍMBOLO : RETANGULAR FUNDO : VERDE PICTOGRAMA: FOTOLUMI- NESCENTE	DUPLA FACE INDICAÇÃO DO SENTIDO (ESQUERDA OU DIREITA) DE UMA SAÍDA DE EMERGÊNCIA, DIMENSÕES MÍNIMAS: L =1,5H
17	SAÍDA EXEMPLO 1: SAÍDA 🛱 ⇒ EXEMPLO 2: SAÍDA 🛣	SAÍDA DE EMERGÊNCIA	SÍMBOLO: RETANGULAR FUNDO: VERDE MENSAGEM "SAÍDA" E OU PICTOGRAMA E OU SETA DIRECIONAL: FOTOLUMI- NESCENTE, COM ALTURA DE LETRA SEMPRE >50MM	INDICAÇÃO DE SAÍDA DE EMERGÊNCIA, UTILIZADA COMO COMPLEMENTAÇÃO DO PICTOGRAMA FOTOLUMINESCENTE (SETA OU IMAGEM, OU AMBOS)
18	EXEMPLO 1: EXEMPLO 2: SAÍDA & R	SAÍDA DE EMERGÊNCIA	SÍMBOLO: RETANGULAR FUNDO: VERDE MENSAGEM "SAÍDA": FOTO- LUMINESCENTE, COM ALTU- RA DE LETRA SEMPRE >50MM	INDICAÇÃO DE SAÍDA DE EMERGÊNCIA, UTILIZADA COMO COMPLEMENTAÇÃO DO PICTOGRAMA FOTOLUMINESCENTE (SETA OU IMAGEM, OU AMBOS)
20		ALARME SONORO	SÍMBOLO : QUADRADO FUNDO : VERMELHO MENSAGEM: "ALARME	INDICAÇÃO DO LOCAL DE INSTALAÇÃO DO ALARME DE INCÊNCIO
21	ALARME DE INCENDIO BOMBA DE INCENDIO	COMANDO MANUAL DE ALARME OU BOMBA DE INCÊNDIO	MANUAL" FOTOLUMINESCENTE, COM ALTURA DE LETRA SEMPRE >50	PONTO DE ACIONAMENTO DE ALARME DE INCÊNDIO OU BOMBA DE INCÊNDIO DEVE VIR SEMPRE ACOMPANHADO DE UMA MENSAGEM ESCRITA, DESIGNANDO O EQUIPAMENTO ACIONADO POR AQUELE PONTO
23	7	EXTINTOR DE INCÊNDIO	SÍMBOLO : QUADRADO FUNDO : VERMELHO	INDICAÇÃO DE LOCALIZAÇÃO DOS EXTINTORES DE INCÊNDIO
25		ABRIGO DE MANGUEIRA E HIDRANTE	PICTOGRAMA: FOTOLU- MINESCENTE	INDICAÇÃO DE ABRIGO DA MANGUEIRA DE INCÊNDIO COM HIDRANTE NO SEU INTERIOR

	LEGENDA
	HIDRANTE SIMPLES
	HIDRANTE DE PASSEIO
	CENTRAL DE ALARME
	EXTINTOR PORTÁTIL C/ CARGA DE PÓ ABC C/ CAPACIDADE EXTINTORA 2-A:20-B:C 6kg
	EXTINTOR PORTÁTIL C/ CARGA DE DIÓXIDO DE CARBONO COM CAPACIDADE EXTINTORA 5-B:C - 6Kg
_	PONTO DE ILUMINAÇÃO DE EMERGÊNCIA DE ACLARAMENTO - BLOCO AUTÔNOMO DE LED

NOTAS:

- OS PROJETOS DEVEM SER ADAPTADOS TECNICAMENTE CONFORME AS EXIGÊNCIAS DO CORPO DE BOMBEIROS ESTADUAL;
- O ENTE FEDERADO DEVERÁ REALIZAR AS ALTERAÇÕES NECESSÁRIAS ATÉ A APROVAÇÃO E, APÓS ESTA, INCLUIR NO
SISTEMA - SIMEC - NOVO PROJETO E NOVA ART DO ENGENHEIRO RESPONSÁVEL PELAS ADEQUAÇÕES;
- EXECUTAR ESTE PROJETO JUNTAMENTE COM O PROJETO ESTRUTURAL;
- ANTES DA CONCRETAGEM PREVER PASSAGEM PARA AS TUBULAÇÕES DENTRO DOS LIMITES ESTABELECIDOS PELA NBR
6118:2014.
- A TUBULAÇÃO DEVERÁ SER EM FERRO MALEÁVEL CLASSE 10.
- CASO HAJA ALTERAÇÃO NO POSICIONAMENTO E/OU QUANTITATIVO DOS EXTINTORES DEVERÁ SER REALIZADA ALTERAÇÃO
DO PISO TÁTIL DE ALERTA NAS ROTAS ACESSÍVEIS.

REFERÊNCIAS:

02	JANEIRO/ 2017	Atendimento à NBR 9050/ 2015; Alteração: quadro de áreas, sanitários infantis 1 e 2, altura da platibanda, mobiliário e equipamento, altura da cerâmica nos sanitários, cor dos portões dos solários e altura da porta PA4; Acréscimo das duchas higiênicas e escaninhos pré-escola. Retirada da chapa de aço abixo da platibanda
01	AGOSTO/ 2016	Alteração paredes - shaft para tubulação hidráulica e detalhamento; alteração da altura da platibanda.
NI0	DATA	DESCRIÇÃO

N° DATA CONTROLE DE REVISÕES

> Fundo Nacional de Desenvolvimento da Educação

- MEMORIAL DESCRITIVO E ESPECIFICAÇÕES TÉCNICAS

Ministério da **Educação**

PROPRIETÁRIO: :			
ENDEREÇO:			
MUNICÍPIO — UF:			
PROPRIETÁRIO			
RESP. TÉCNICO	CREA		
AUTOR DO PROJETO	CAU		
DLFO		CREA	
		RA	

PROGRAMA PROINFÂNCIA - PROJETO TIPO 2

PROJETO DE INSTALAÇÕES

COORDENAÇÃO
CGEST - Coordenação
Geral de Infraestrutura
Educacional

PLANTA DE COMBATE À INCÊNDIO
SINALIZAÇÃO E ILUMINAÇÃO DE EMERGÊNCIA
LOCAÇÃO DOS EXTINTORES

REVISÃO R.00 INDICADA

TO A0 (1189x841) R.02 DATA EMISSÃO JANEIRO/2017



Ministério da Educação Fundo Nacional de Desenvolvimento da Educação Coordenação Geral de Infra-Estrutura - CGEST



PRODUTOS GRÁFICOS - HIDRÁULICA - 20 pranchas

Instalação de Água Fria - 8 pranchas

Nome do arquivo	Título	Escala	Prancha
TIPO2-HAG-PLB-GER0-01_R02	Lançamento da Rede – Planta Baixa	1:75	841 x 630
TIPO2-HAG-PLB-GER0-02_R02	Indicação dos Detalhes Isométricos	1:75	841 x 630
TIPO2-HAG-PLD-GER0-03_R02	Indicação dos Detalhes Cortes e Detalhes Isométricos H1 a H6	1:75	A0
TIPO2-HAG-MOD-GER0-04_R02	Detalhes Isométricos – H7 ao H23	1:25	A0
TIPO2-HAG-MOD-GER0-05_R02	Detalhes Isométricos – H24 ao H35	1:25	A0
TIPO2-HAG-DET-GER0-06_R02	Detalhes Cortes – C1 ao C23	1:25	A0
TIPO2-HAG-DET-GER0-07_R02	Detalhes Cortes – C24 ao C31	1:25	841 x 630
TIPO2-HAG-DET-GER0-08_R02	Detalhe Reservatório	indicada	A0

Instalação de Águas Pluviais - 3 pranchas

Nome do arquivo	Título	Escala	Prancha
TIPO2-HAP-PLB-GER0-01_R02	Pontos de coleta e transposição – Cobertura	1:75	1189 x 630
TIPO2-HAP-DET-GER0-02_R02	Detalhes – S1 ao S7	1:25	841 x 630
TIPO2-HAP-PLB-GER0-03_R02	Lançamento da Rede – Planta do Térreo	1:75	841 x 630

Instalação de Esgoto Sanitário - 5 pranchas

Nome do arquivo	Título	Escala	Prancha
TIPO2-HEG-PLB-GER0-01_R02	Planta de lançamento da rede	1:75	841 x 630
TIPO2-HEG-PLB-GER0-02_R02	Planta de indicação de detalhes	1:75	841 x 630
TIPO2-HEG-DET-GER0-03_R02	Detalhes – S1 ao S7	1:25	A0
TIPO2-HEG-DET-GER0-04_R02	Detalhes – S8 ao S10	1:25	A0
TIPO2-HEG-PLD-GER0-05_R02	Detalhes e pontos de ventilação – S11 ao S13	indicada	A0

Instalação de Gás Combustível – 1 prancha

Nome do arquivo	Título	Escala	Prancha
TIPO2-HGC-PLD-GER0-01_R02	Abrido do Gás - Plantas e Detalhes	indicada	A1

Sistema de Proteção contra Incêndio – 3 pranchas

Nome do arquivo	Título	Escala	Prancha
TIPO2-HIN-PLB-GER0-01_R02	Lançamento da Rede de Hidrantes – Planta Baixa do térreo	1:100	A0
TIPO2-HIN-PLD-GER0-02_R02	Detalhes Isométricos e Detalhes Construtivos	indicada	A0
TIPO2-HIN-PLD-GER0-03_R02	Sinalização e Iluminação de Emergência	indicada	A0